
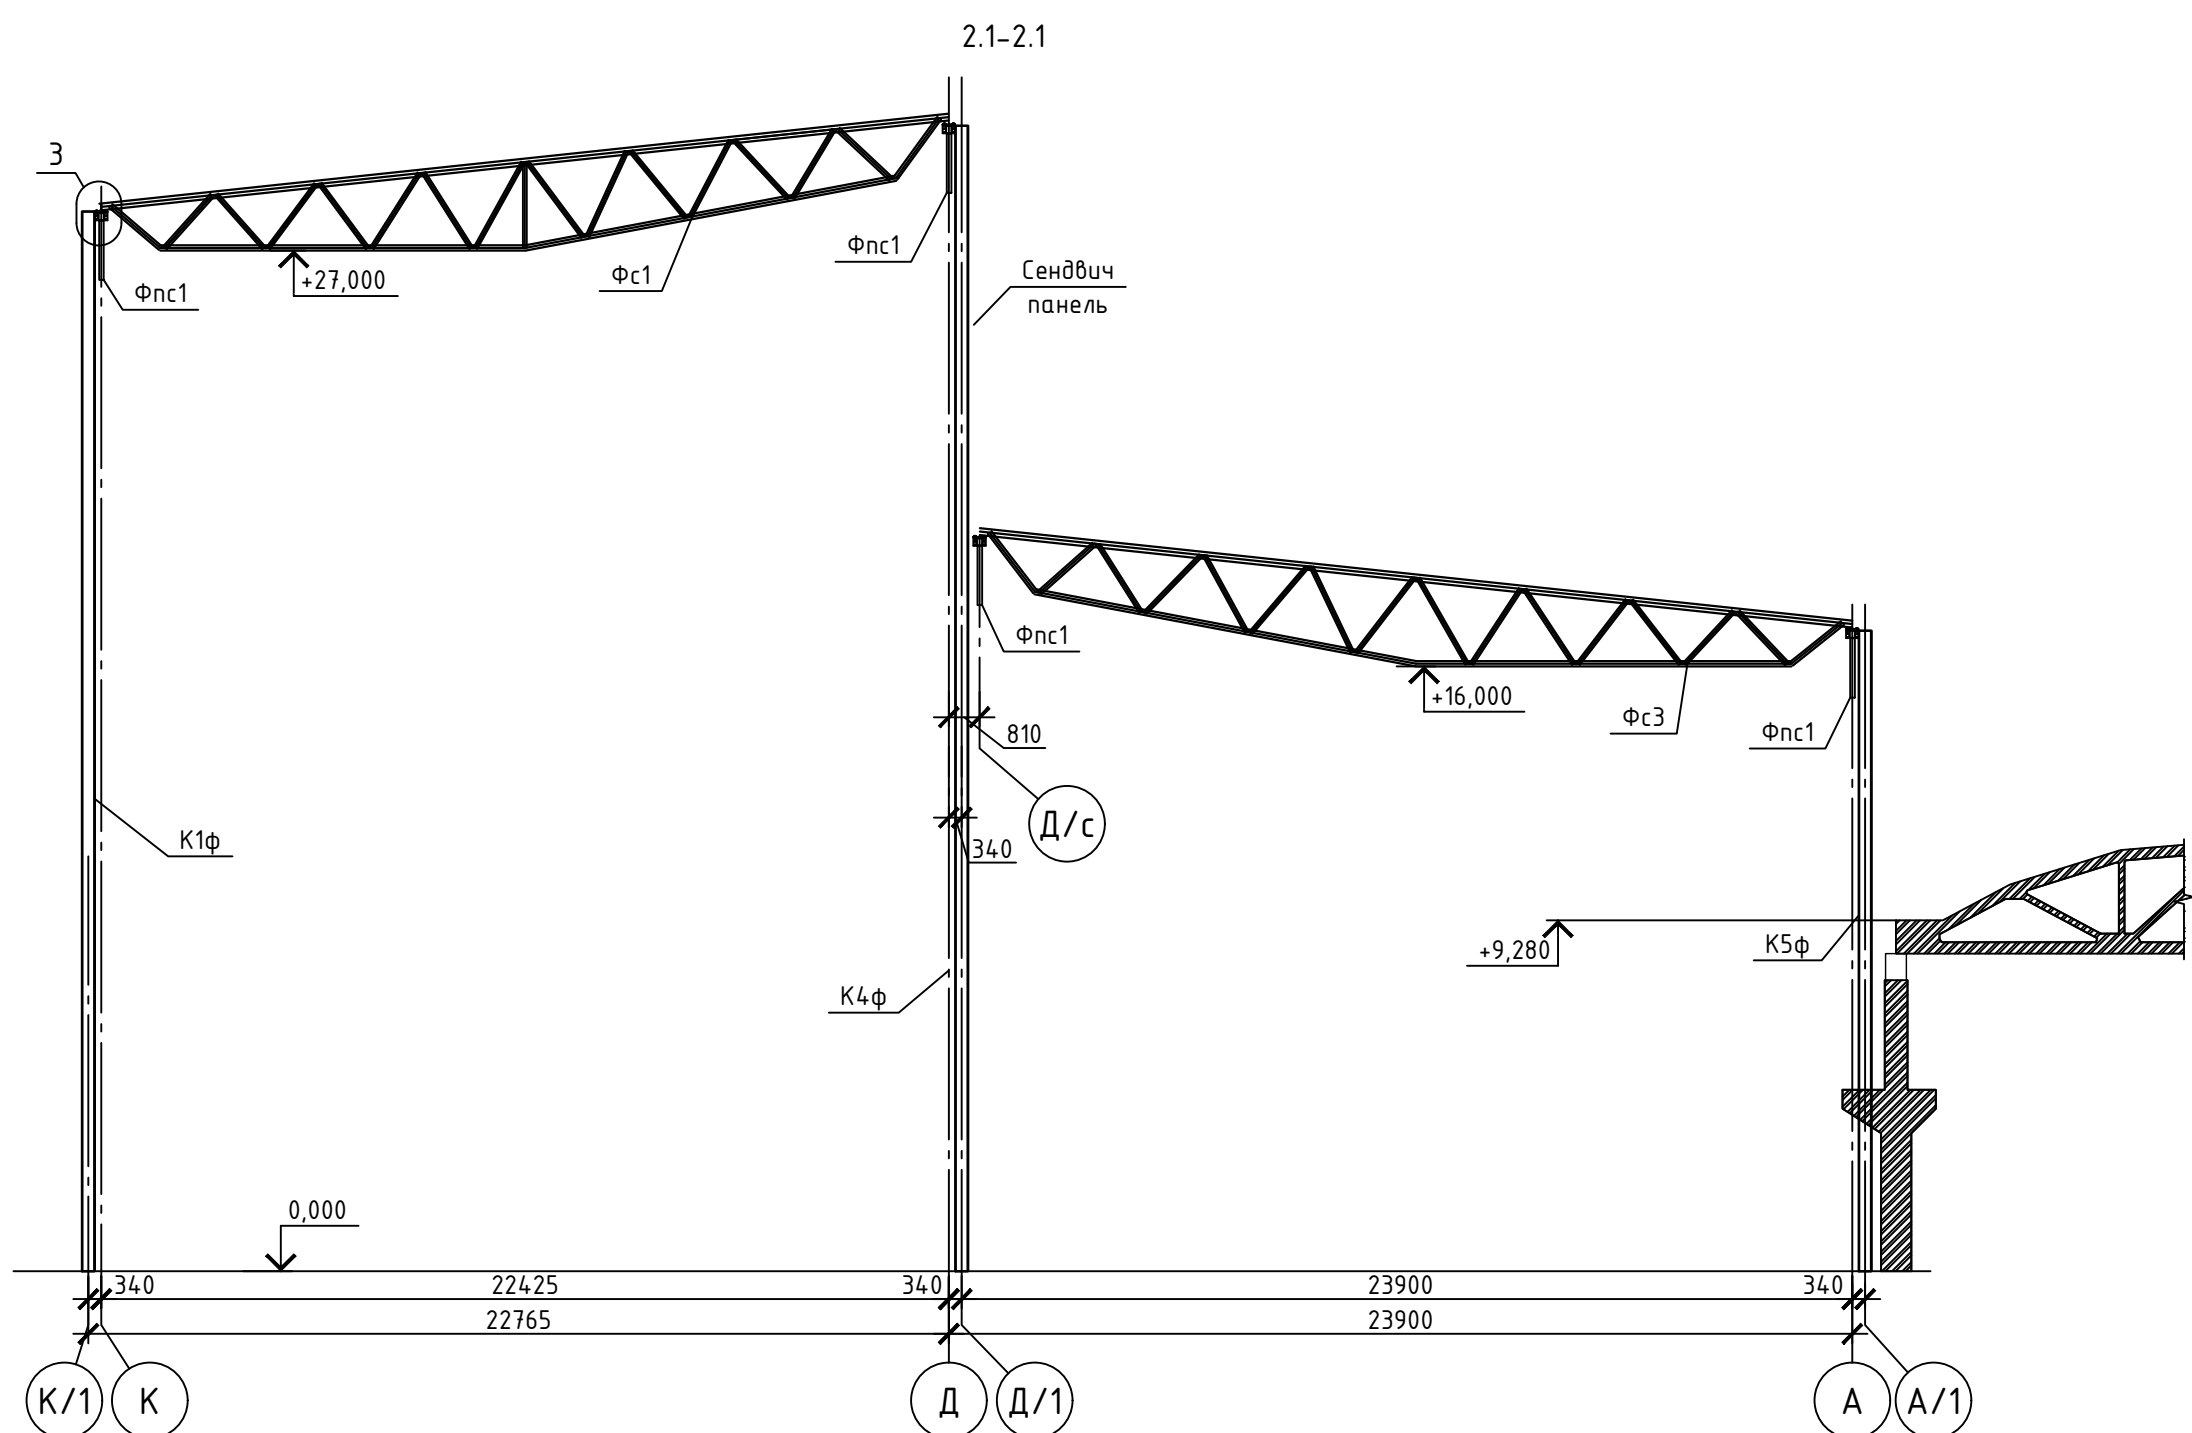
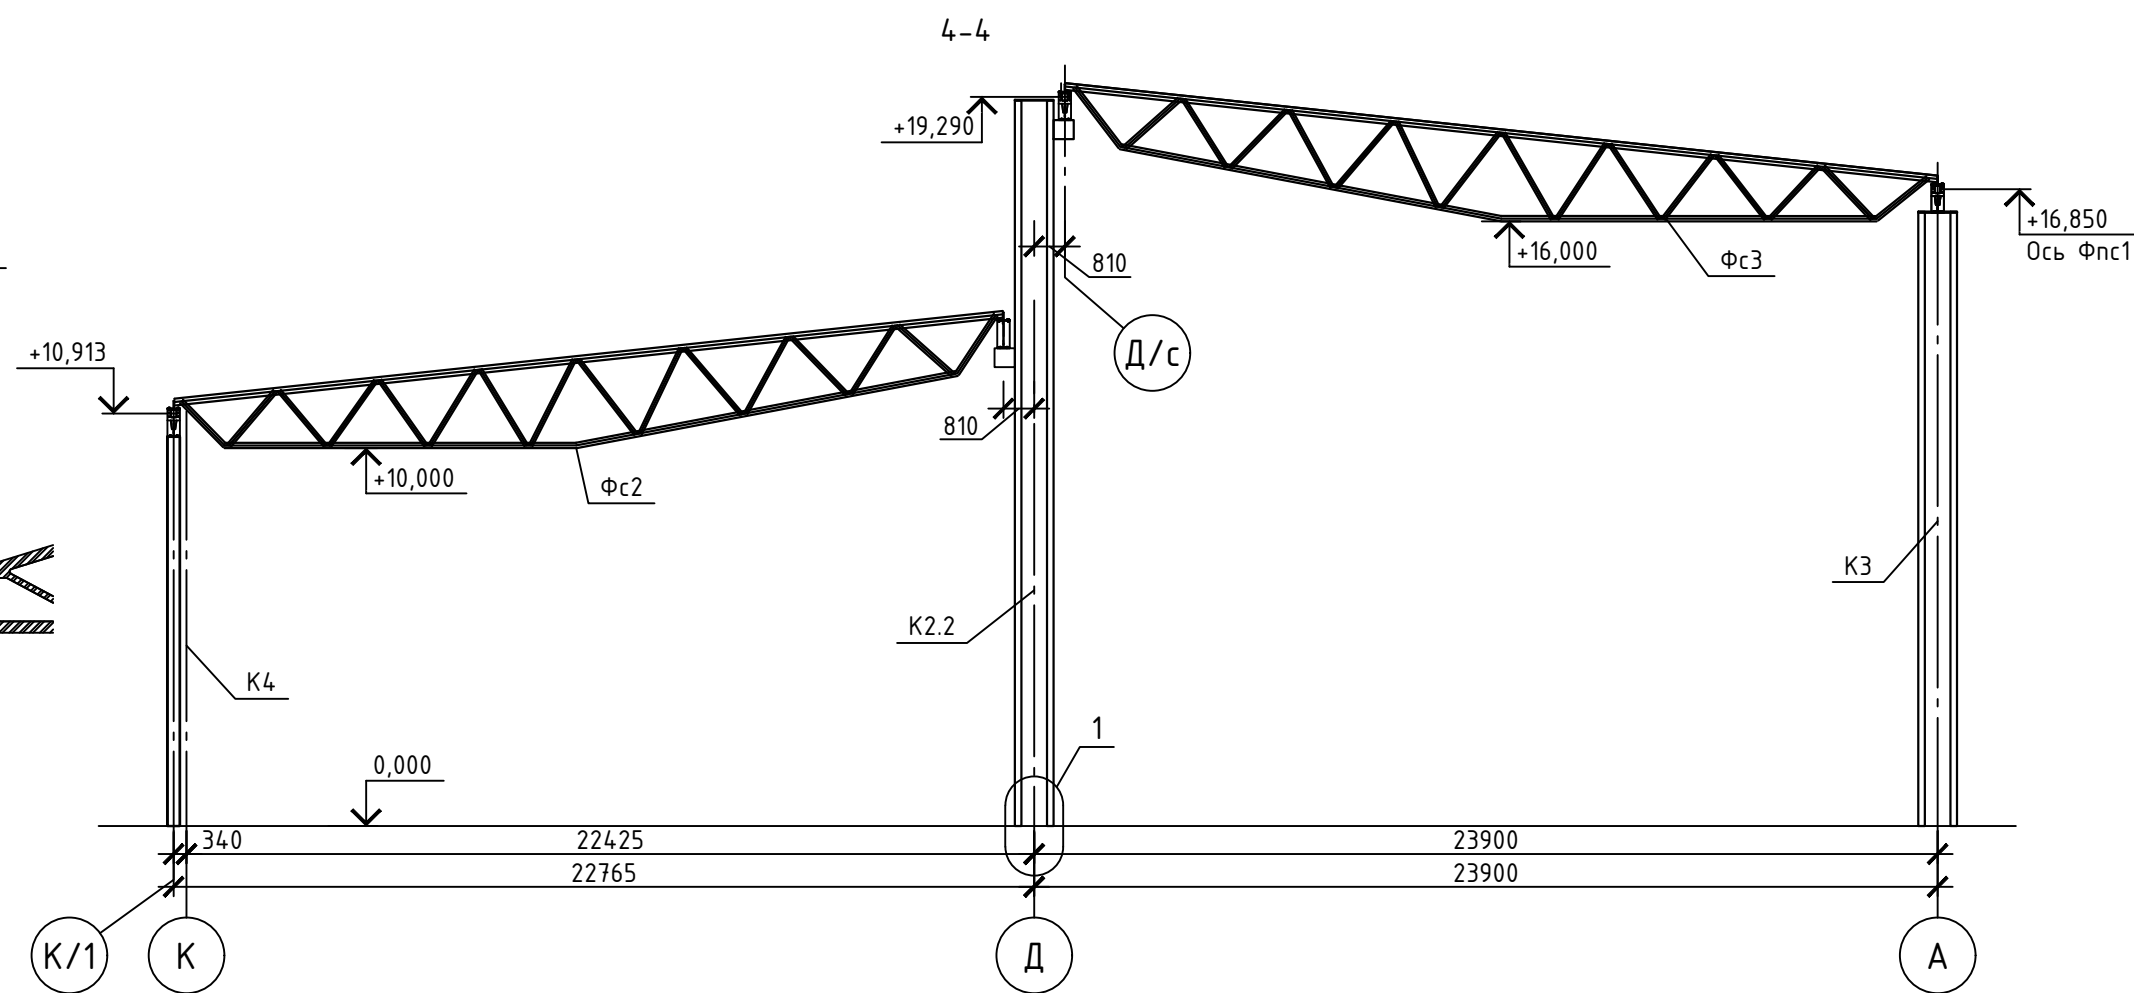







				XXXX-XX-XXXX		
				XXXXXXXXXXXXXXXXXXXX		
Изм.	Колуч	Лист	№ док	Пробл.	Дата	
Разработал	Проектировщик					
				Стандия	Лист	Листов
				Р	2	
				XXXXXXXXXXXXXXXXXXXX		

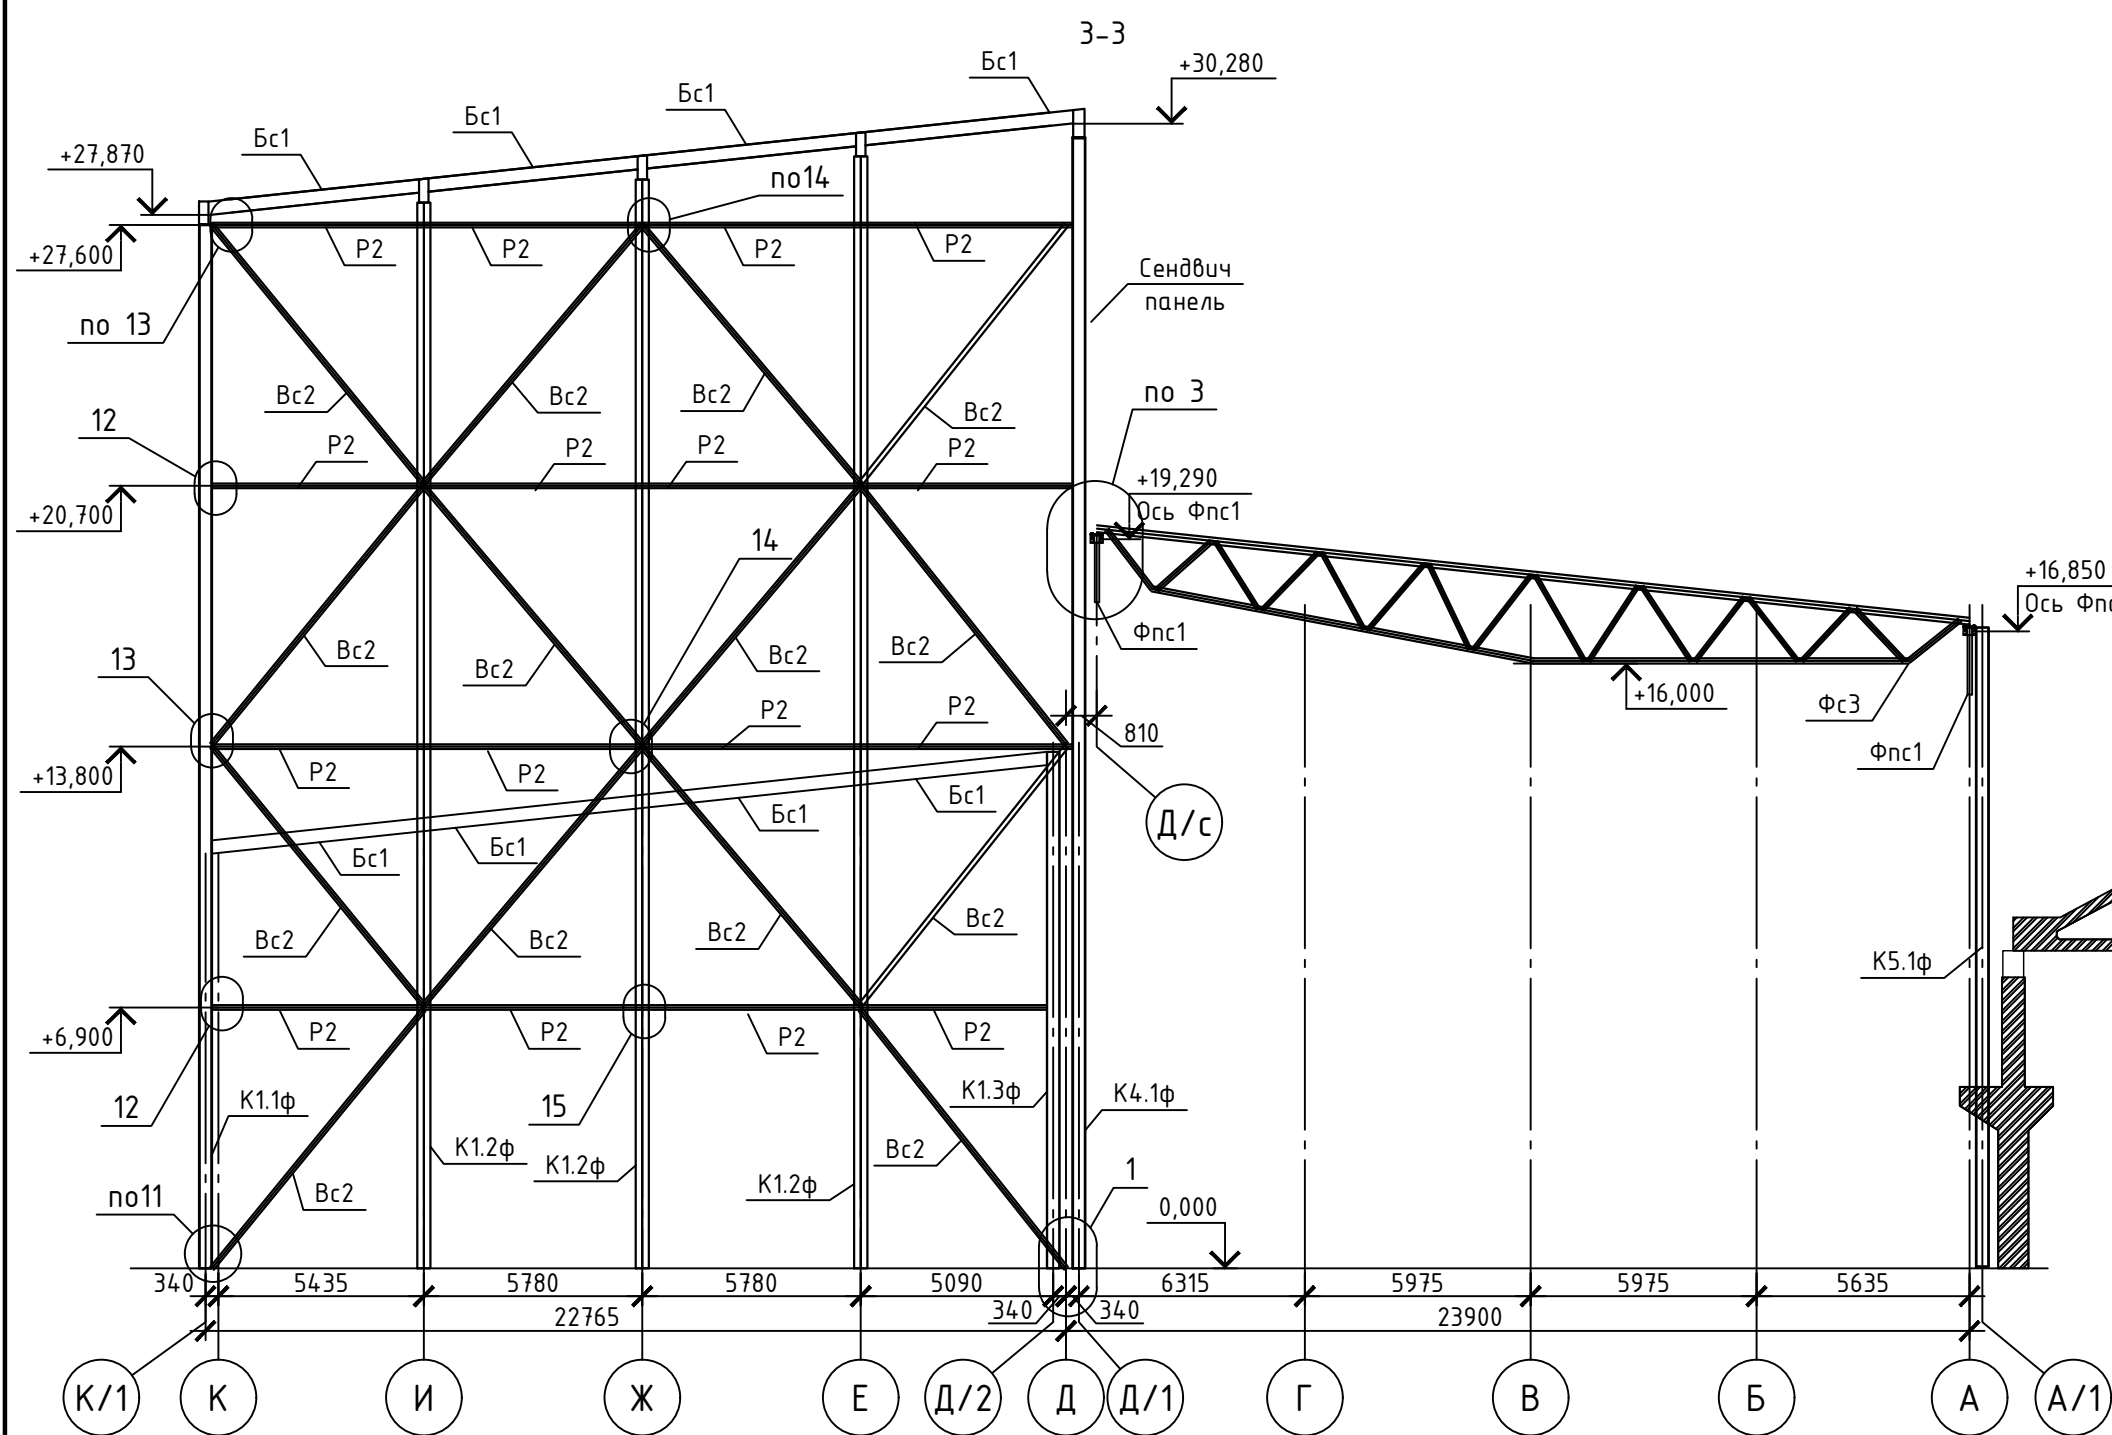


Ведомость элементов

Марка элемента	Сечение			Усилия для прикрепления			Наименование или марка материала	Примечание
	эскиз	поз.	состав	А, кН	N, кН	M, кН*м		
К1-К3	I I		35Б1	См. узел 1			С255	
Кф, К4	I		35К1	См. узел 2			С255	
Бс1	I		30Б1				С255	
Бс2.1	I		40Б1				С255	
Бс1	□		Сложный. См. Узлы				С255	λ=200
Бс1.1	□		80x5				С255	λ=200
Бс2	□		80x5				С255	λ=200
Гс1	□		80x5				С255	λ=200
Р1, Р2, Рn1	□		80x5				С255	λ=200
Рф1, Сф1	□		80x3				С255	
Всф	□		80x3				С255	









XXXX-XX-XXXX					
XXXXXXXXXXXXXXXXXXXX					
Изм.	Кол.ч.	Лист N док.	Подп.	Дата	
Разработал	Прасолов		<i>[Signature]</i>		
XXXXXXXXXXXX					Стадия
XXXXXXXXXXXX					Лист
XXXXXXXXXXXX					Листов
Схема устройства фундаментной плиты					XXXXXXXXXXXX

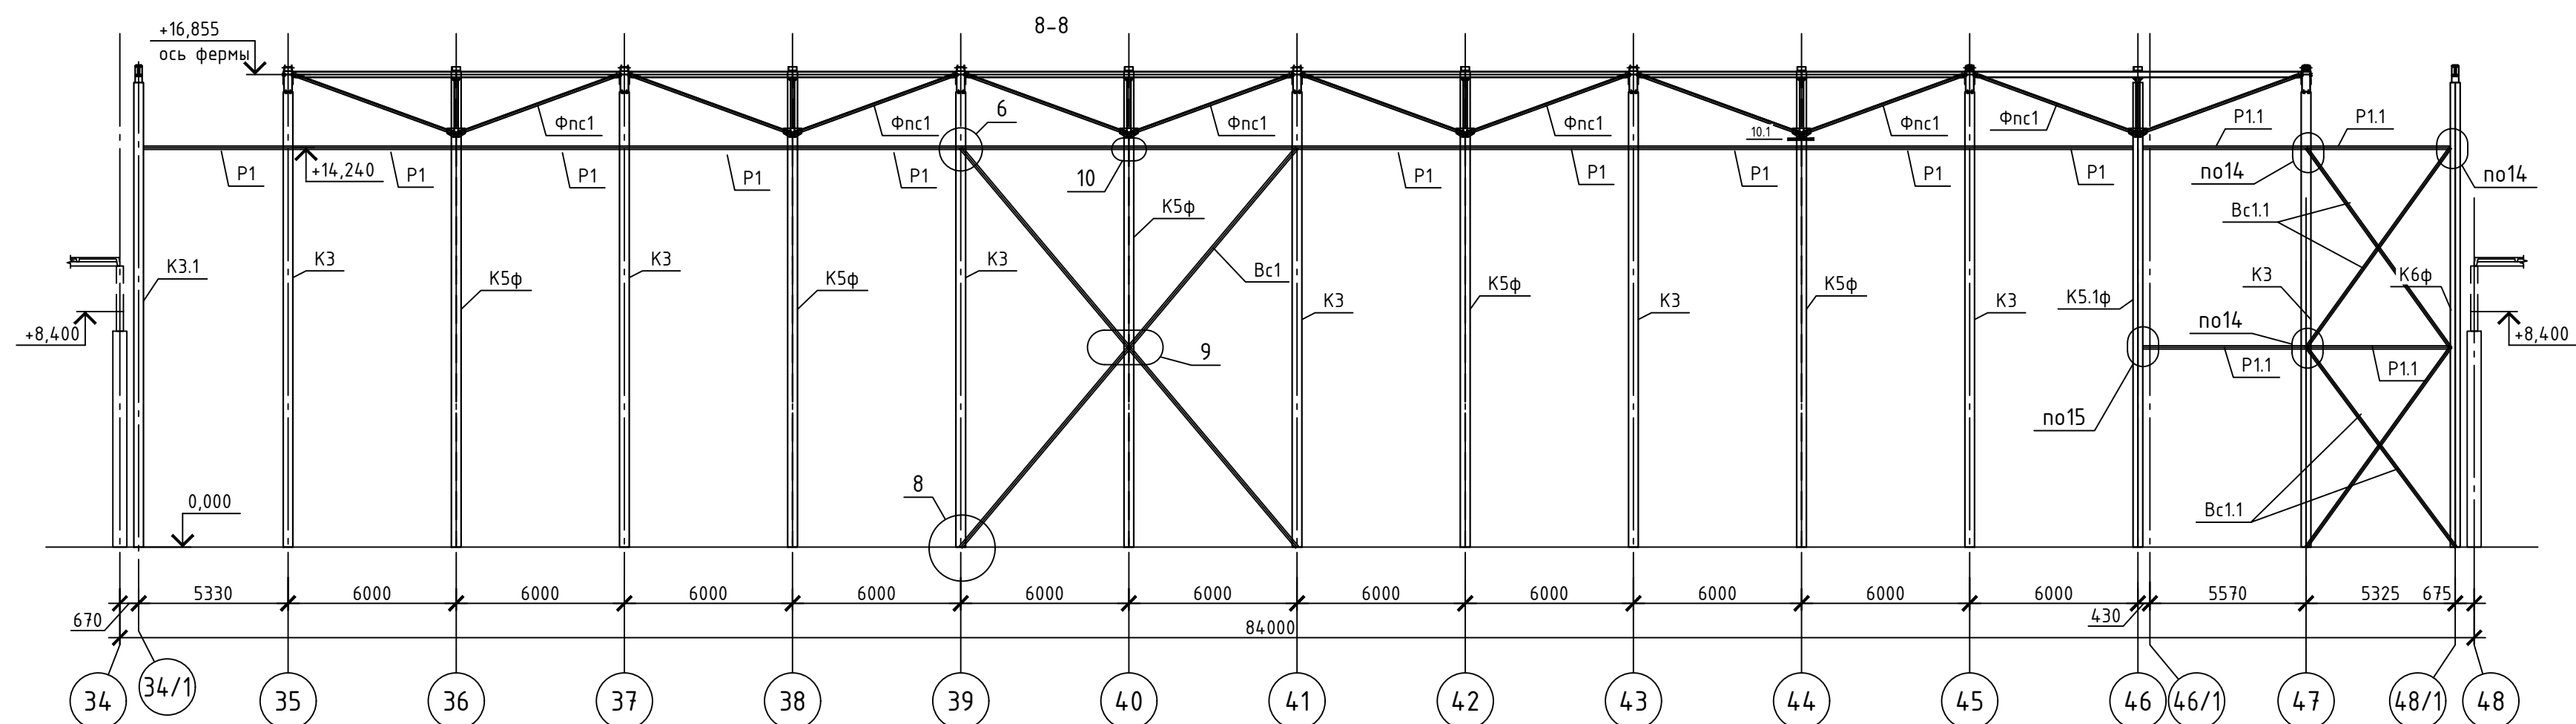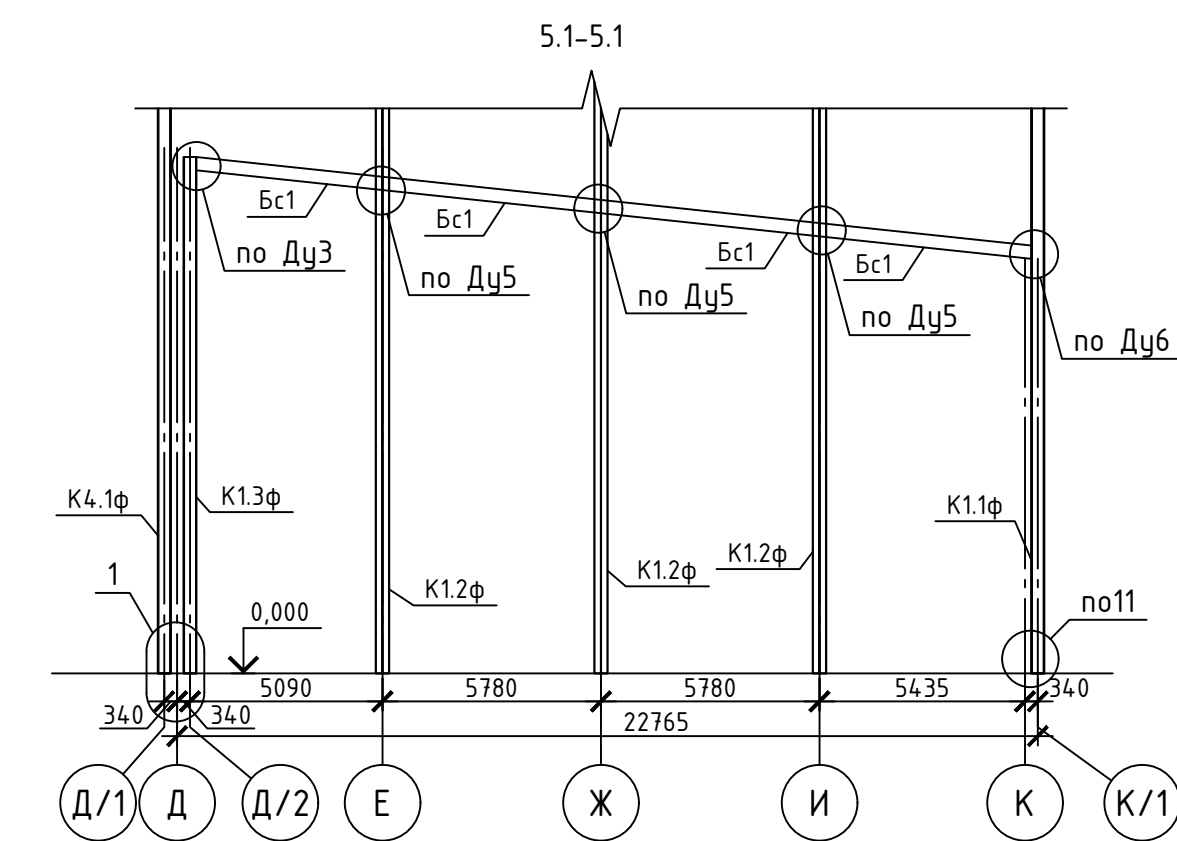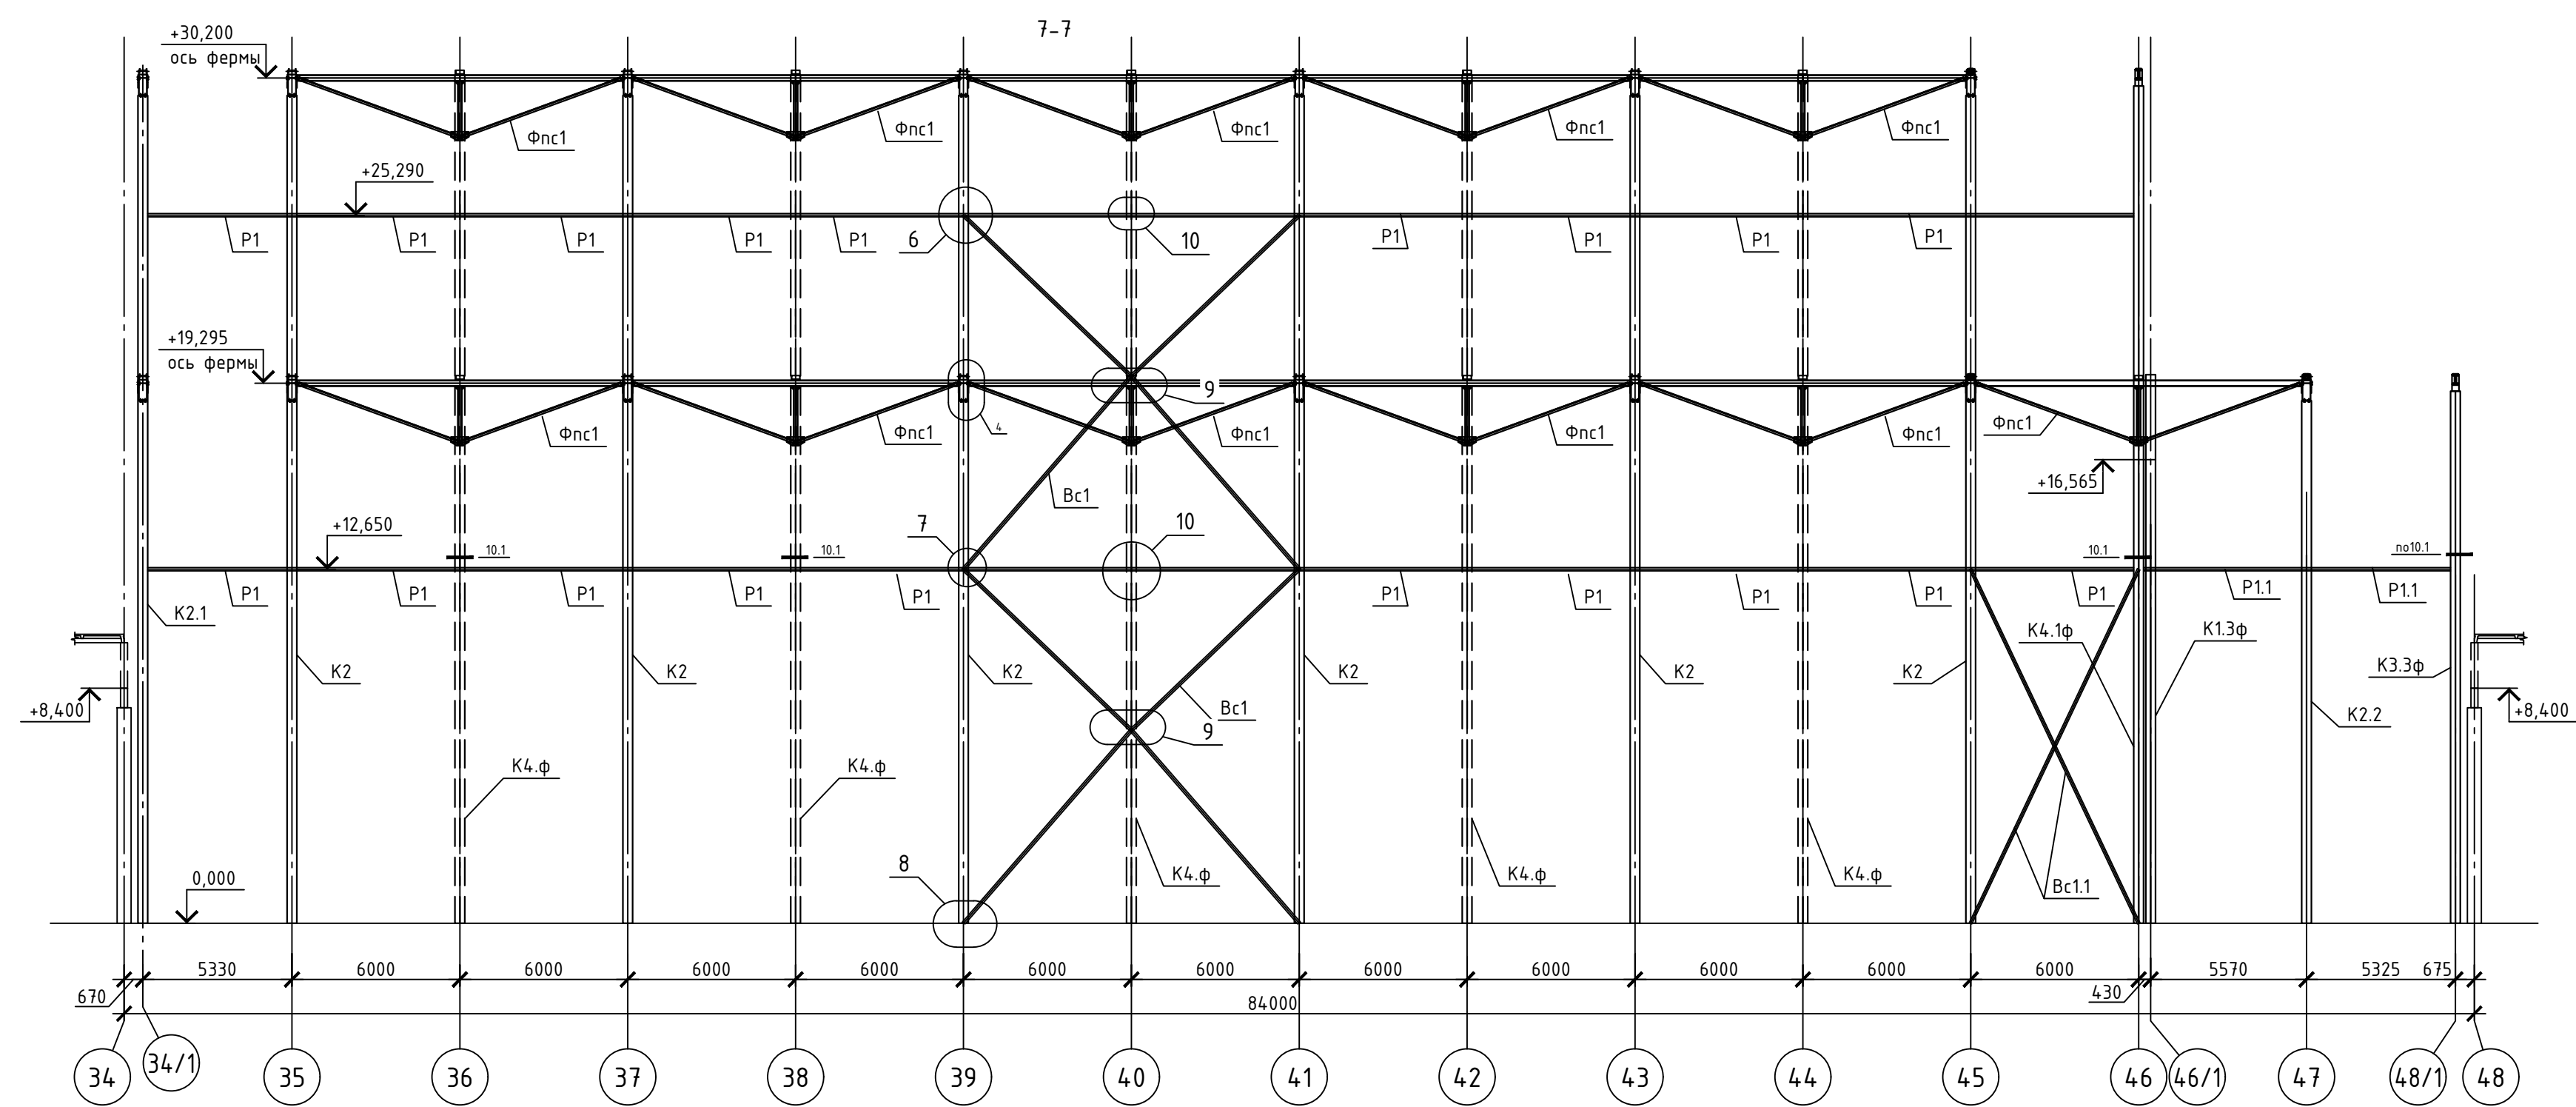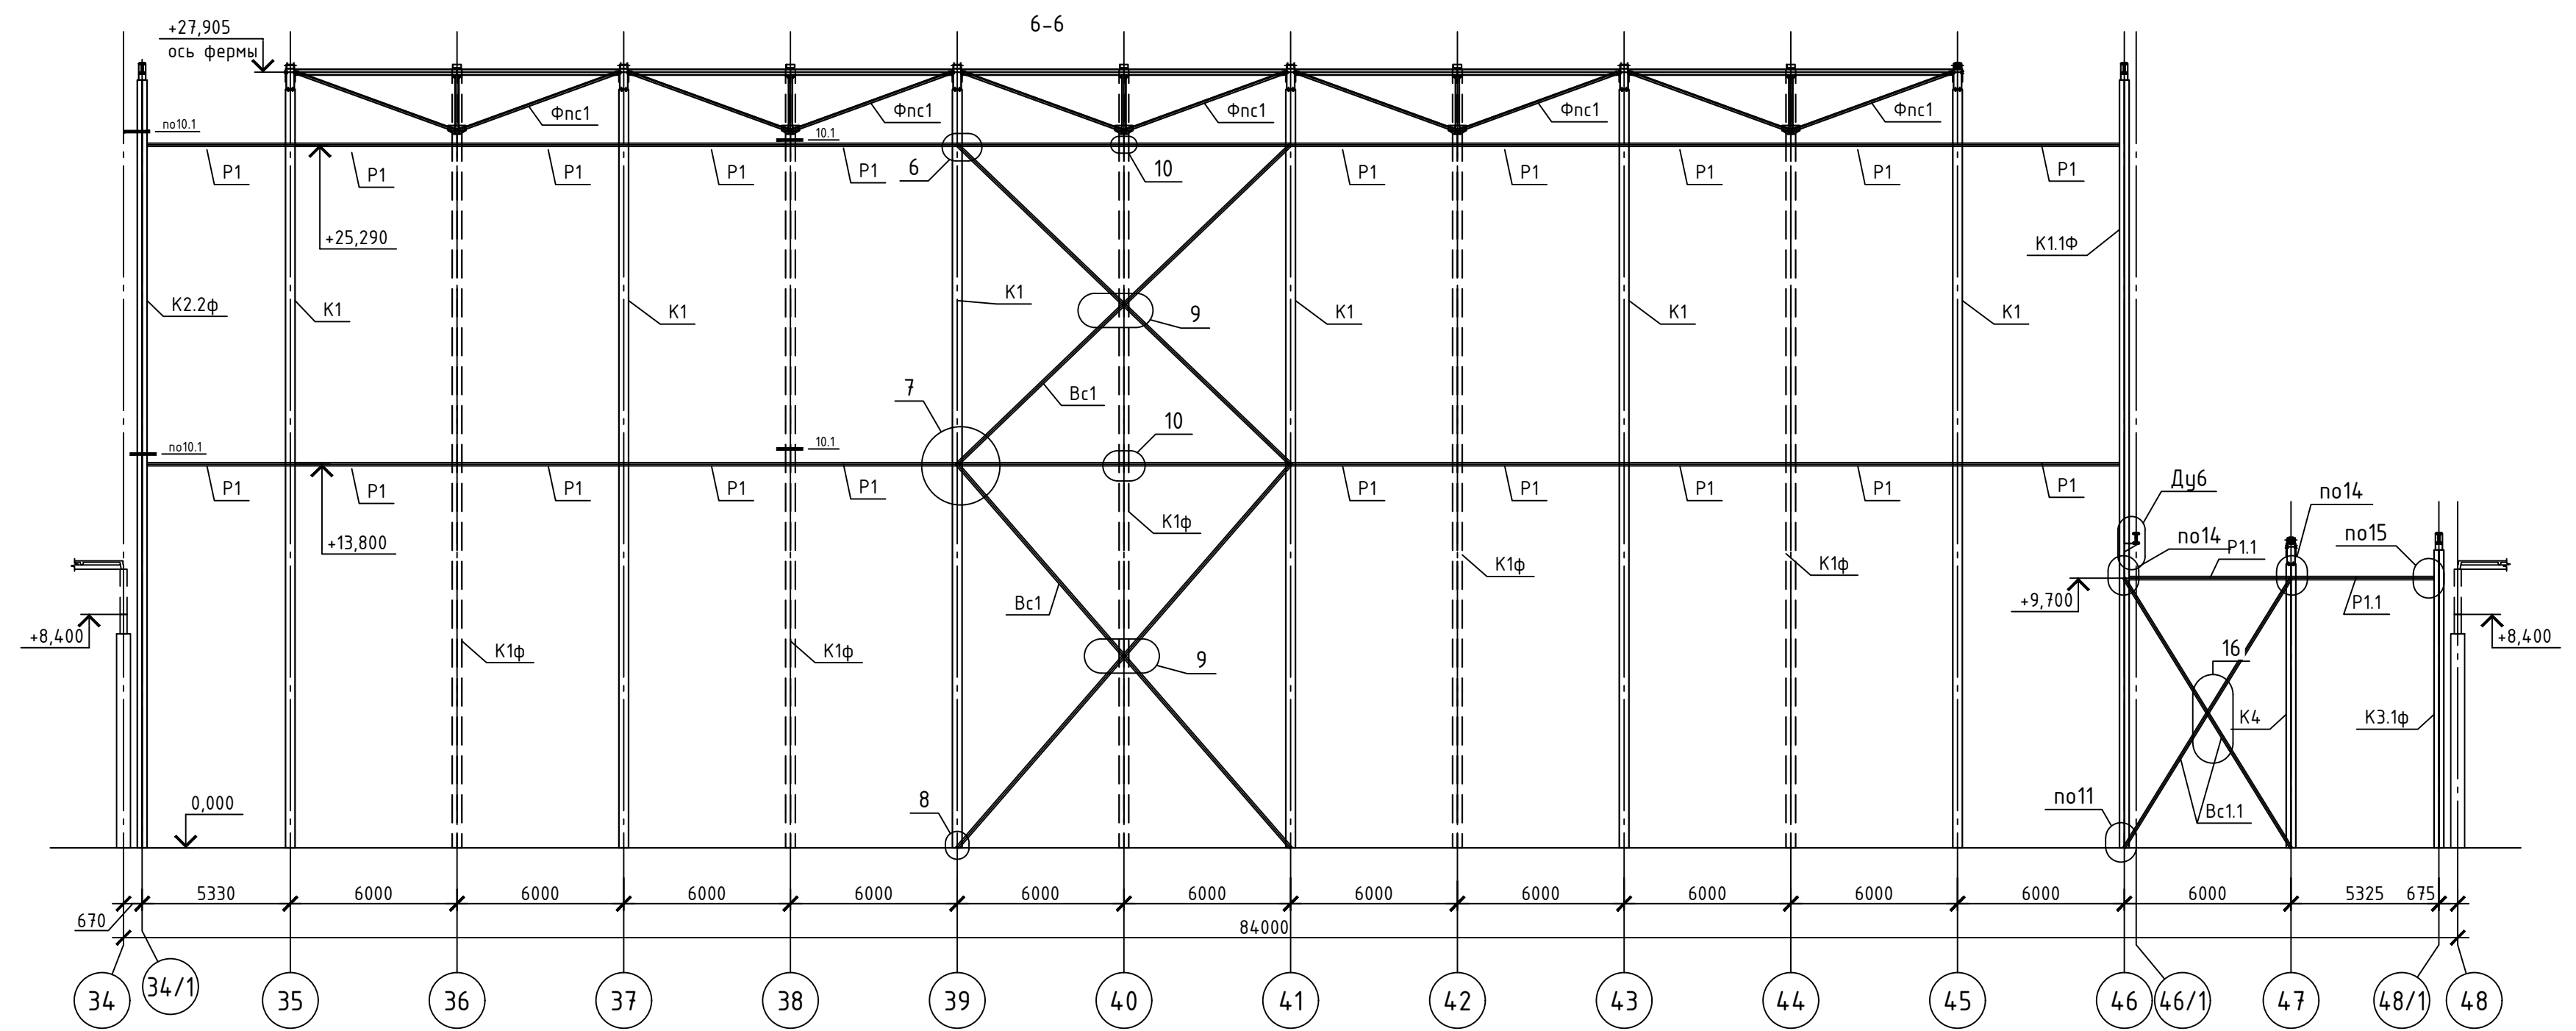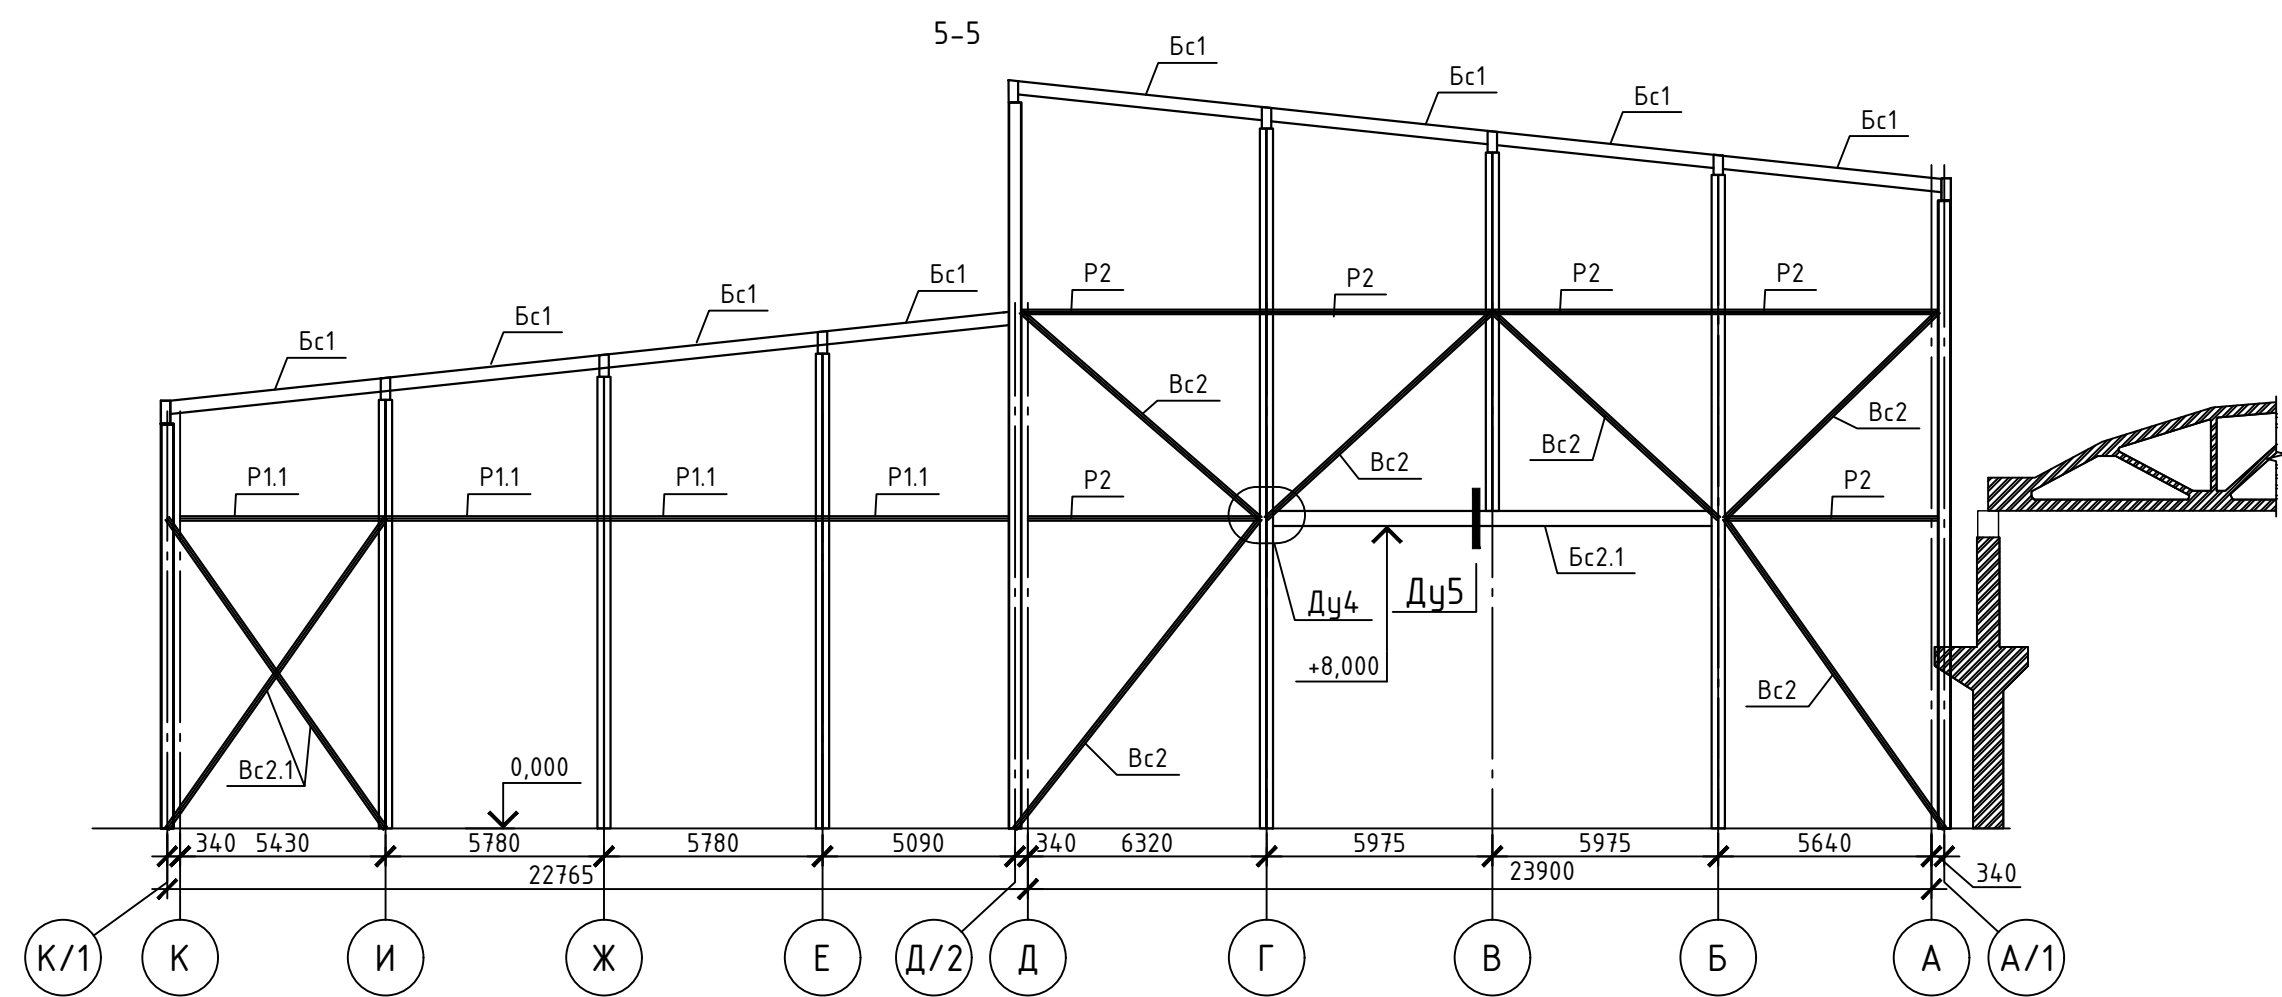







				XXXX-XX-XXXX			
				XXXXXXXXXXXXXXXXXXXX			
Изм.	Колуч	Лист	№ вкл	Проб.	Дата		
Разработал	Прасолов					Стадия	Лист
						р	4
Разрезы						XXXXXXXXXXXXXXXX	
Копировал							

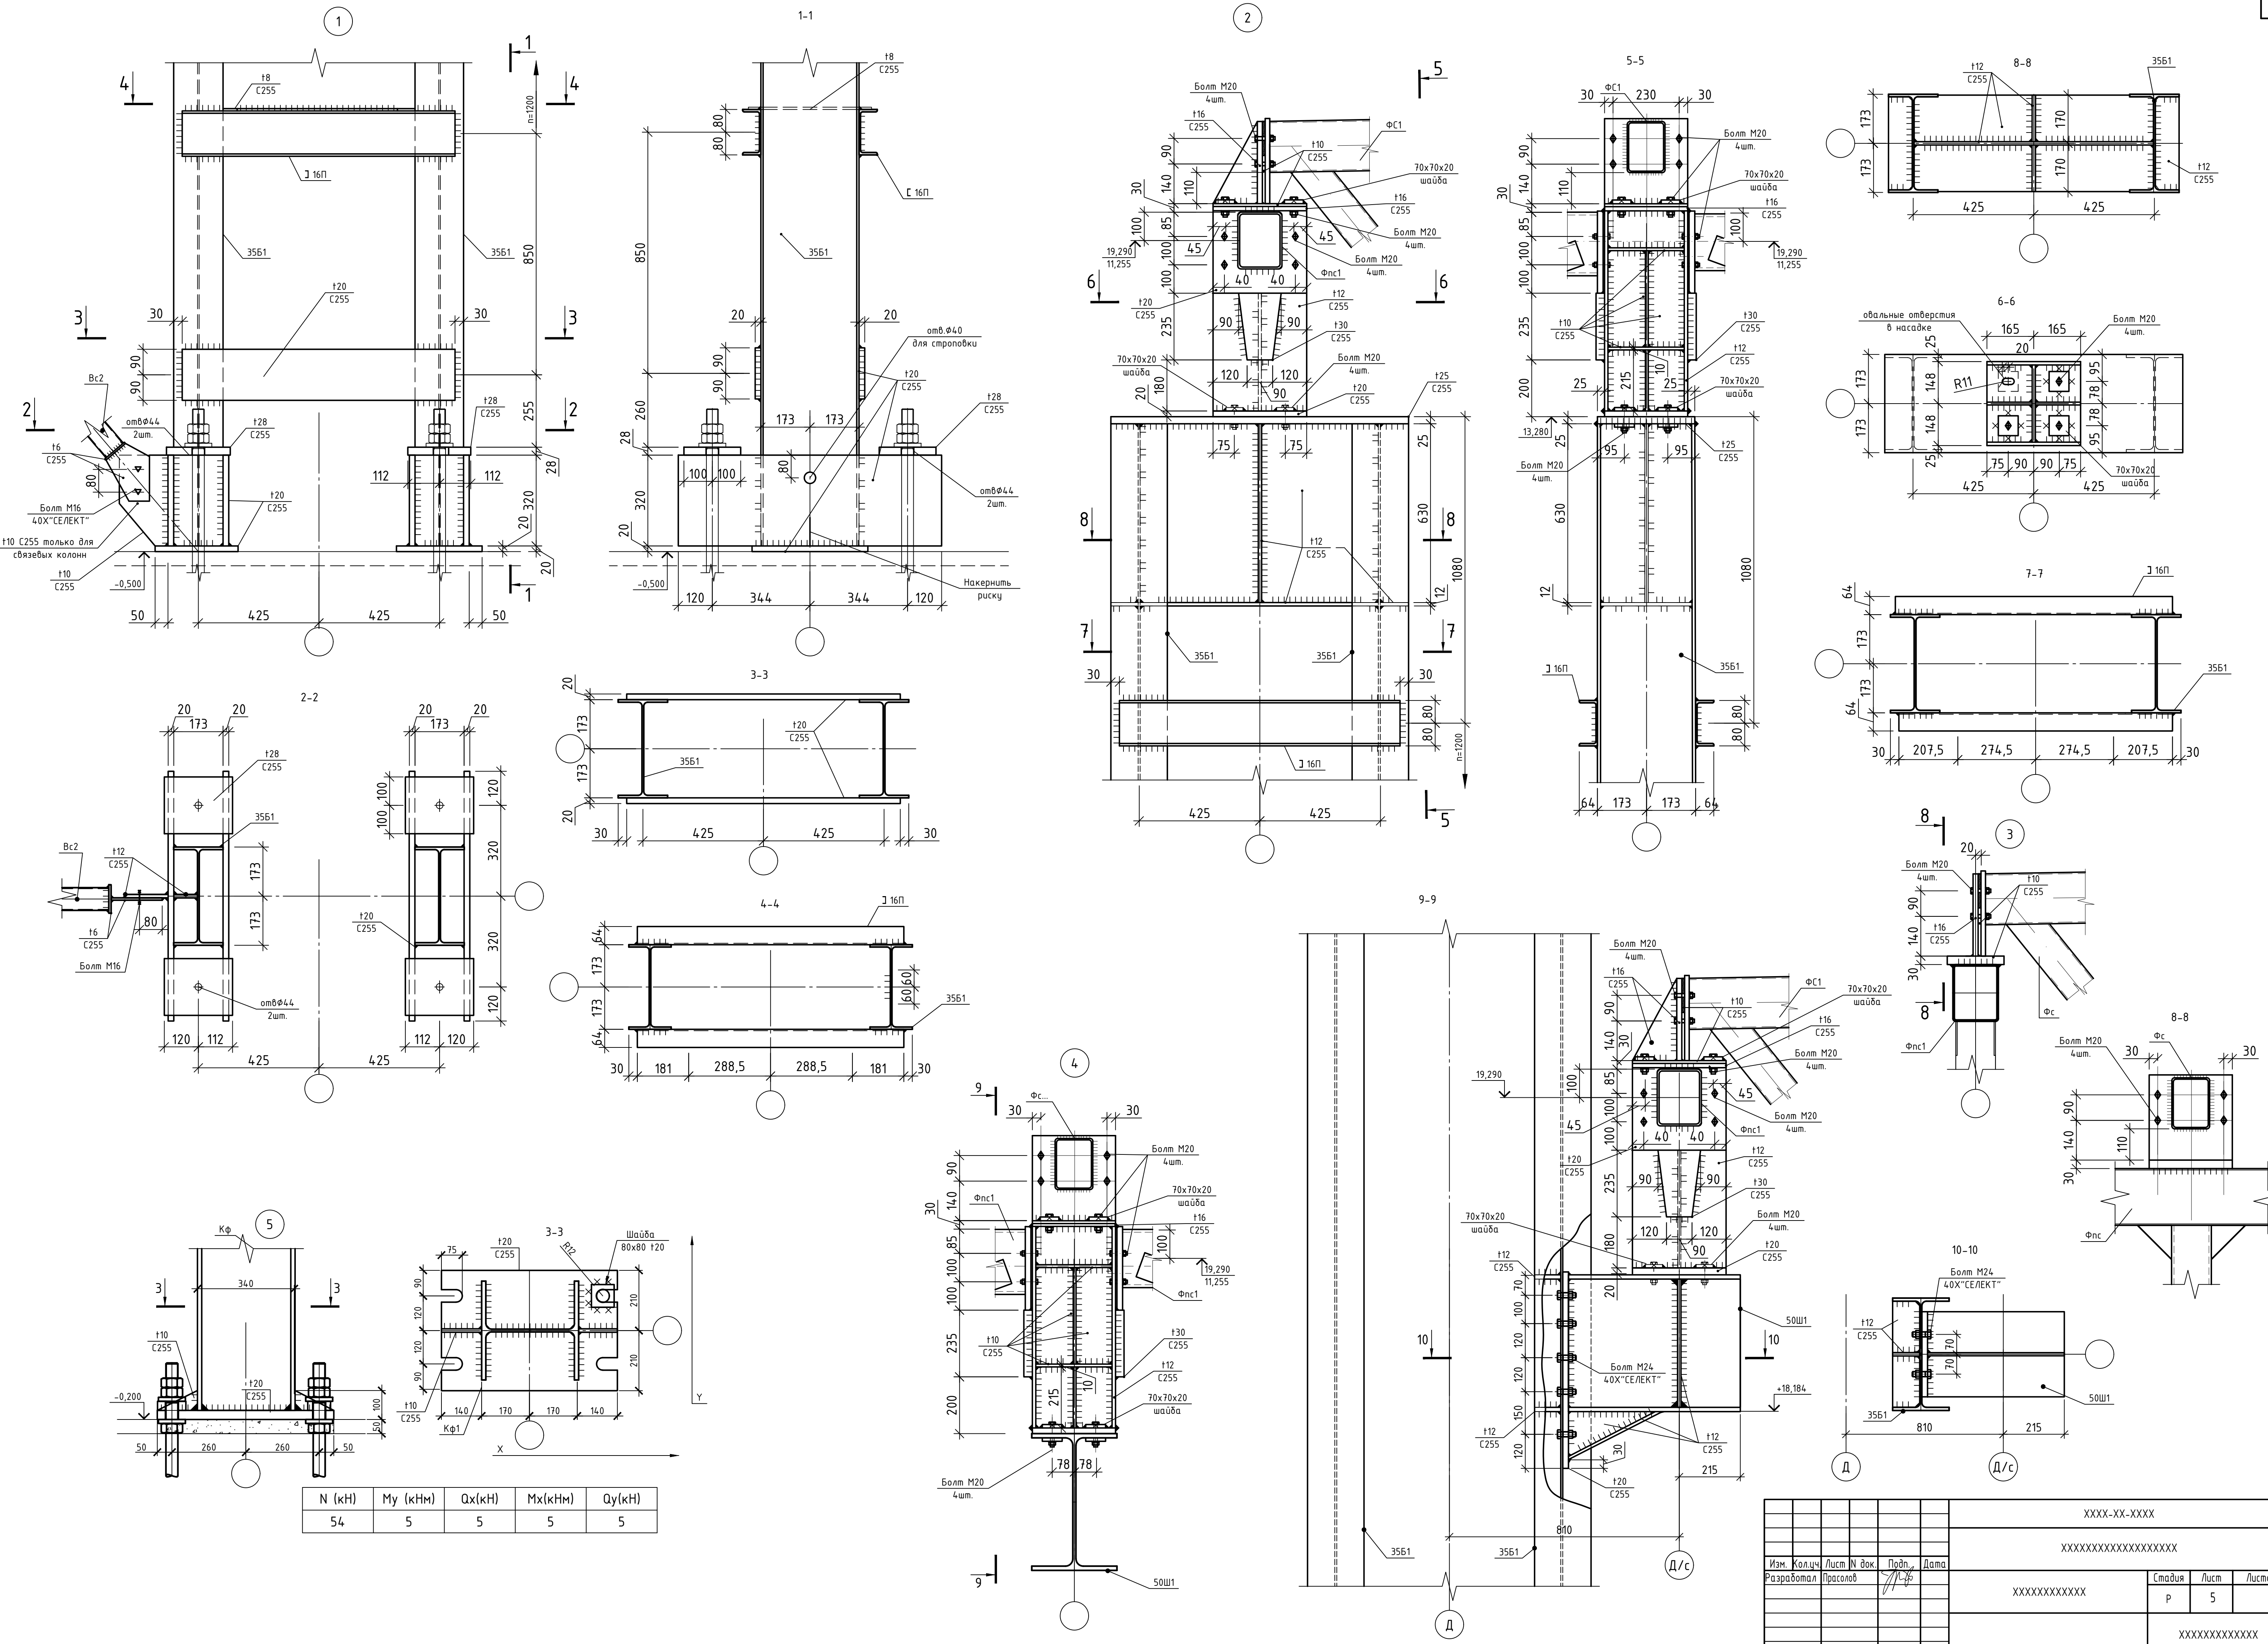






















			XXXX-XX-XXXX		
			XXXXXXXXXXXXXXXXXXXX		
Изм.	Кол.уч.	Лист	№ вкл.	Проб.	Дата
Разработал	Проектировщик				
			Стандия	Лист	Листов
			Р	5	
			XXXXXXXXXXXXXXXXXXXX		

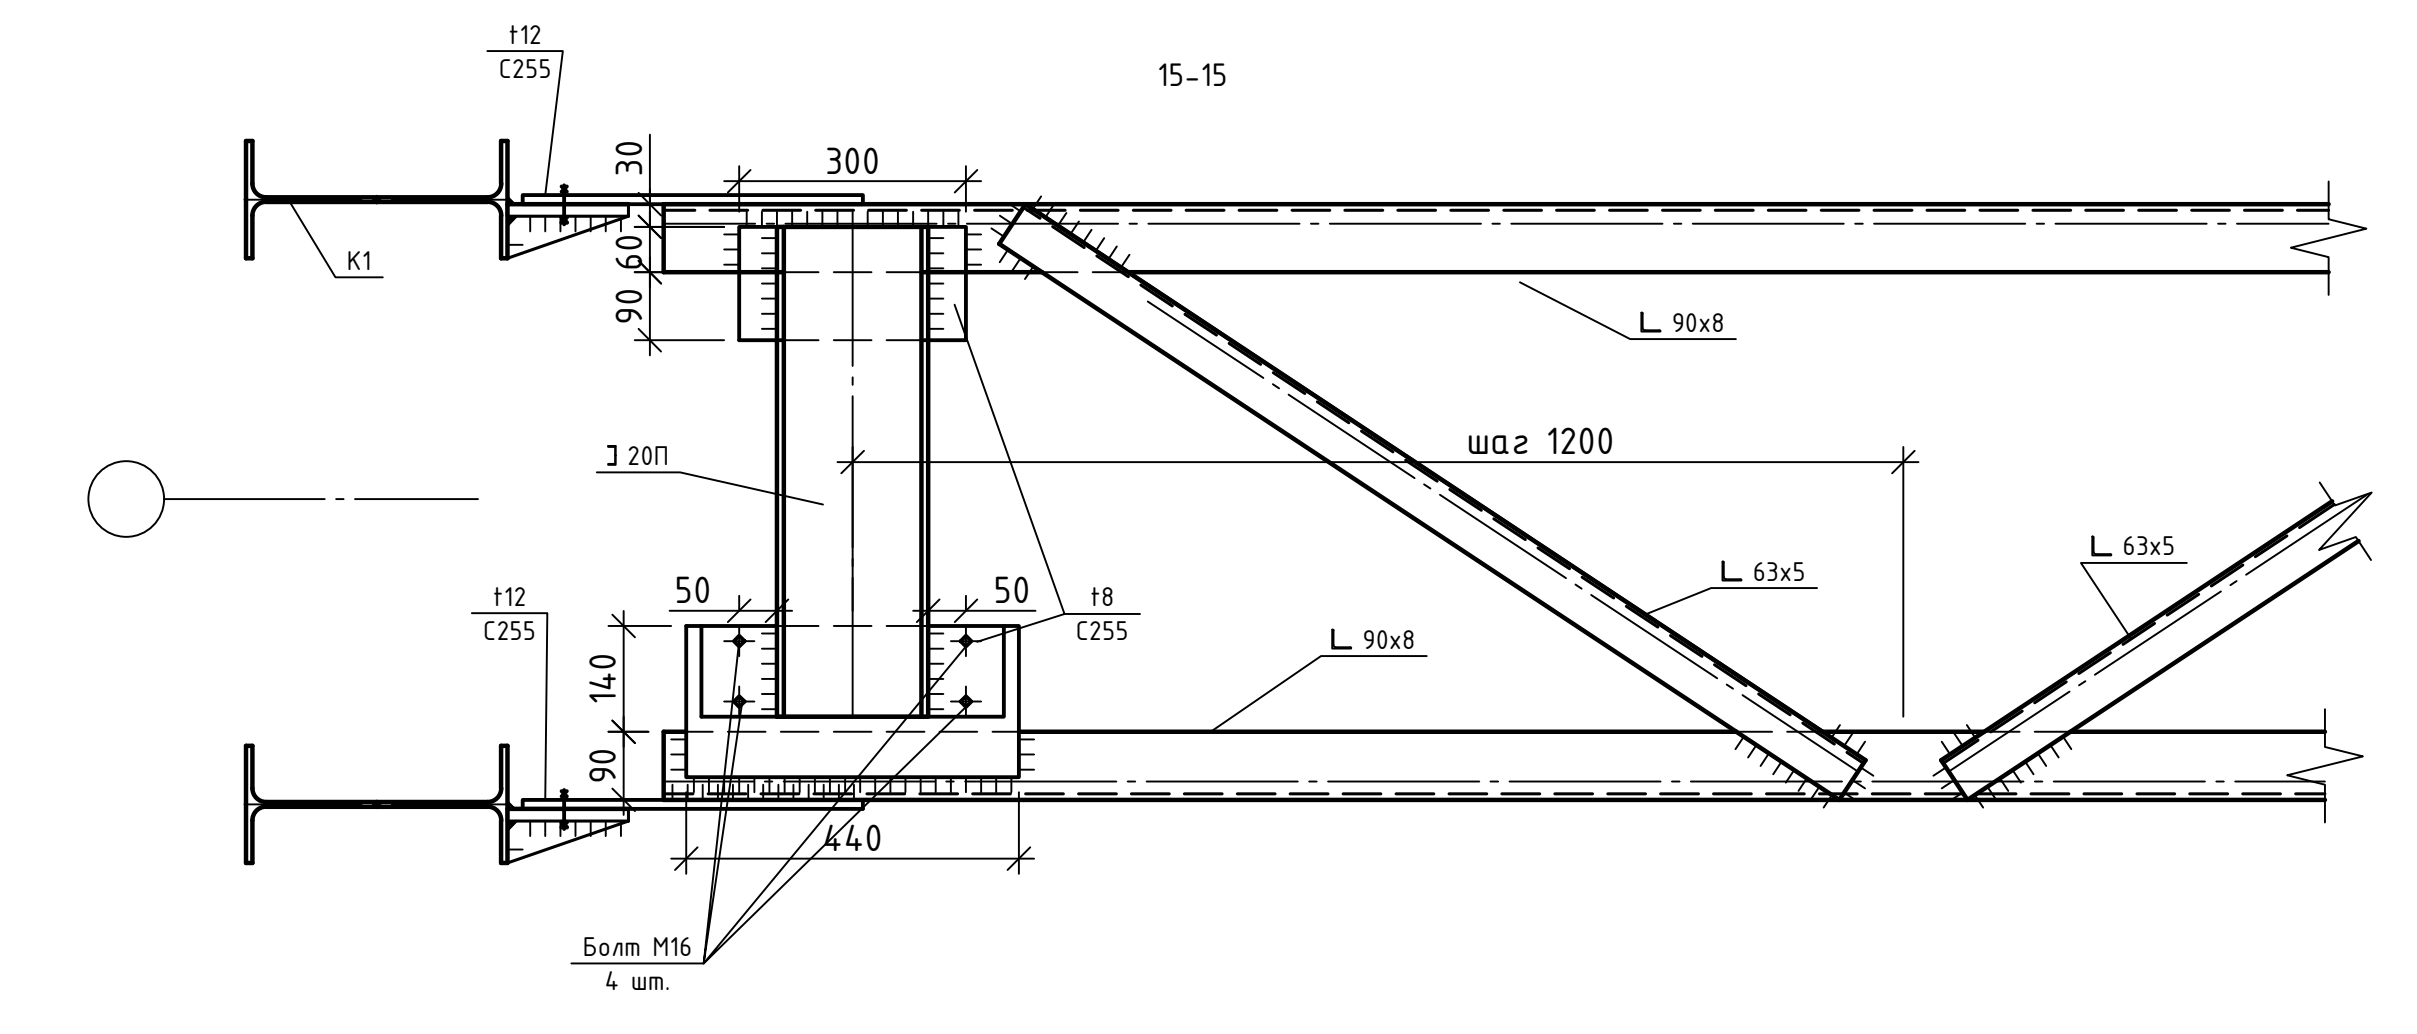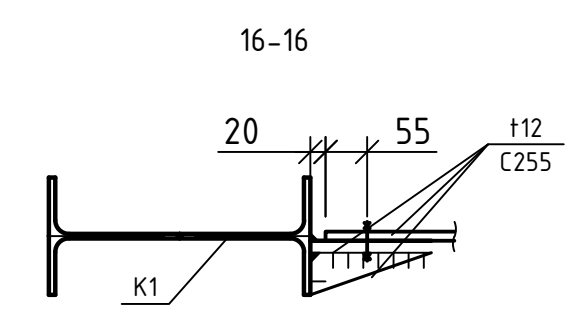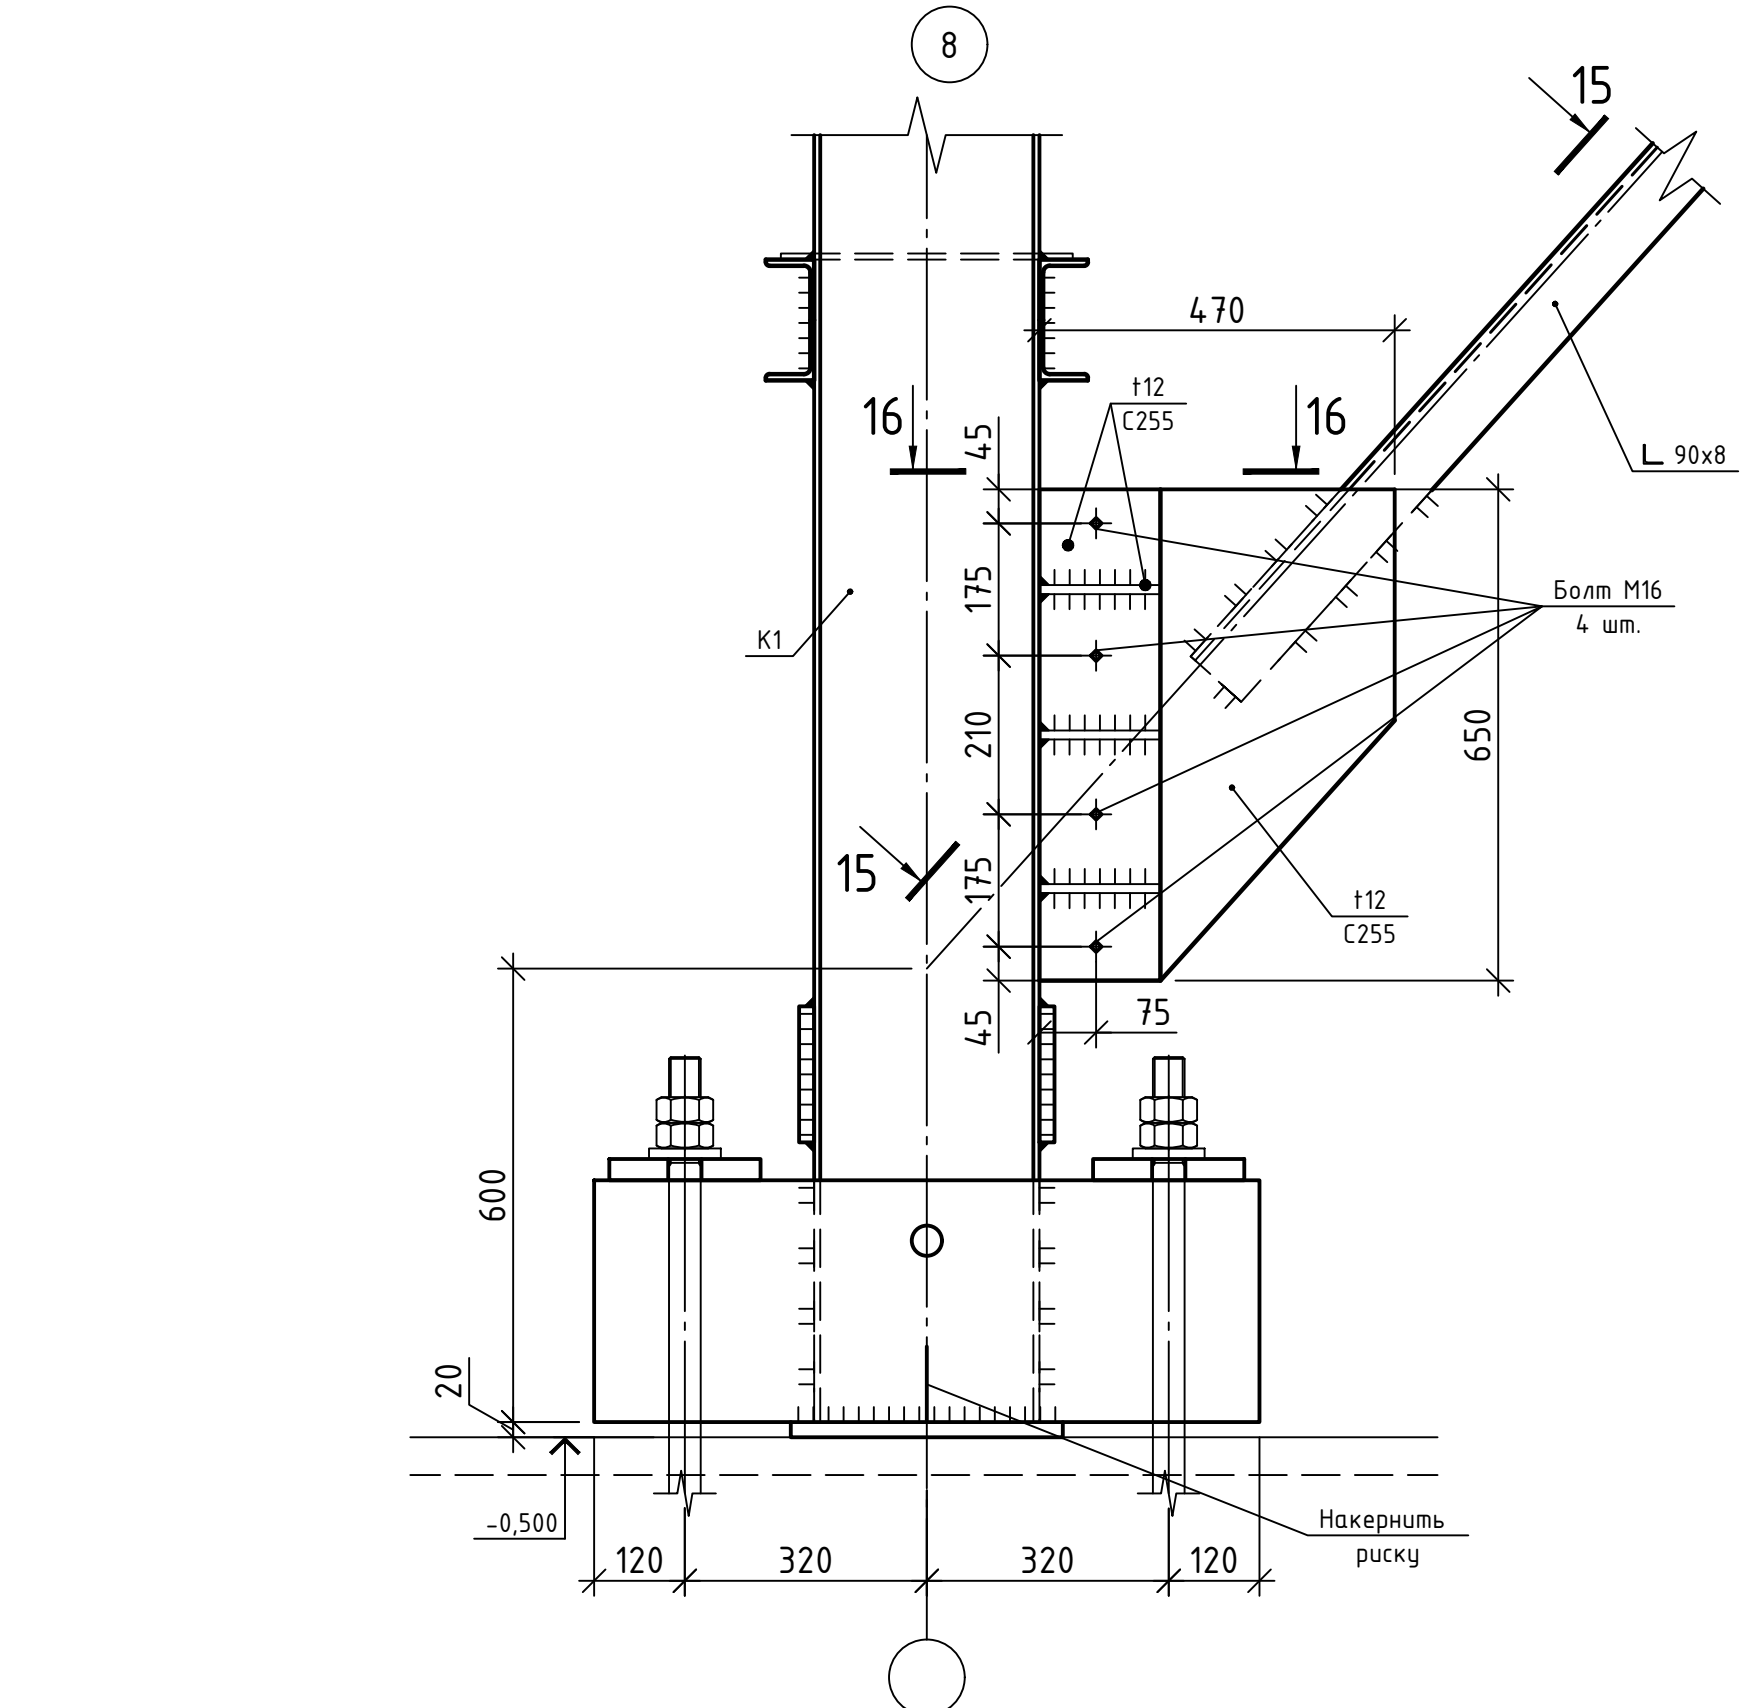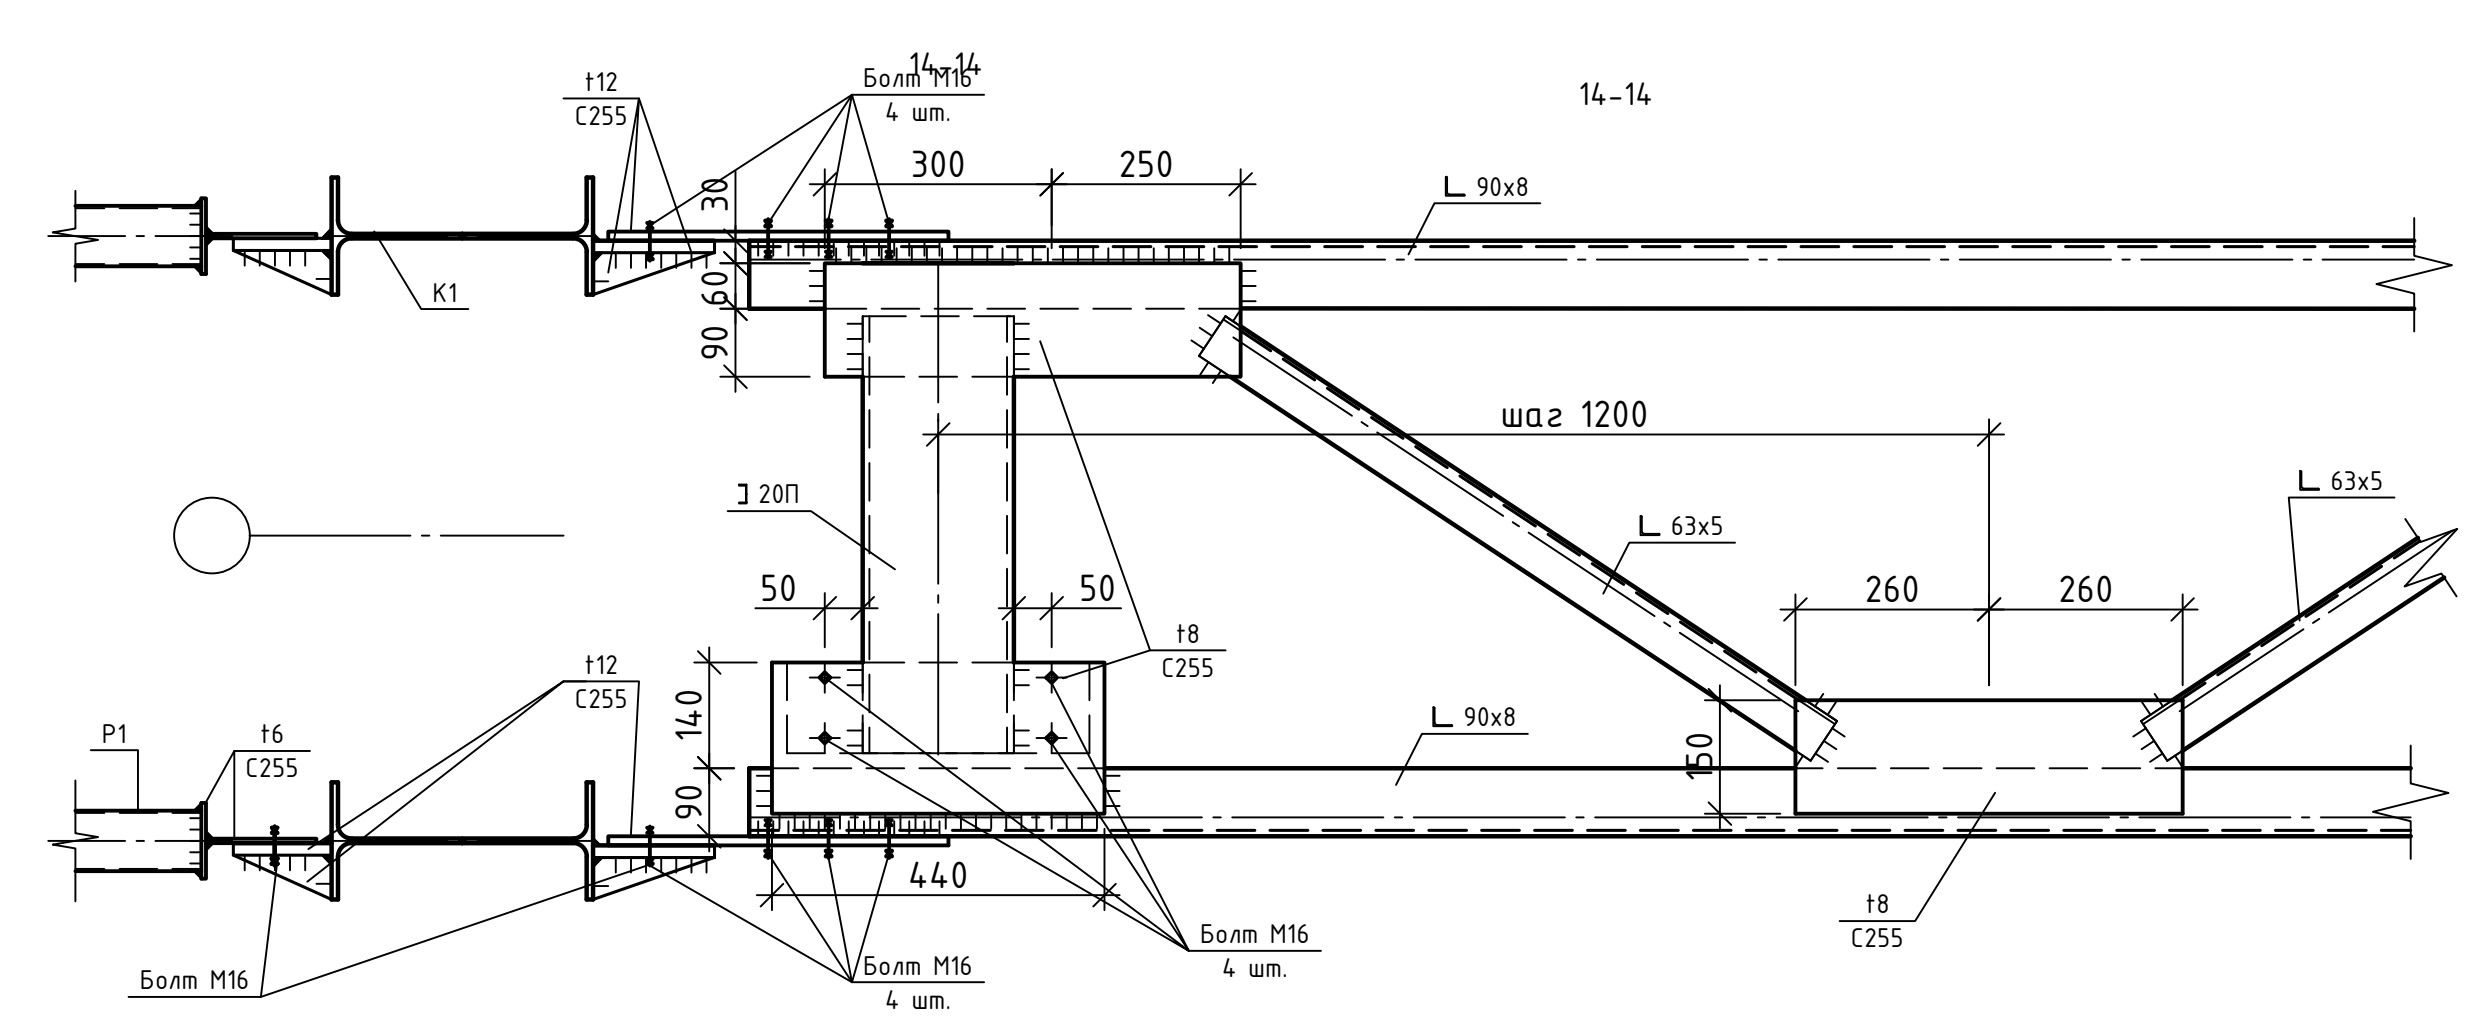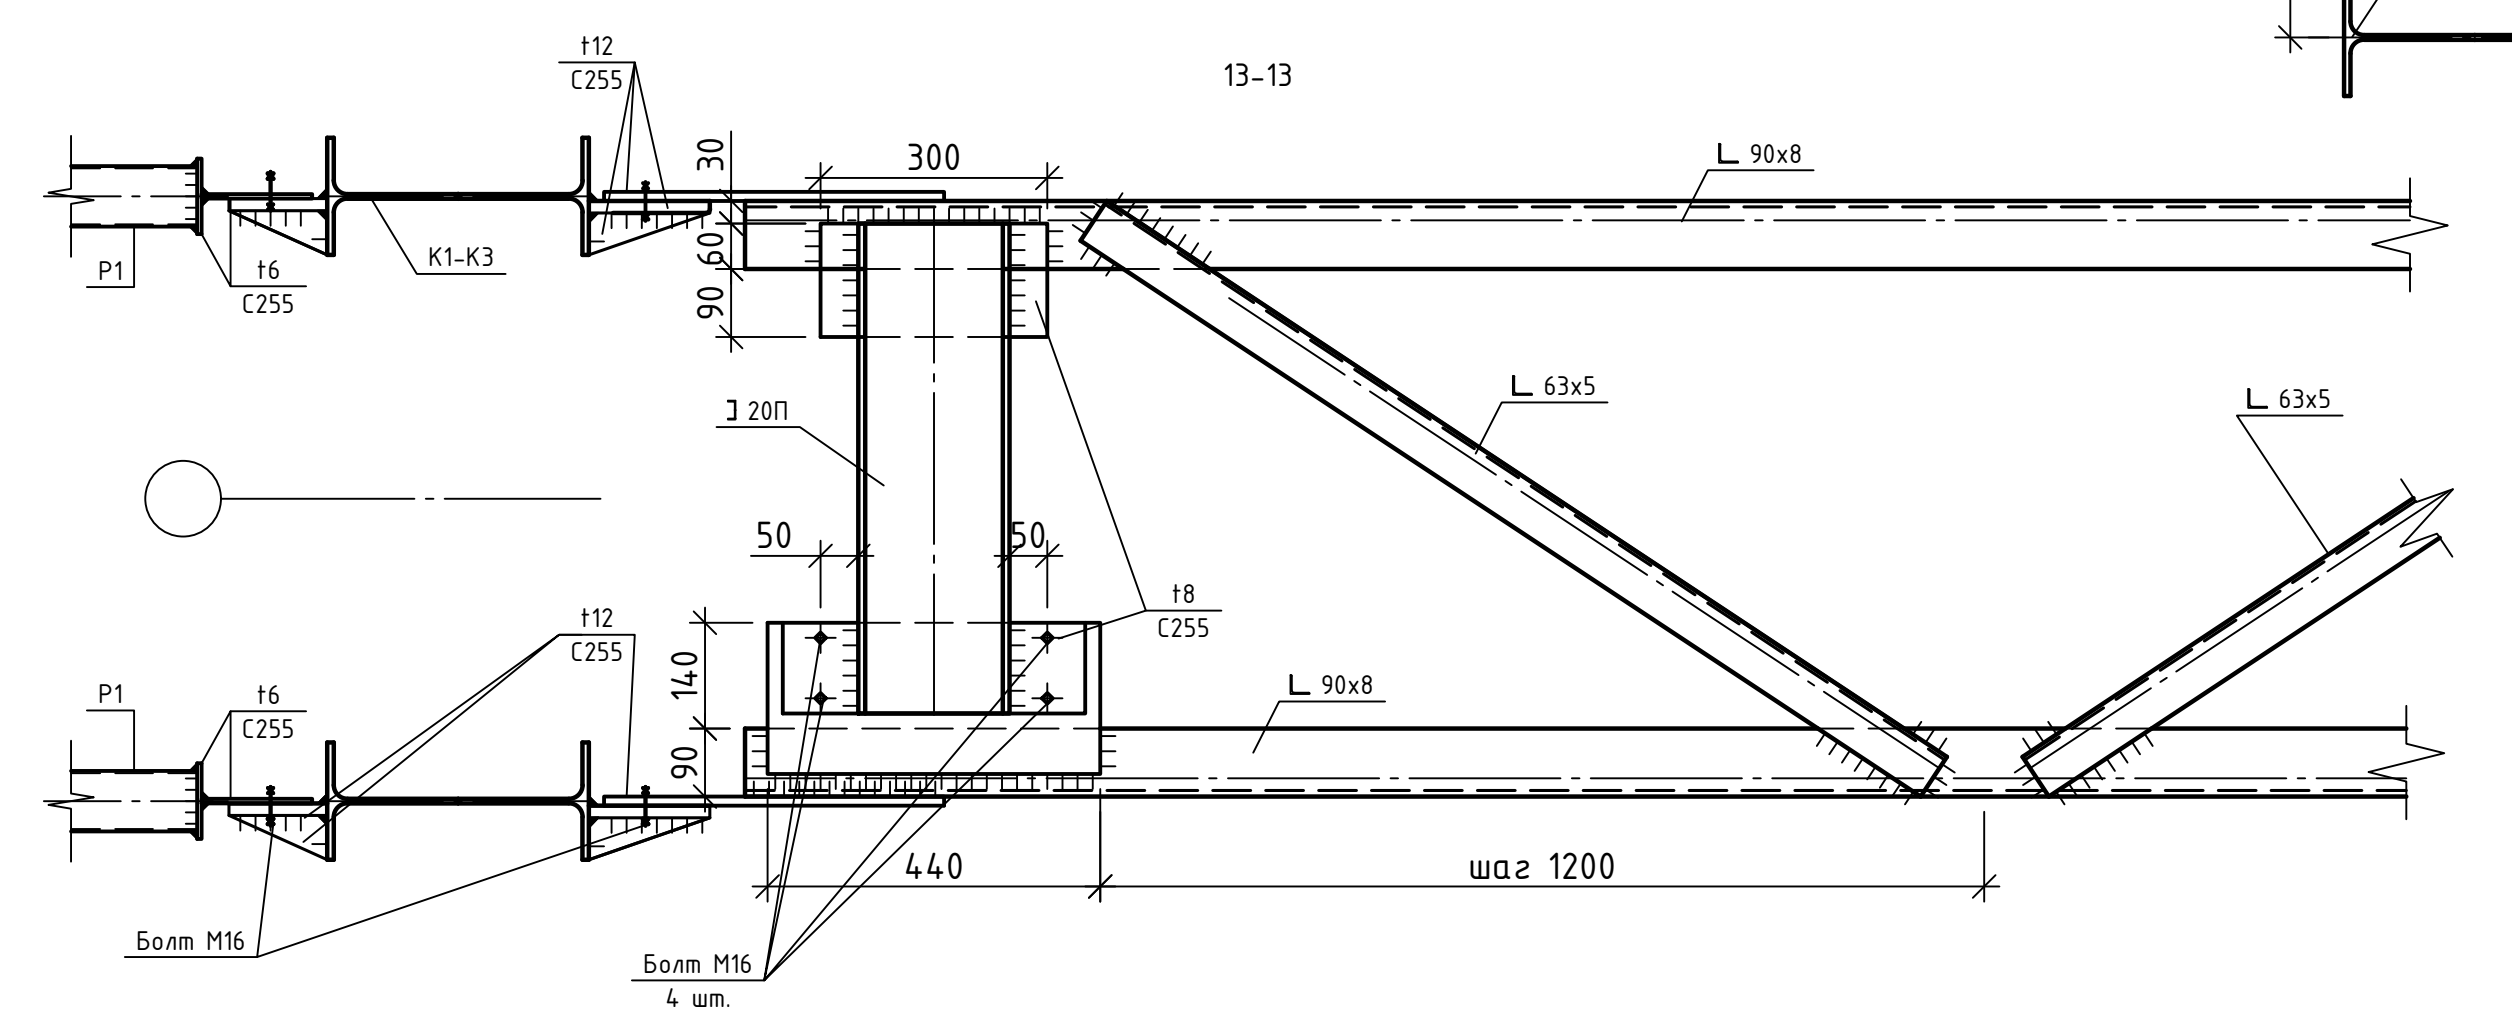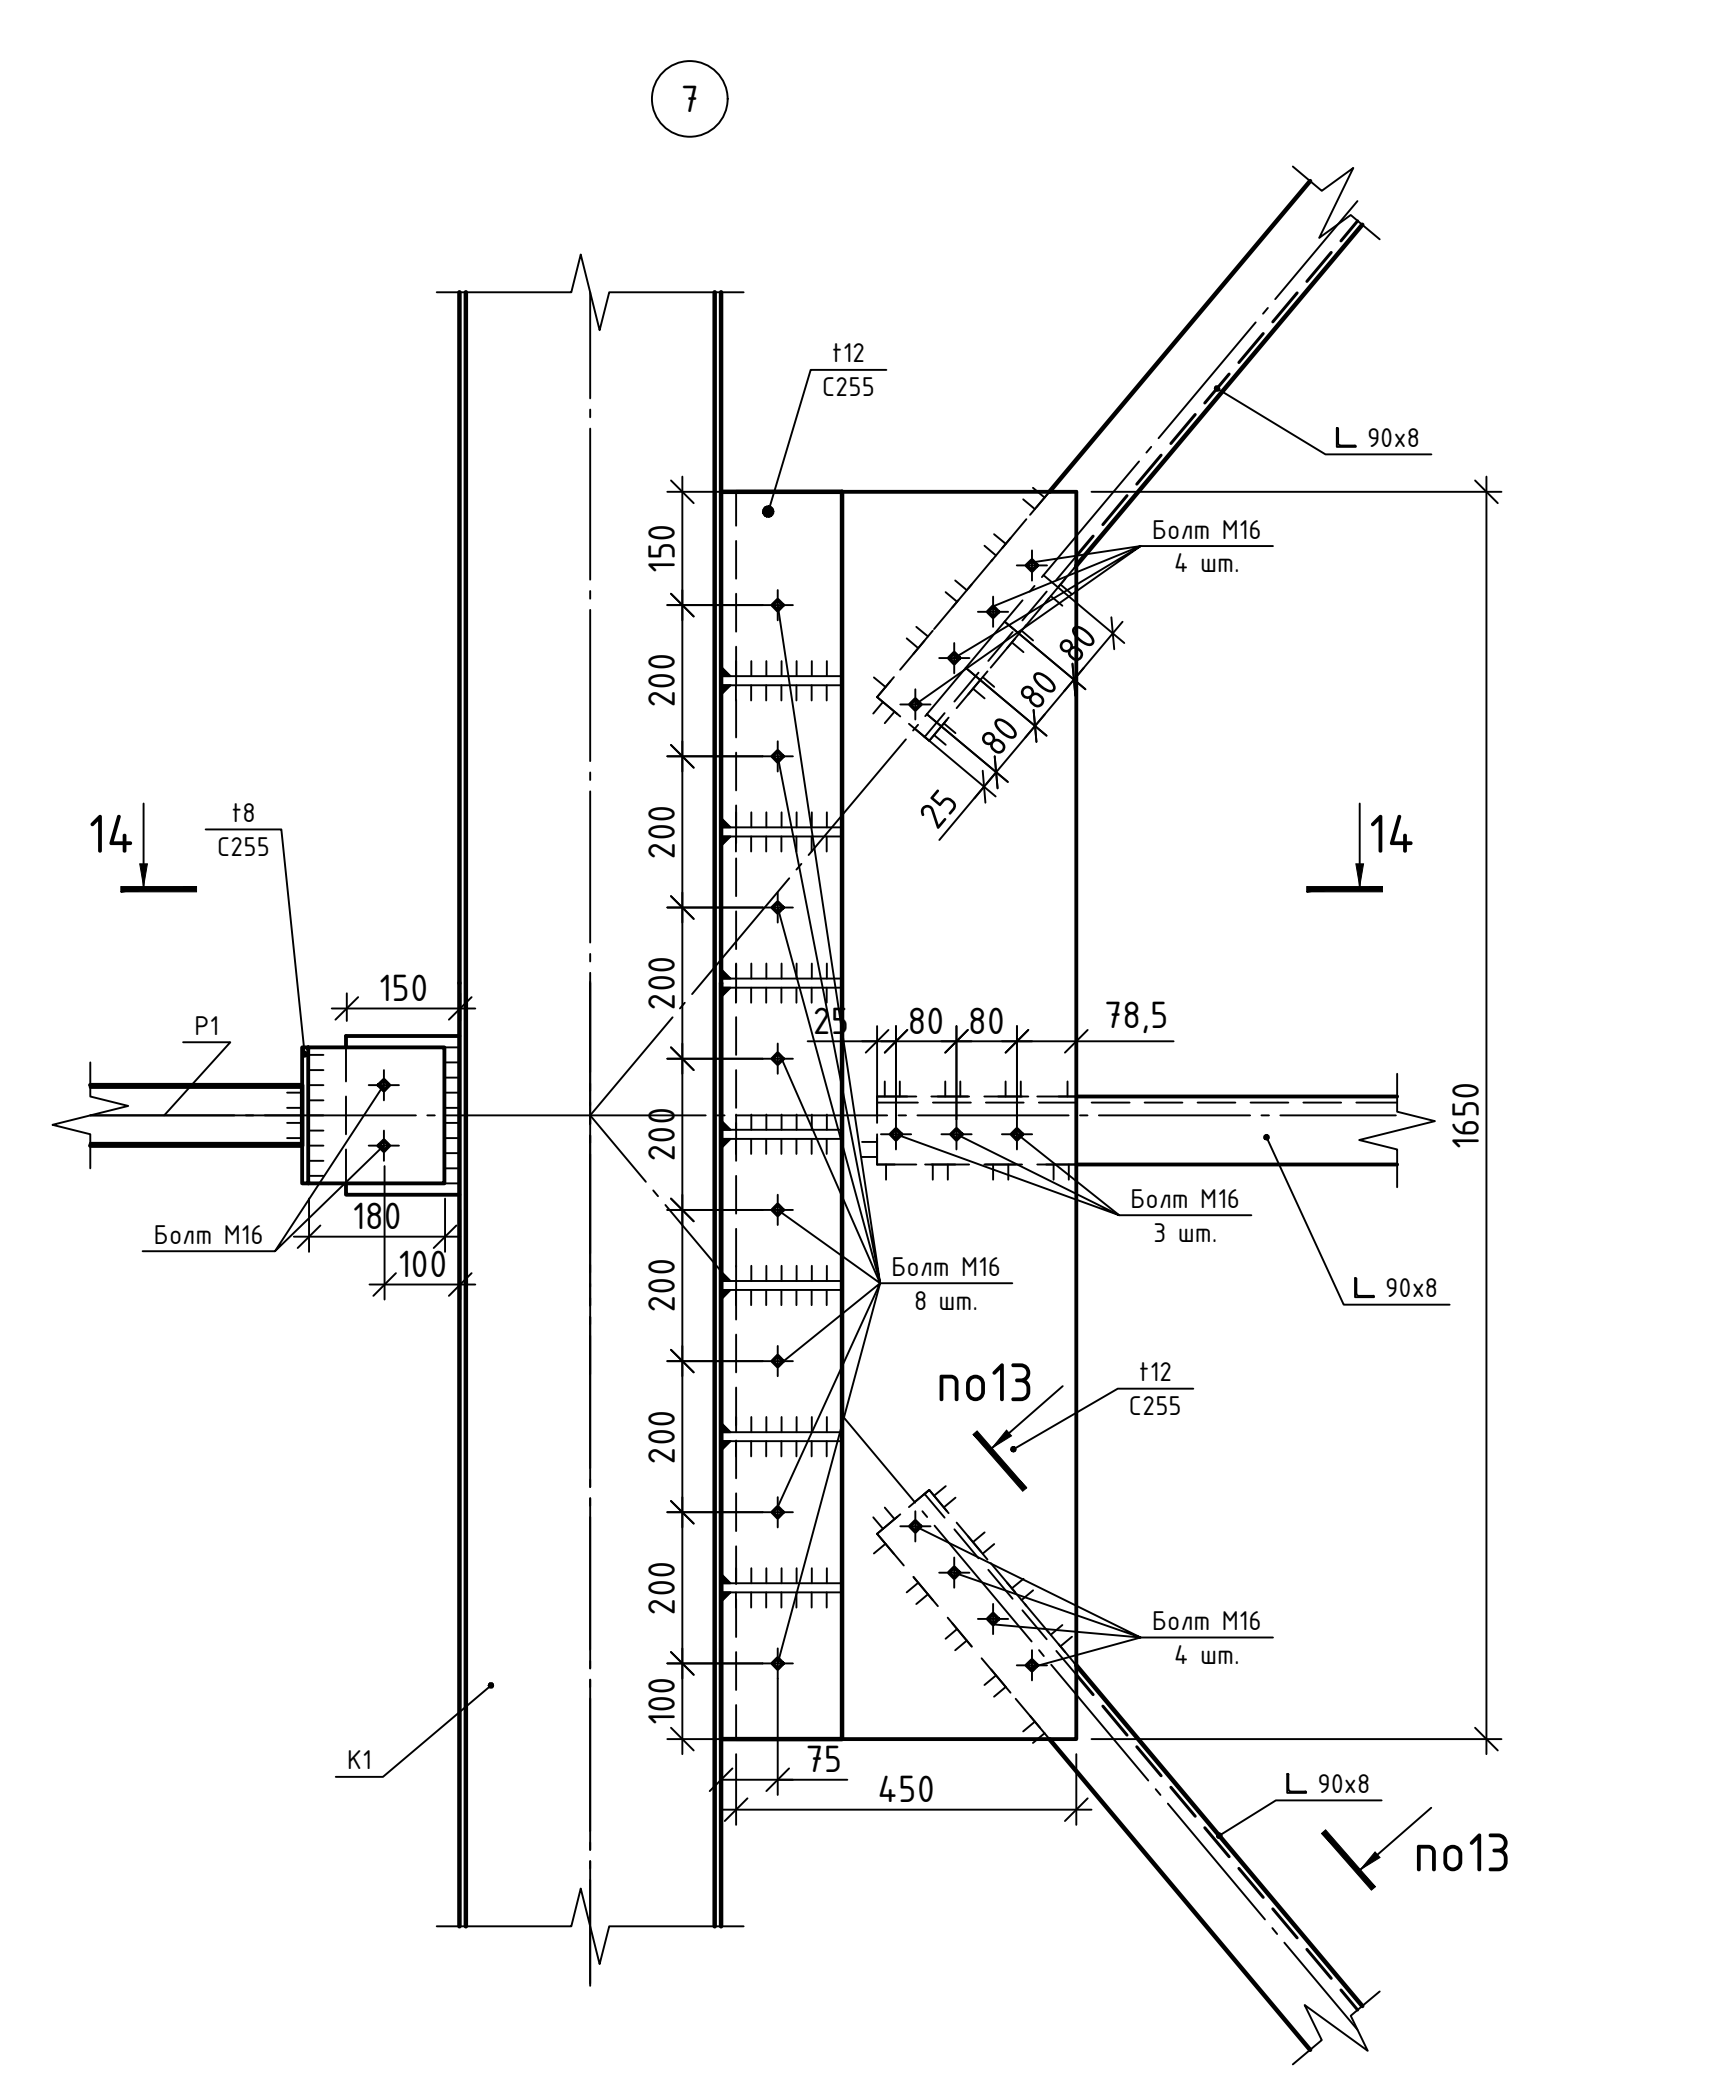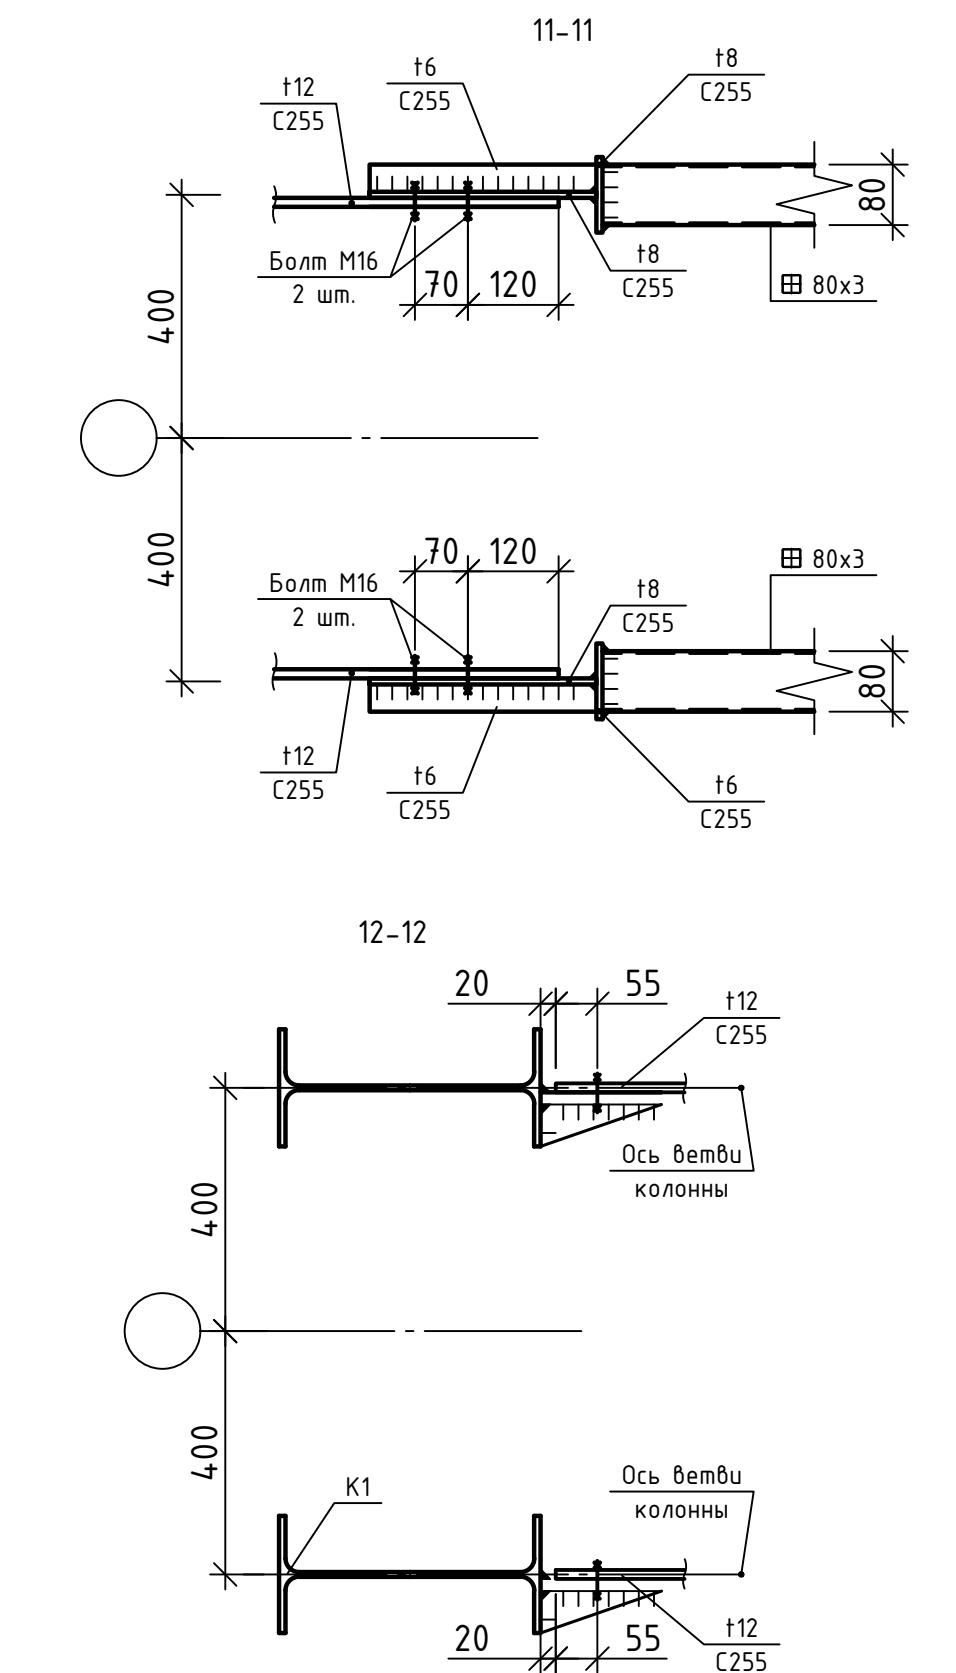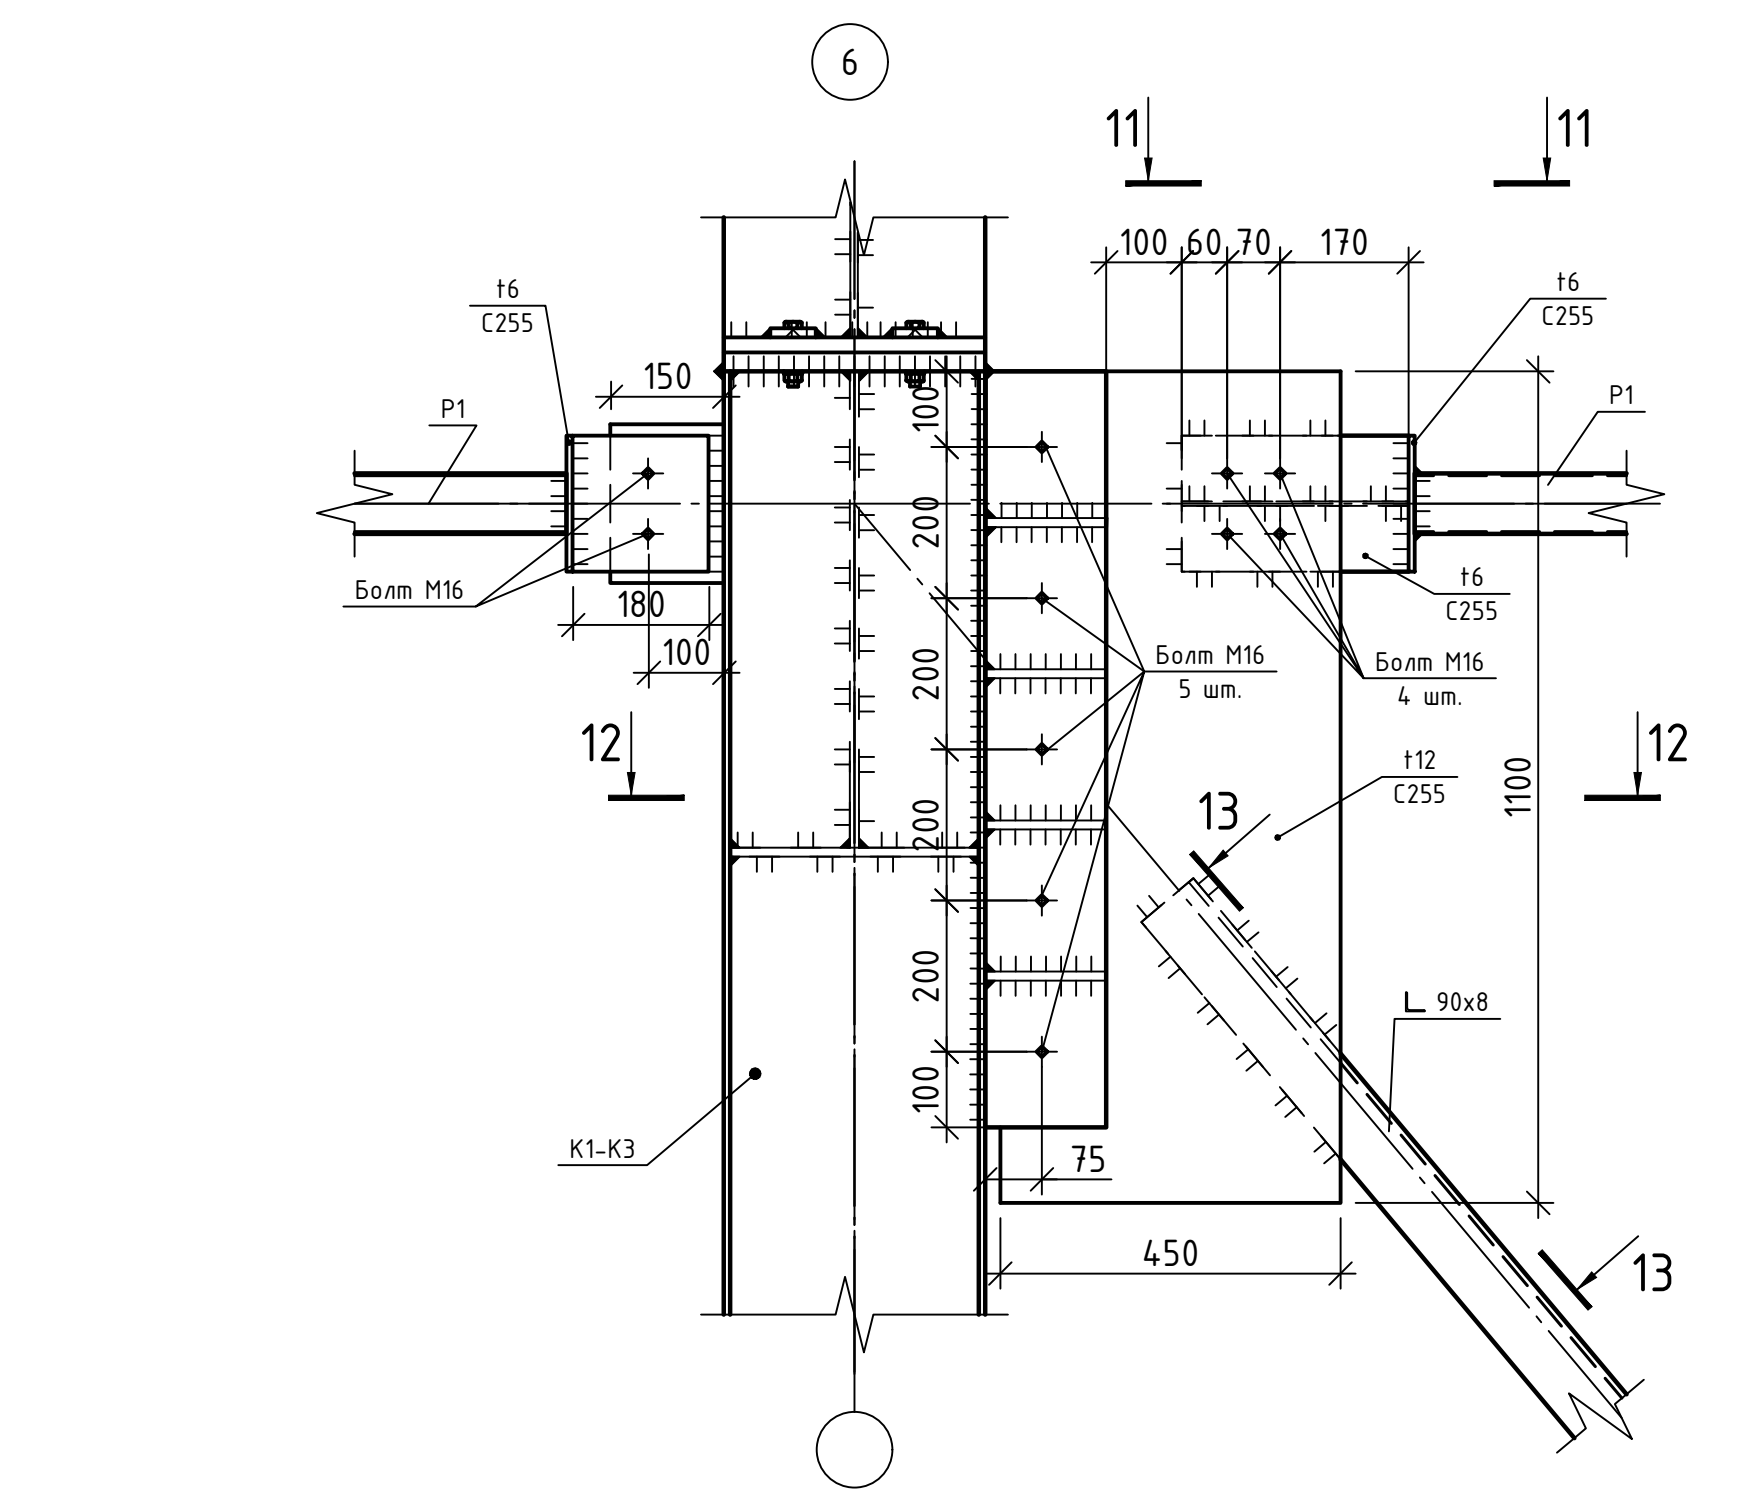







				XXXX-XX-XXXX		
				XXXXXXXXXXXXXXXXXXXX		
Изм.	Кол.уч.	Лист	№ док.	Проб.	Дата	
Разработал	Проектировщик					
				Стандия	Лист	Листов
				р	6	
				XXXXXXXXXXXXXXXXXXXX		
				Копировал		
				A2		

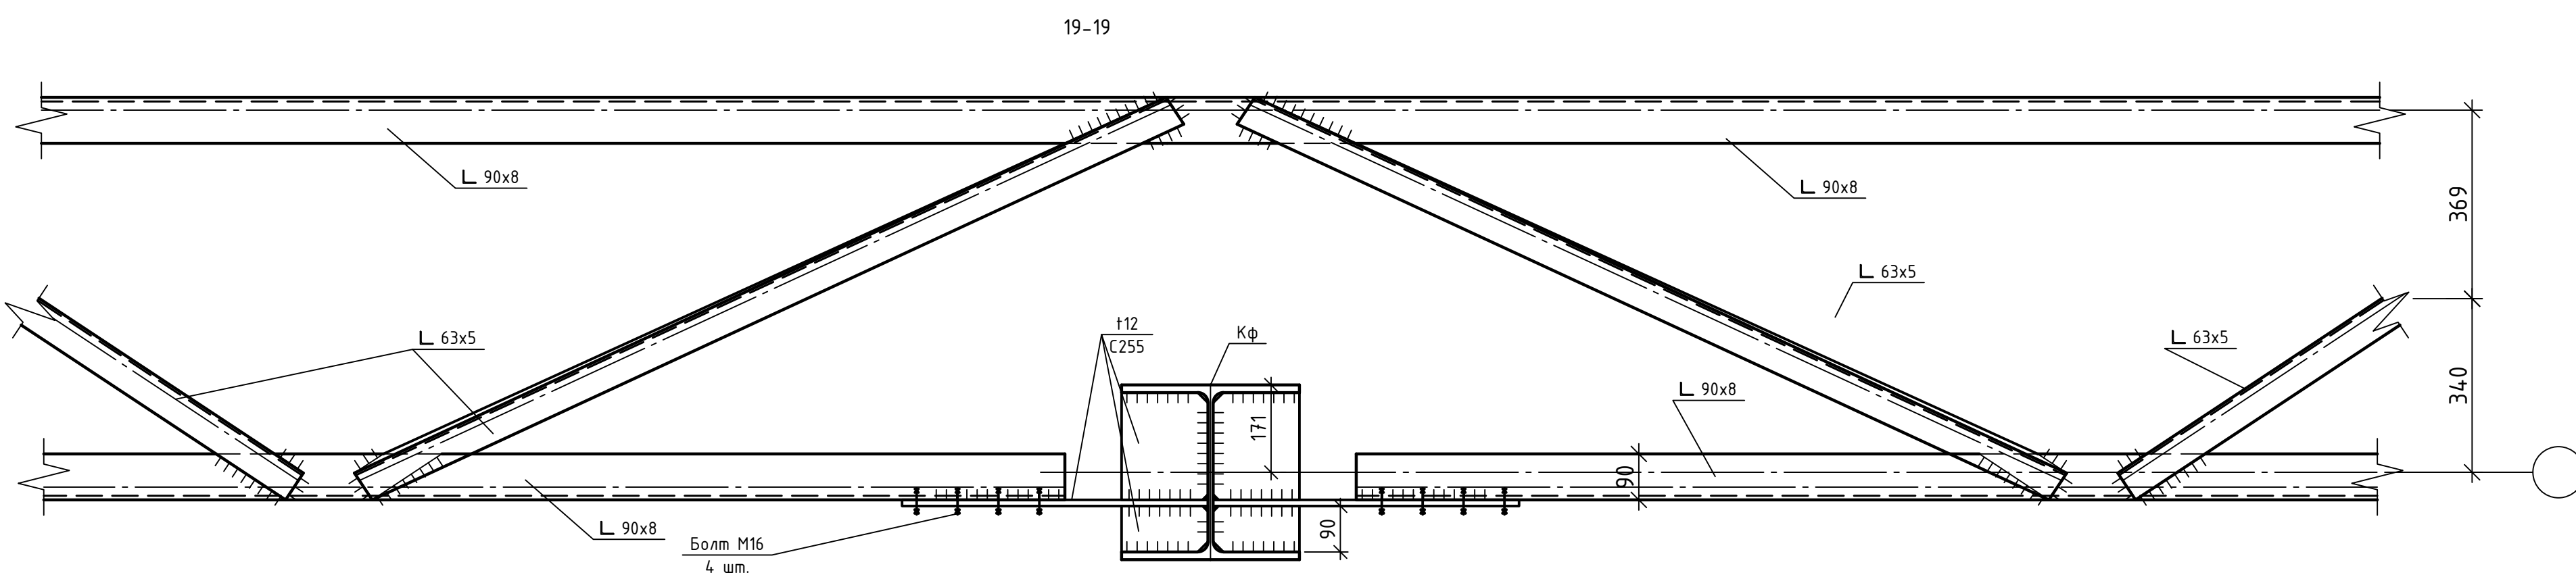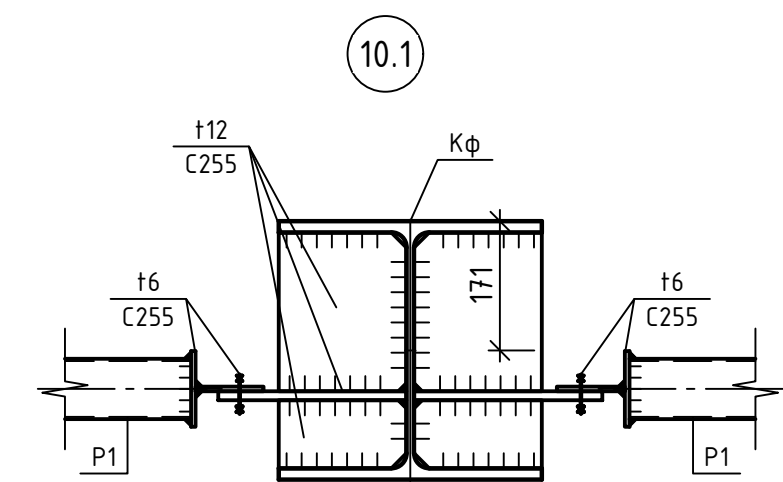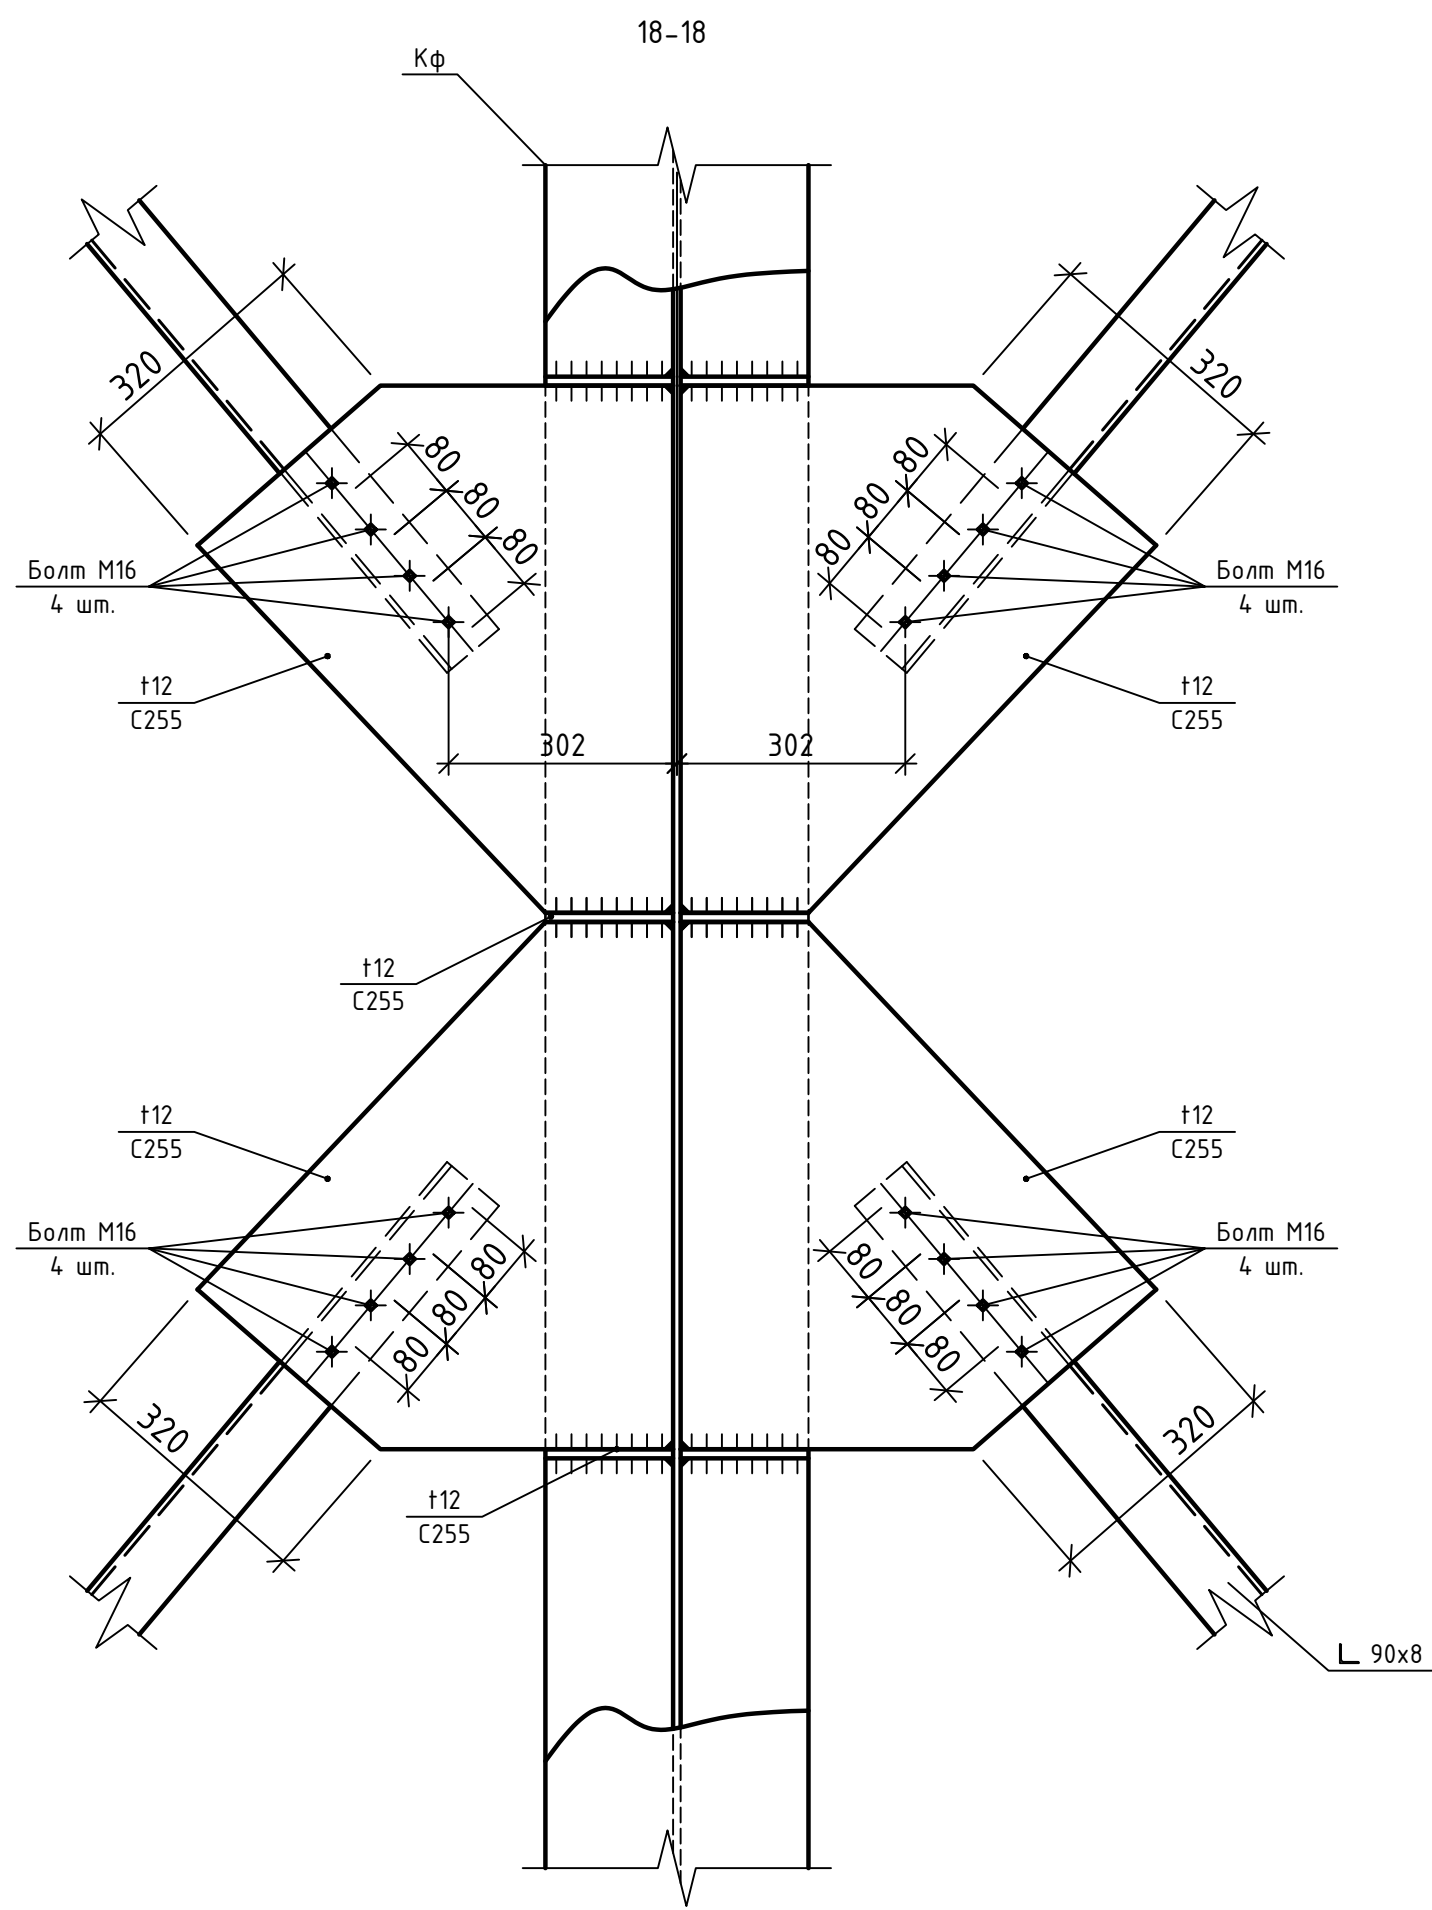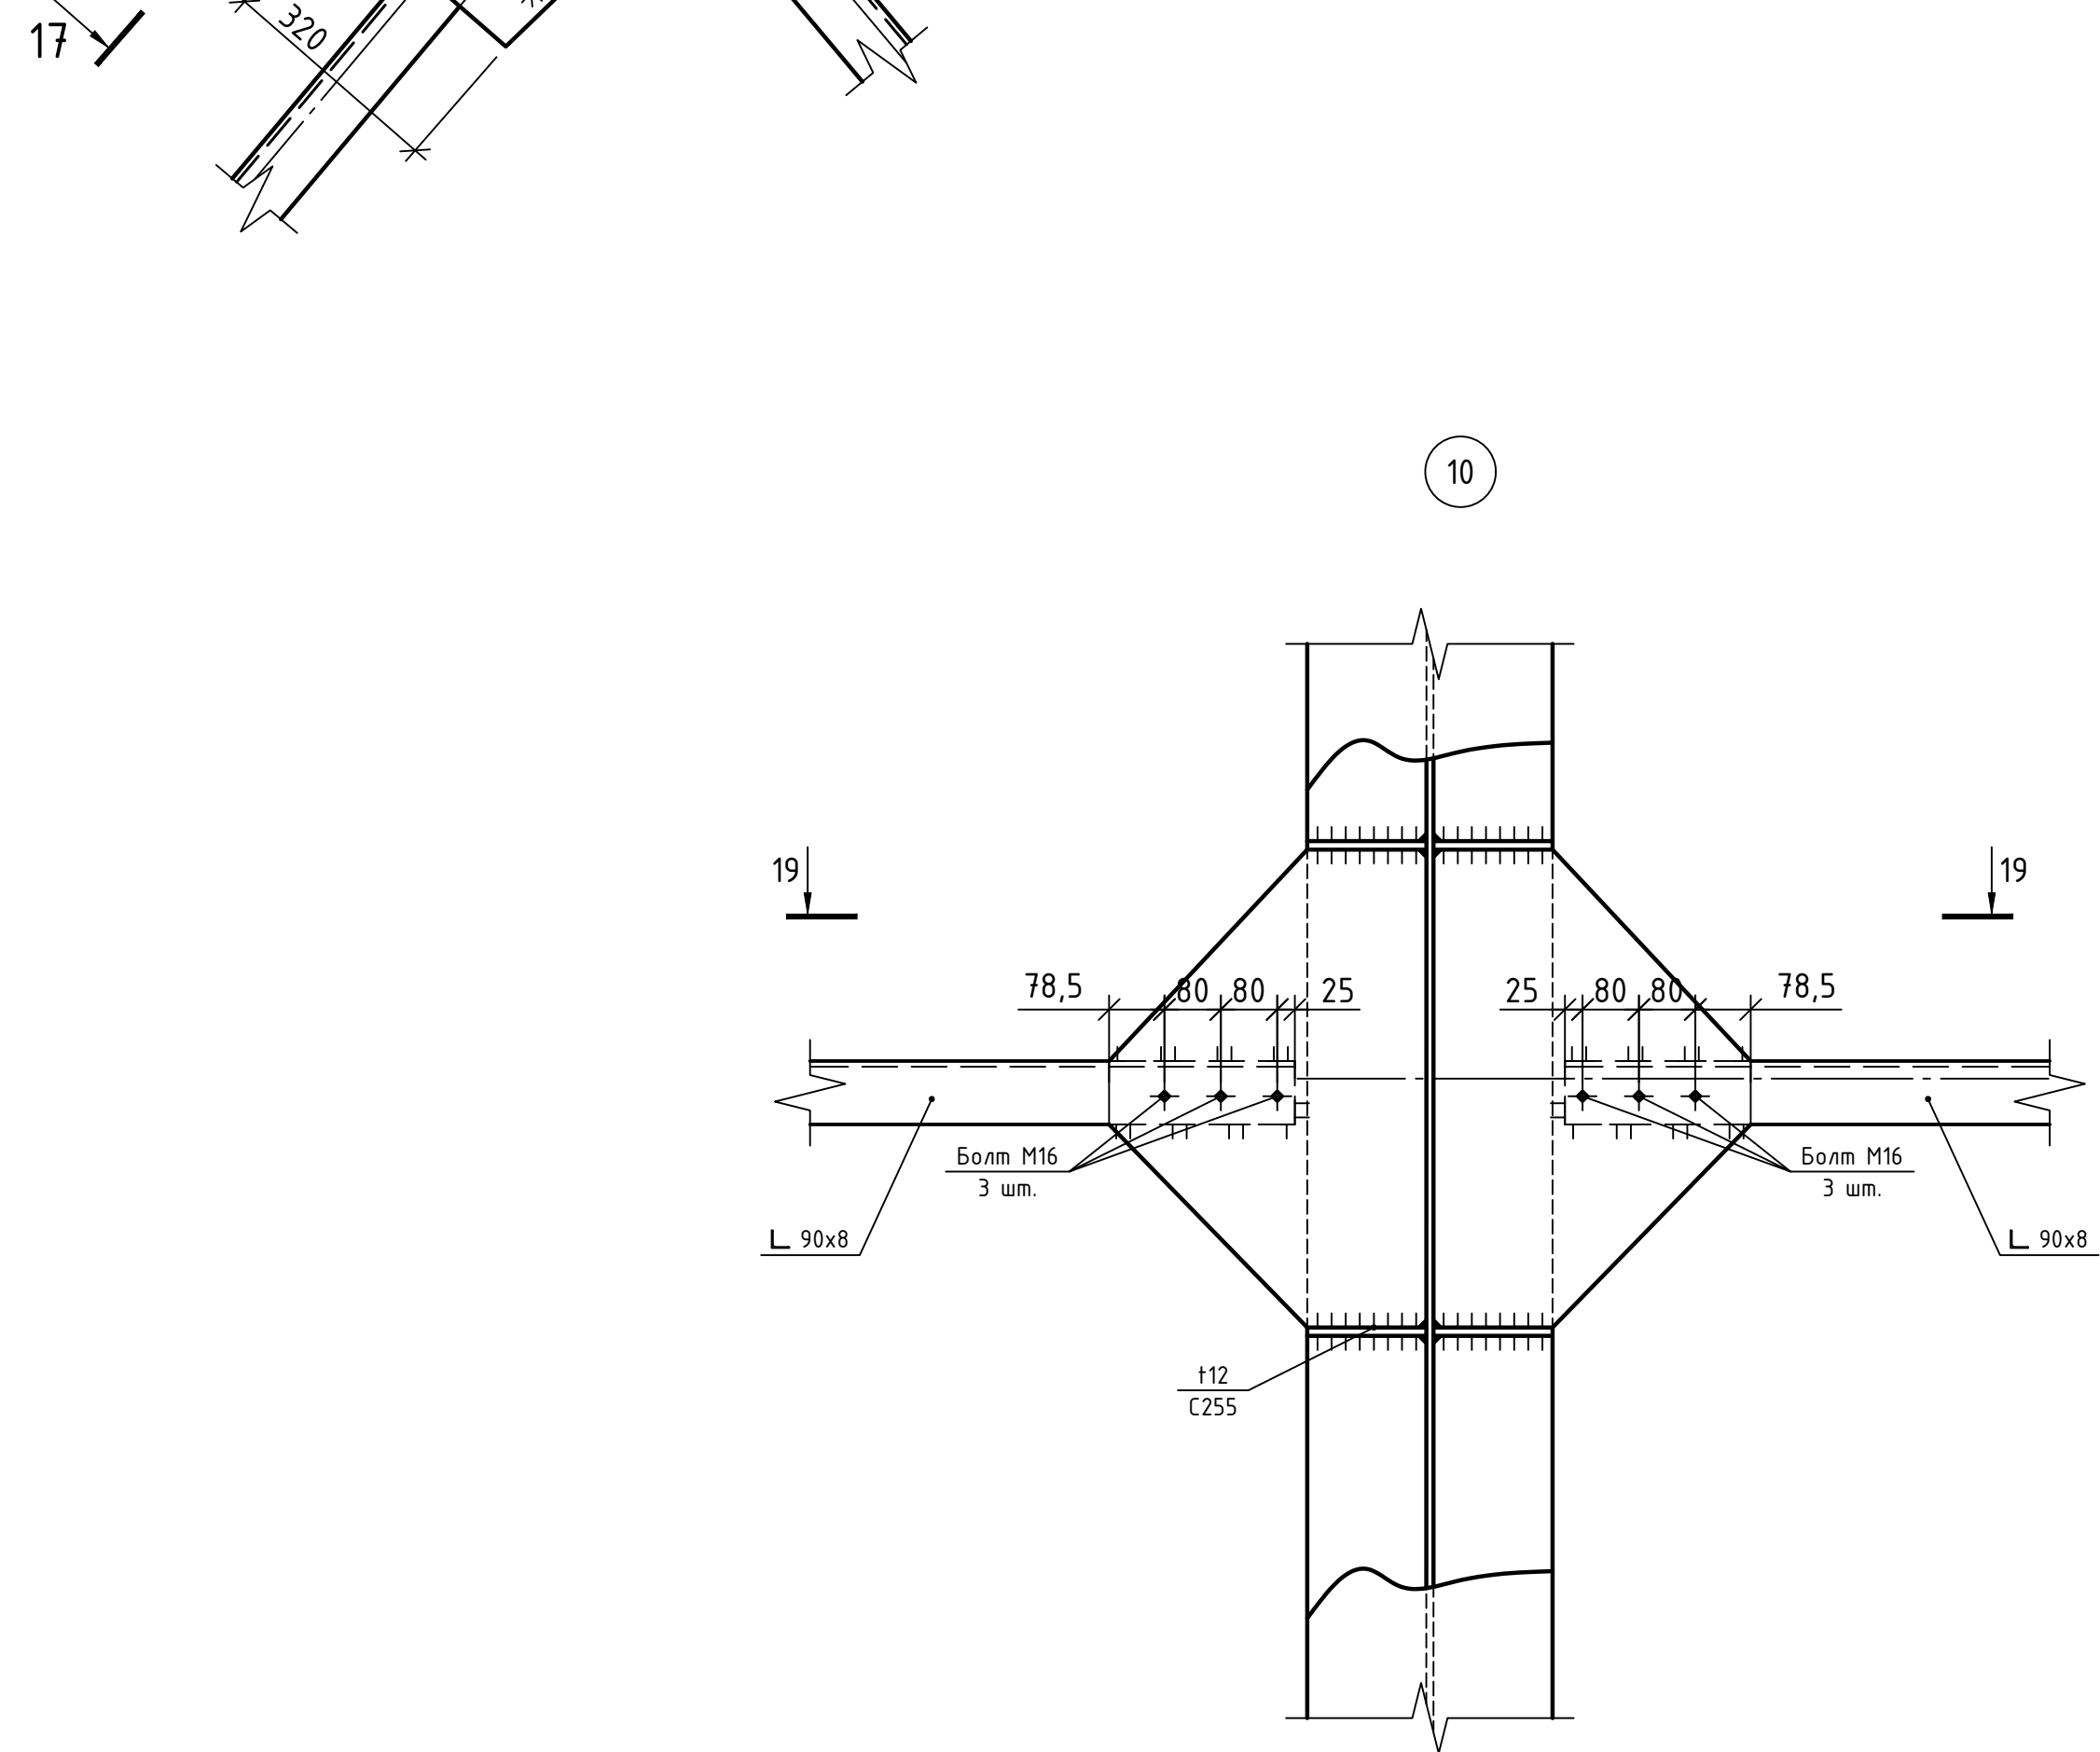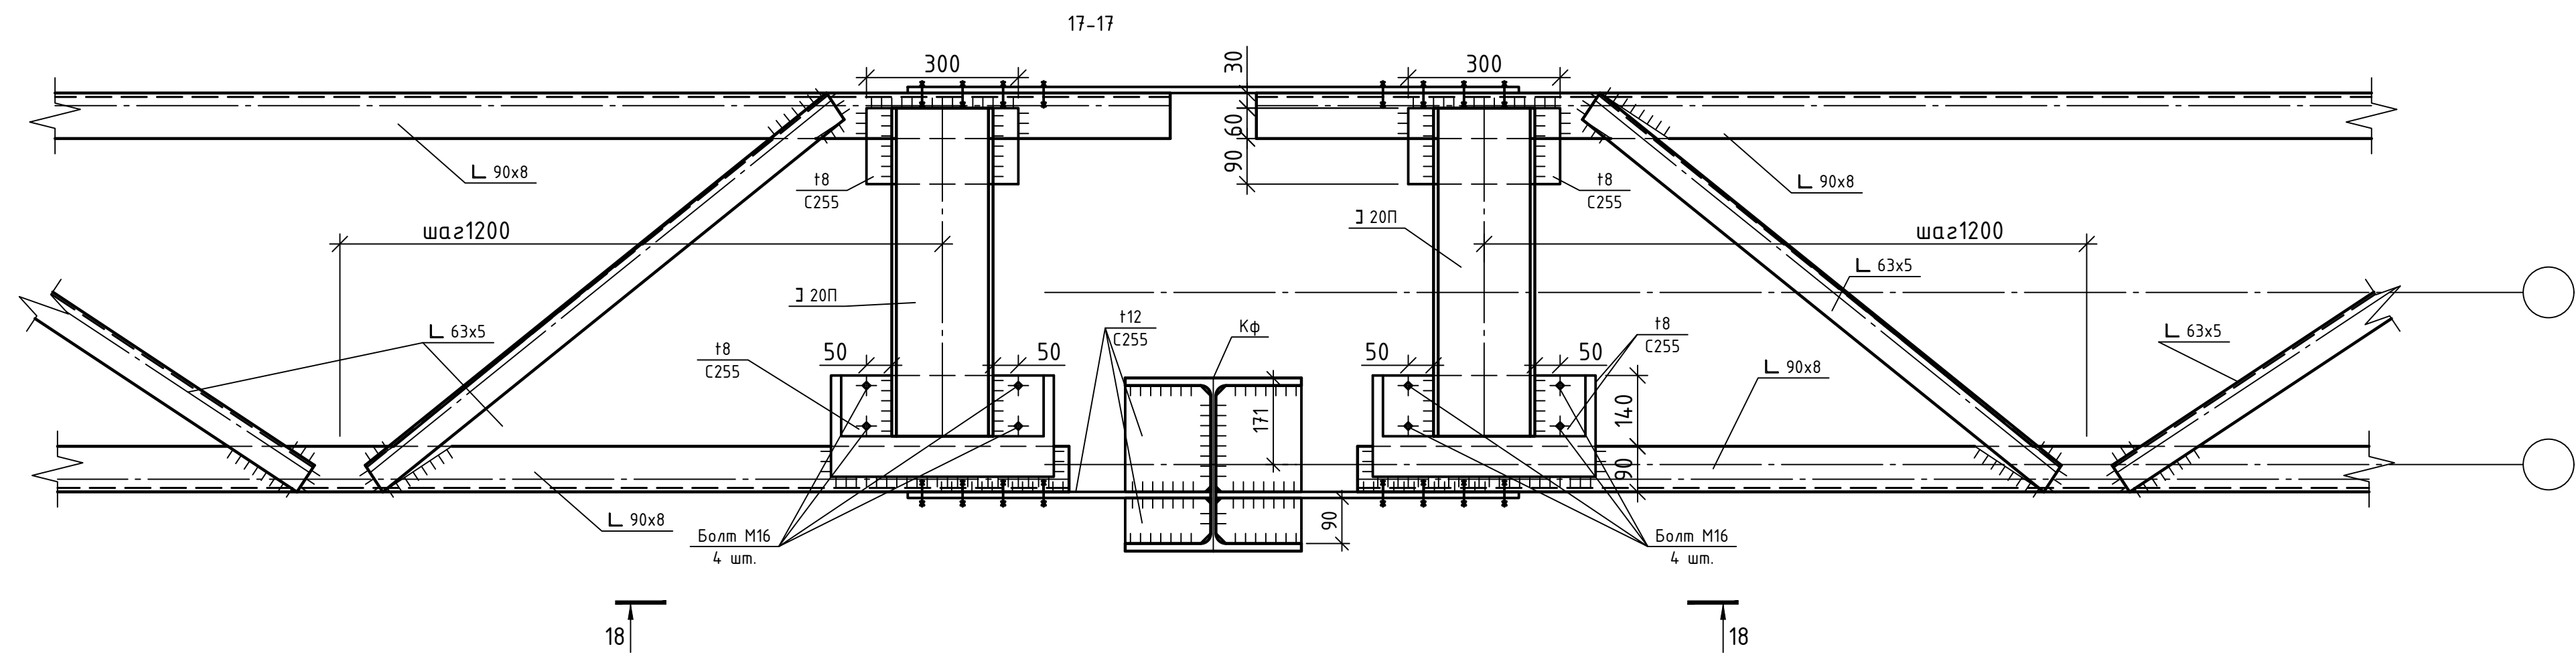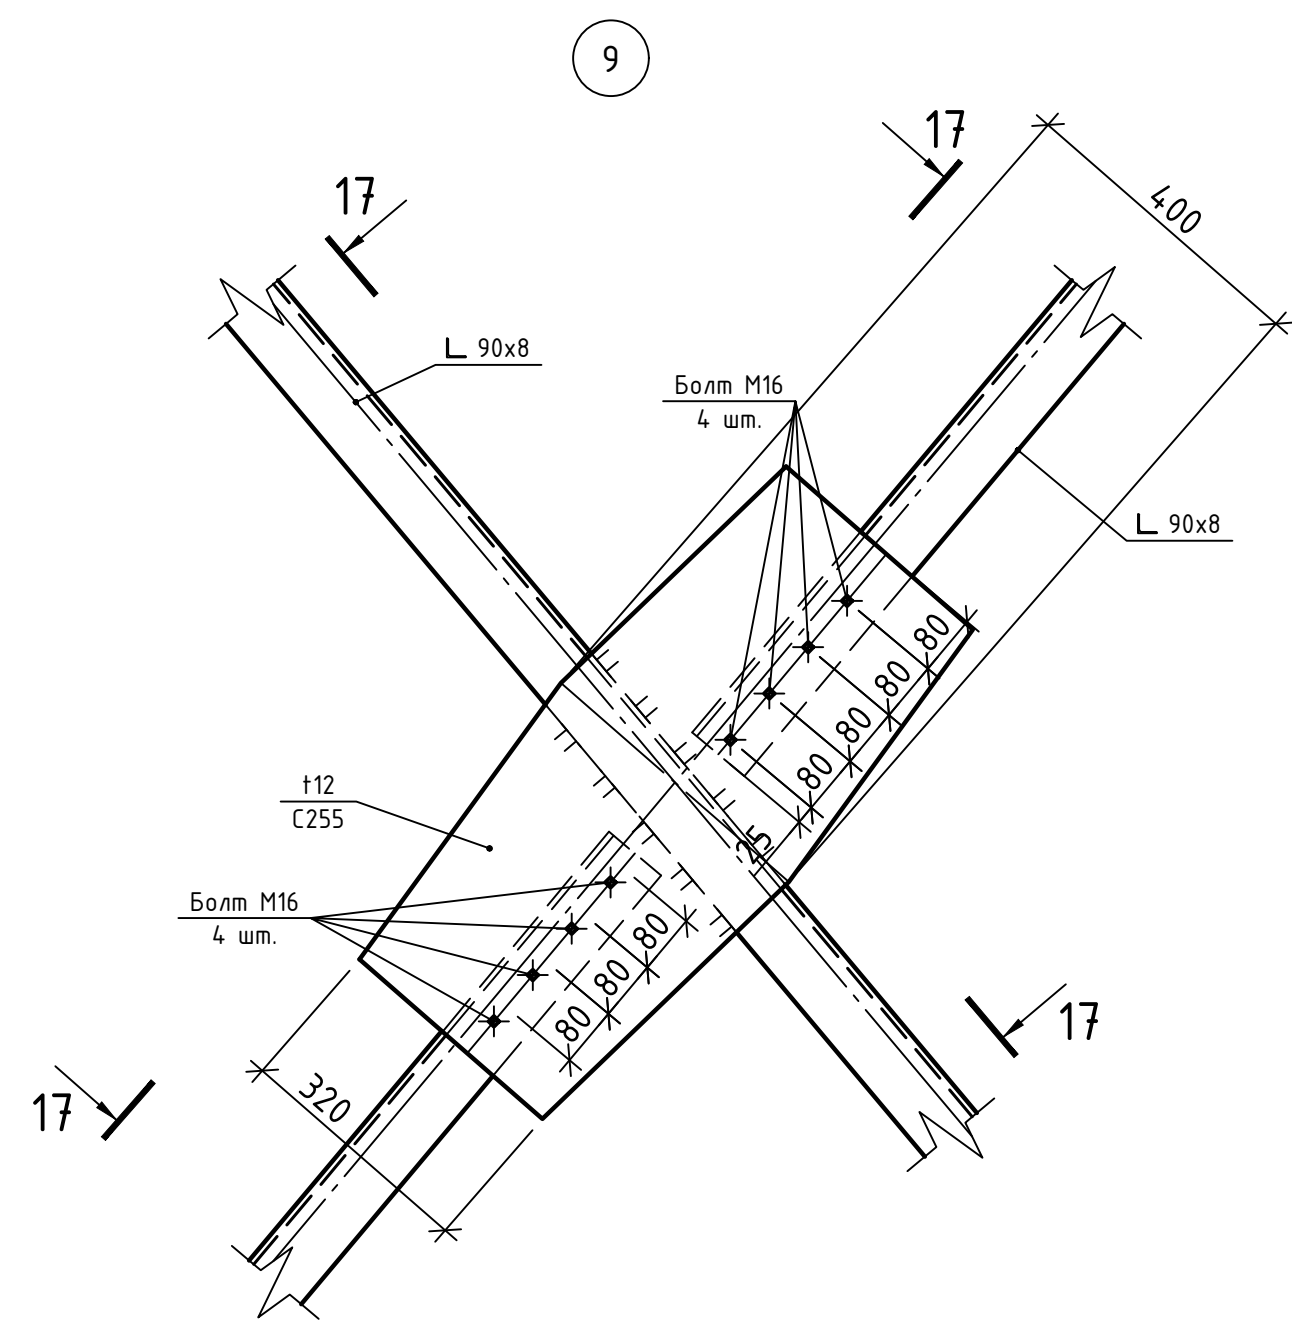

				XXXX-XX-XXXX		
				XXXXXXXXXXXXXXXXXXXX		
Изм.	Кол.уч.	Лист	№ док.	Проб.	Дата	
Разработал	Проектировщик					
				Стандия	Лист	Листов
				р	7	
				XXXXXXXXXXXXXXXXXXXX		
				Копировал		
				A2		

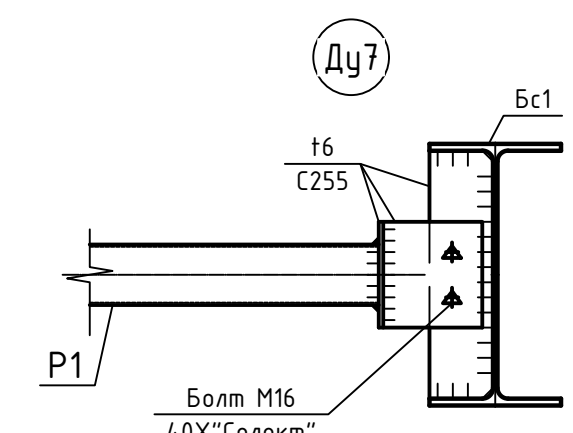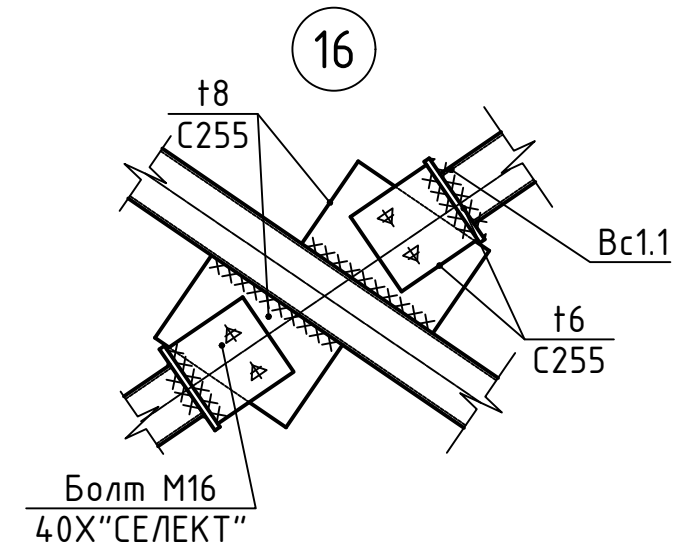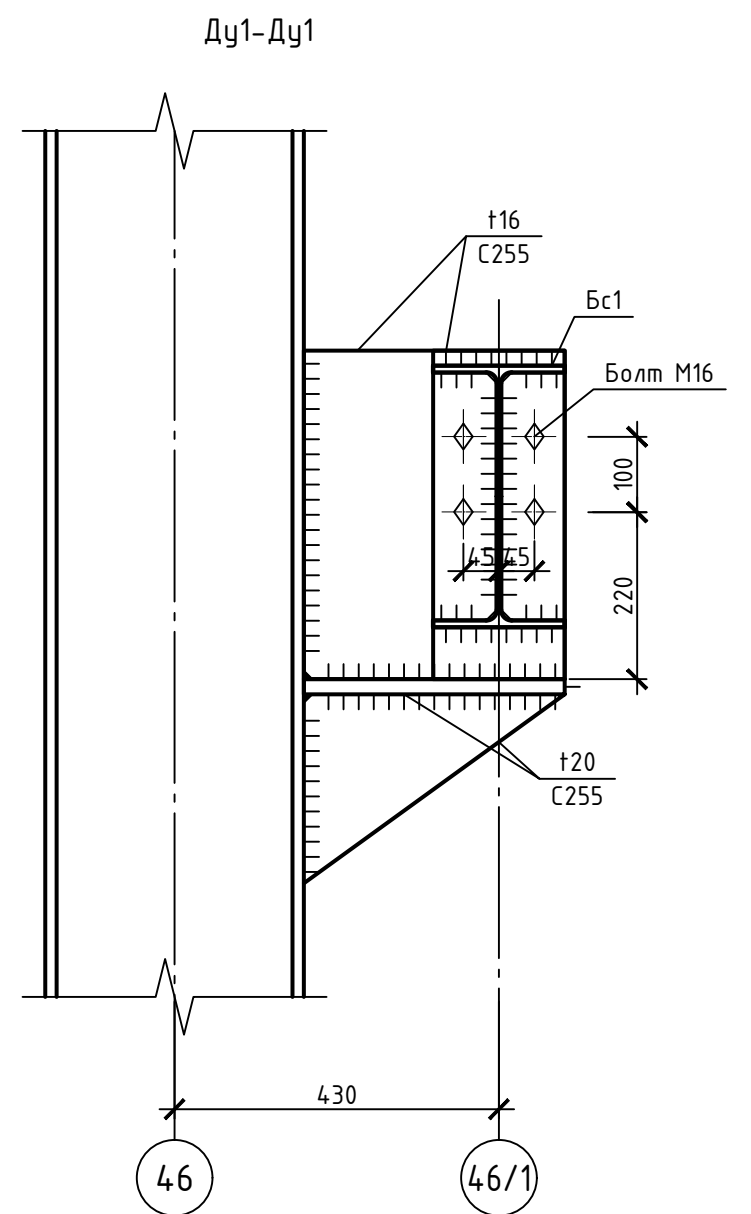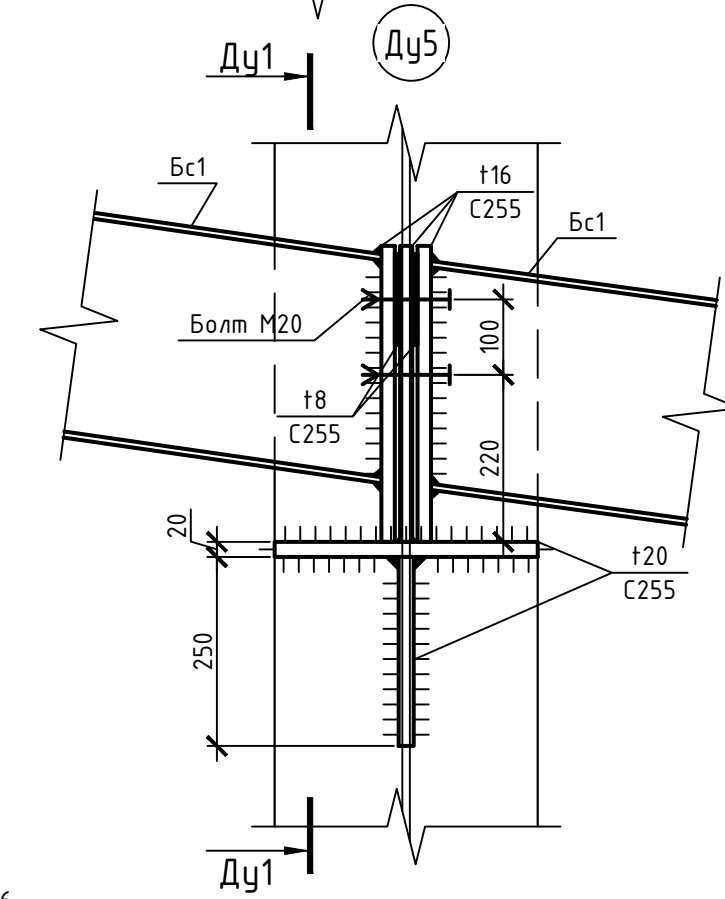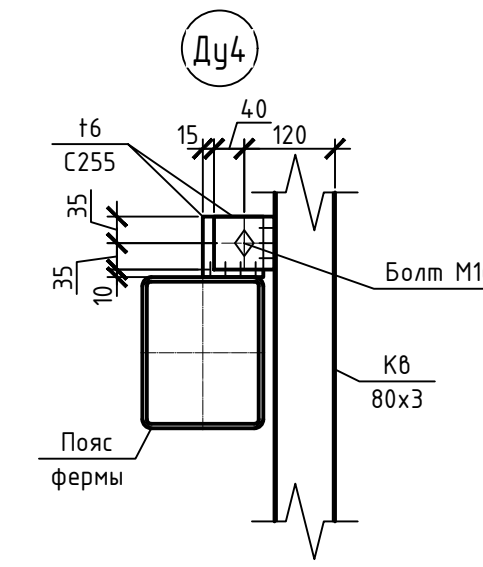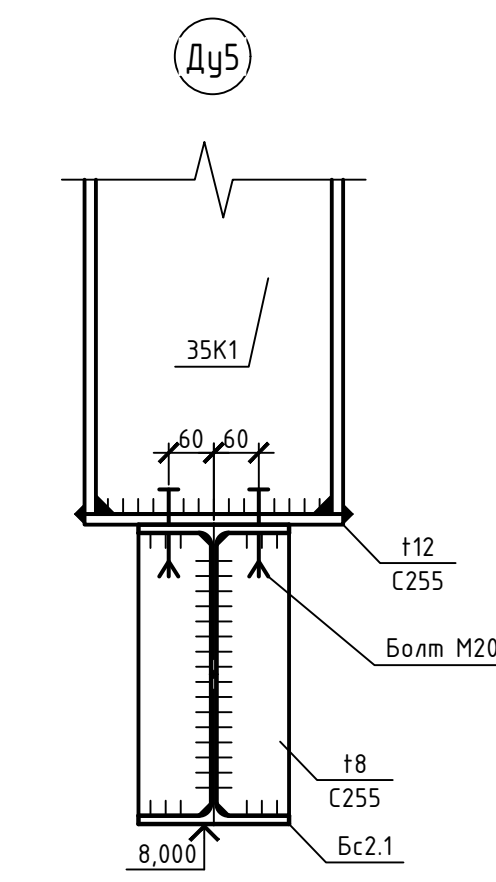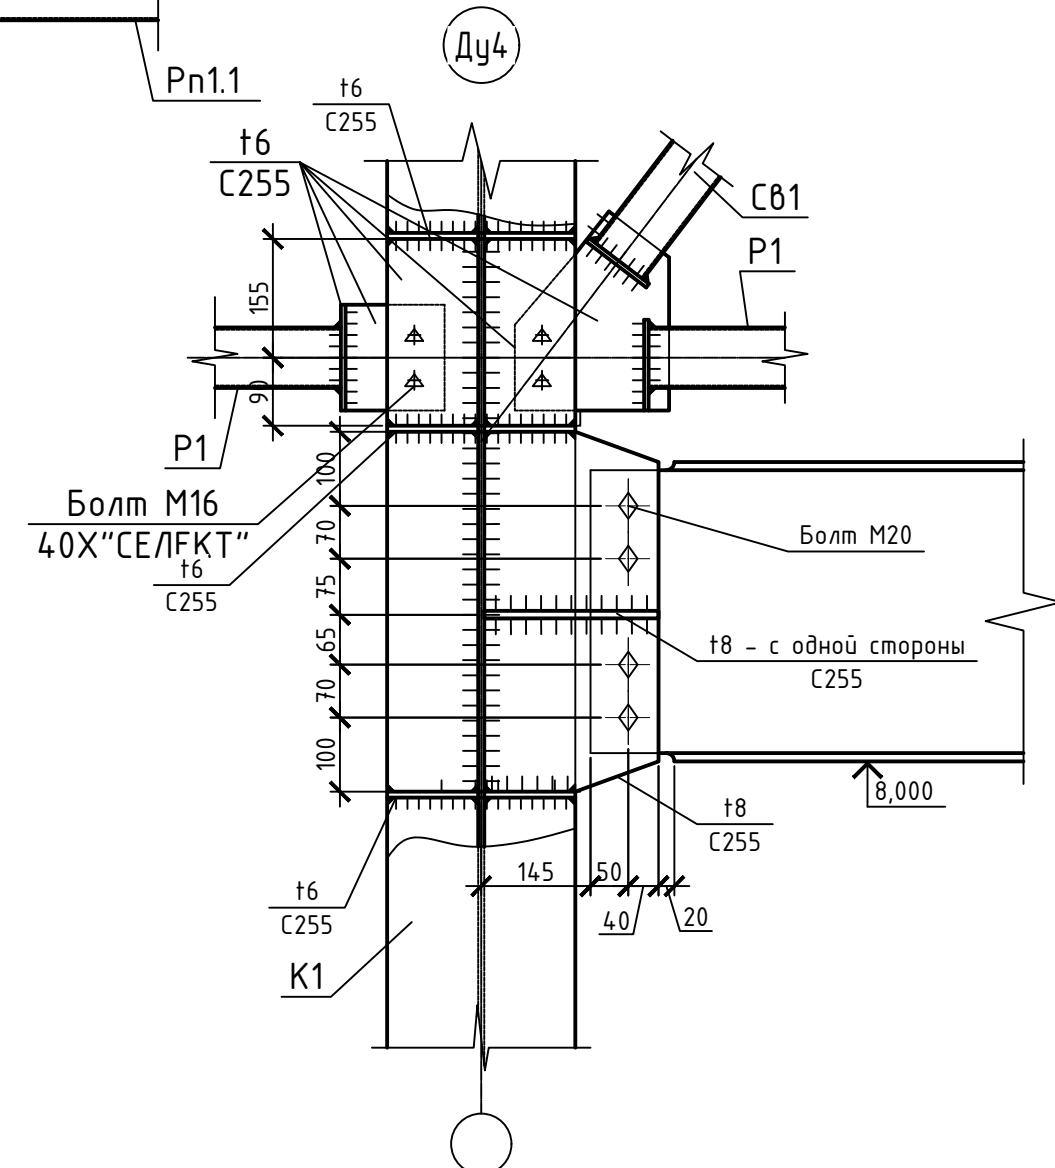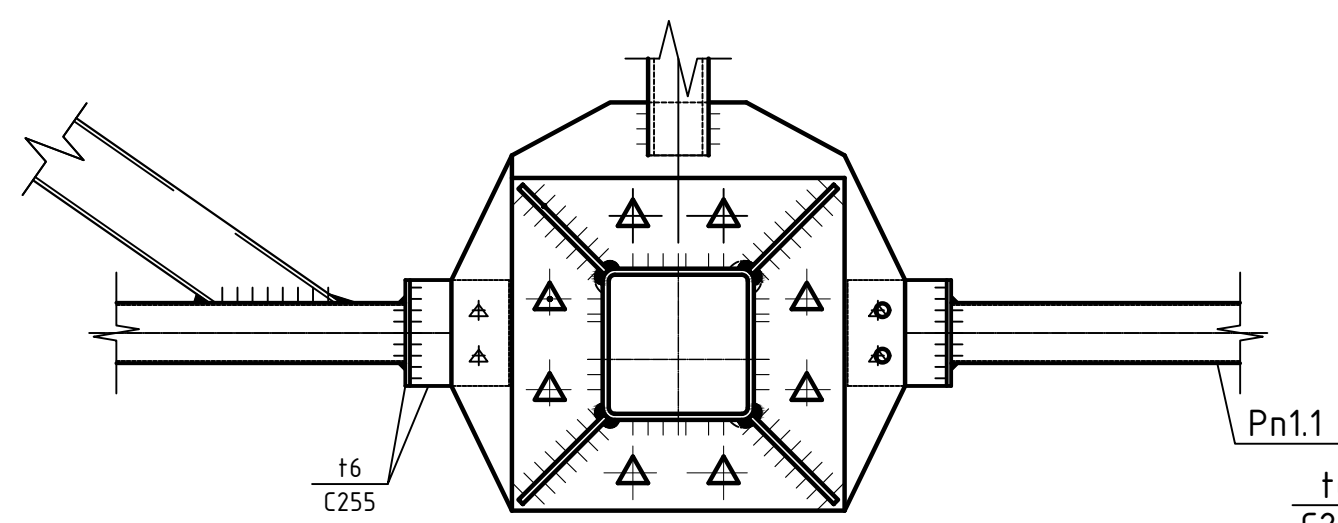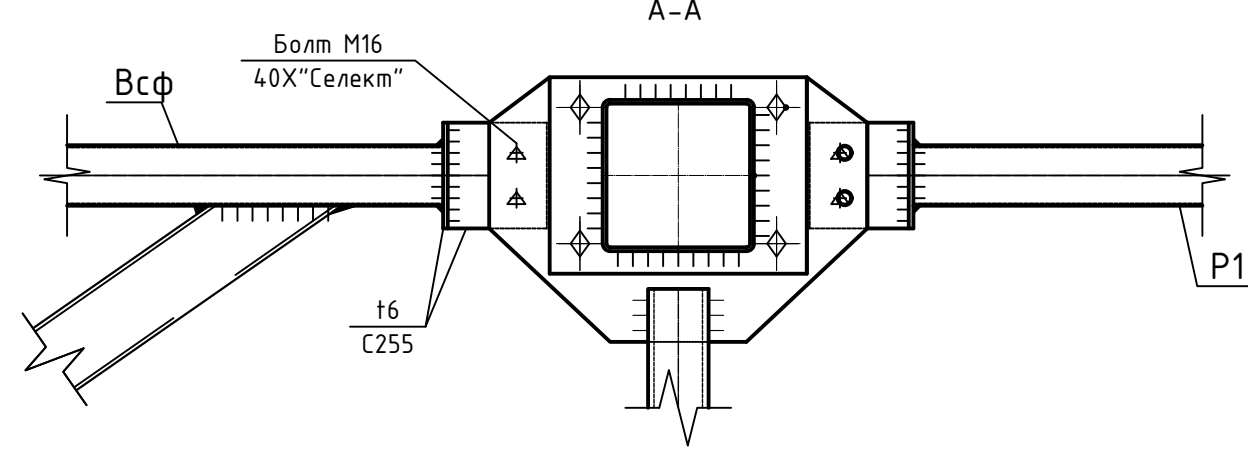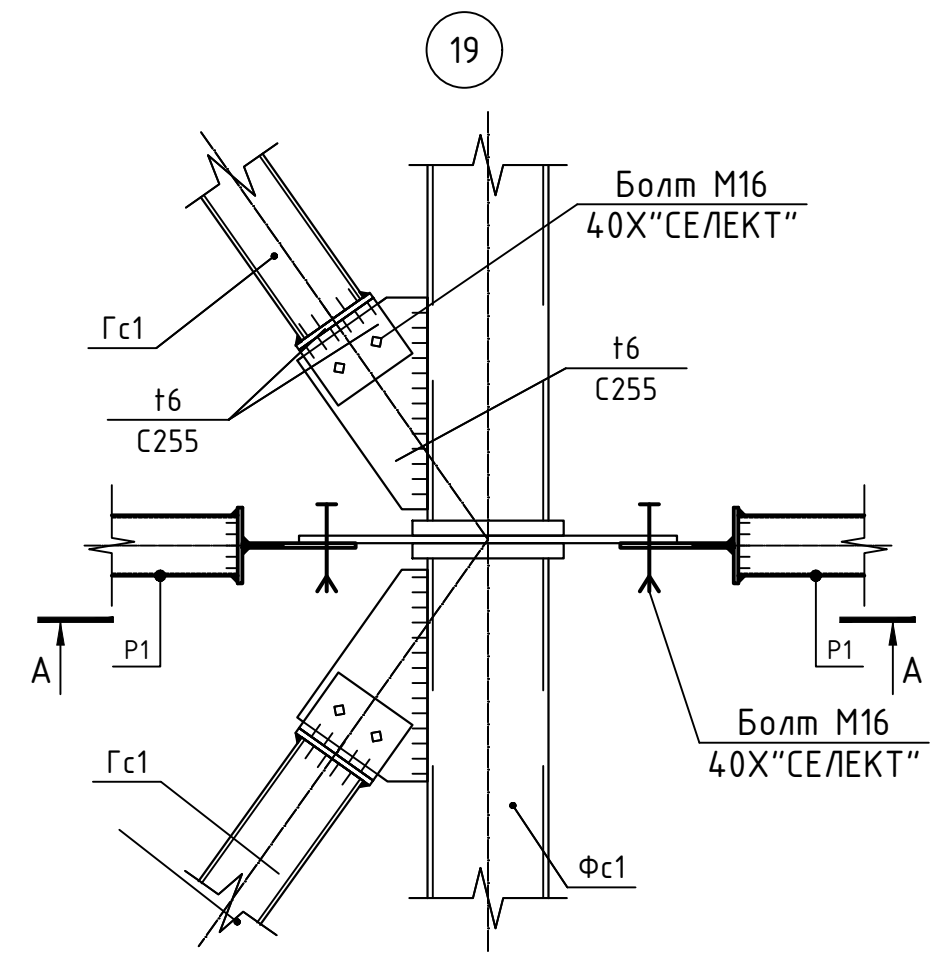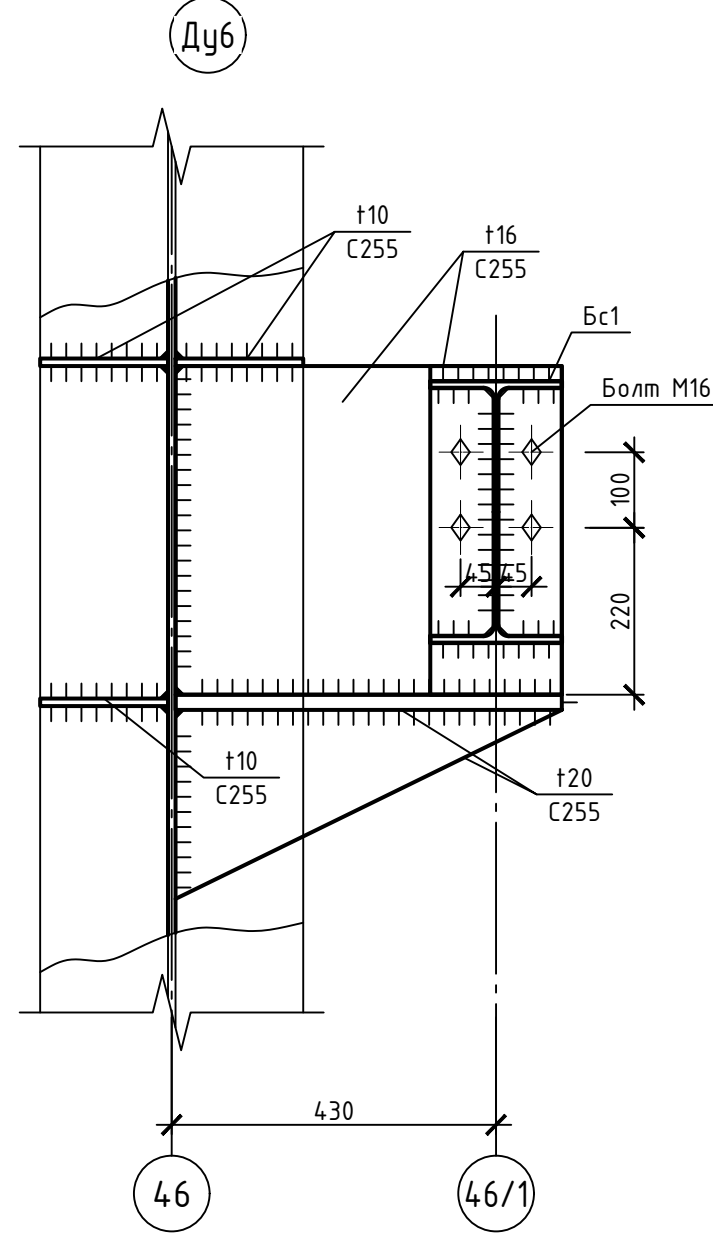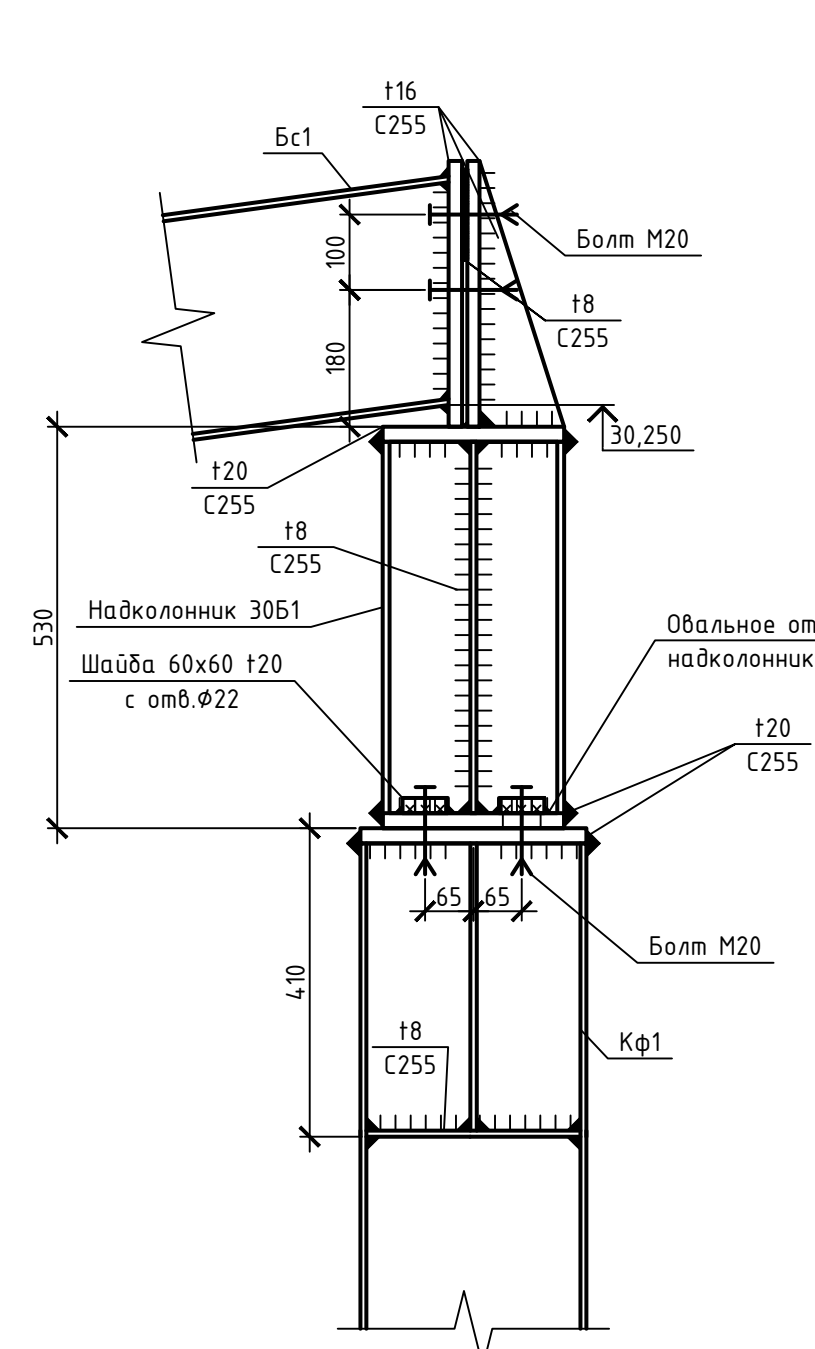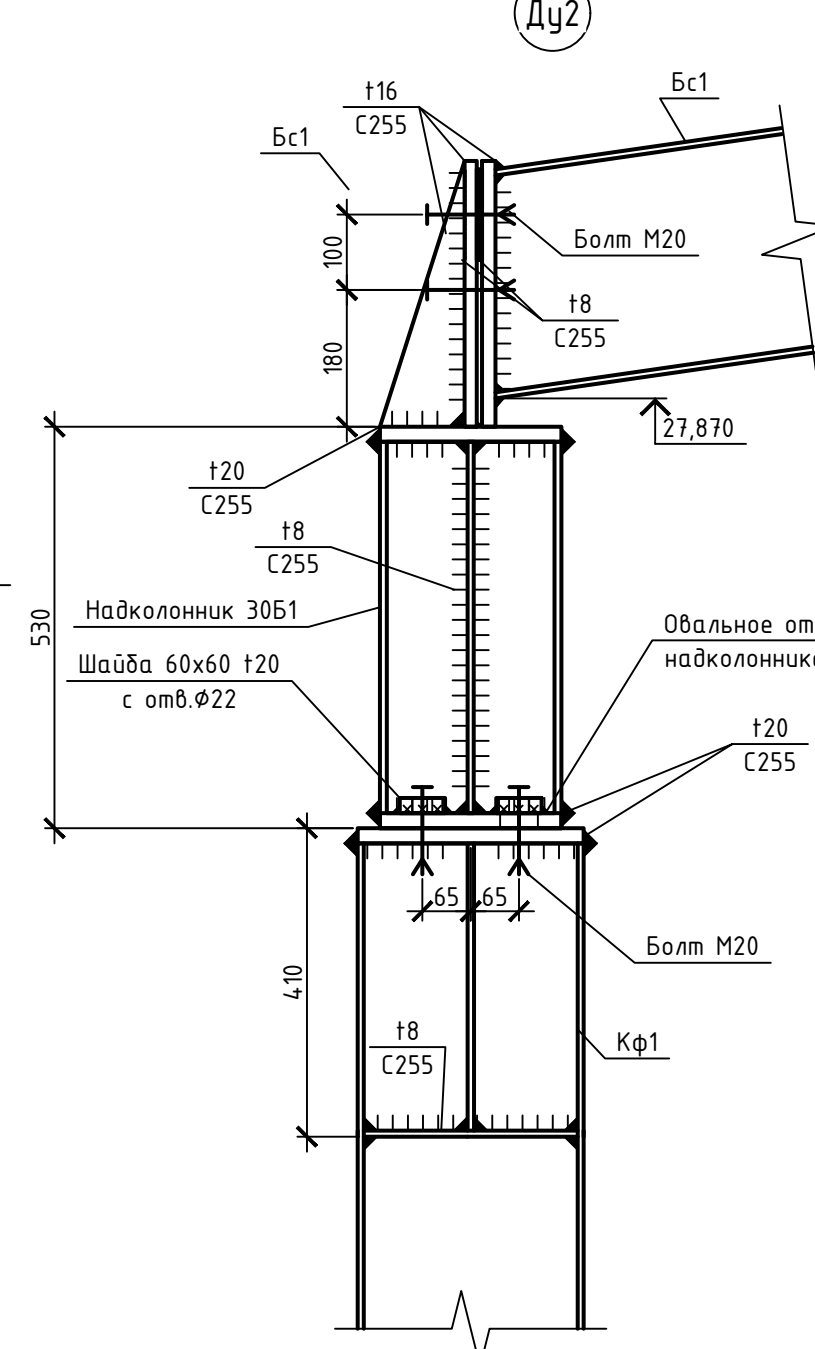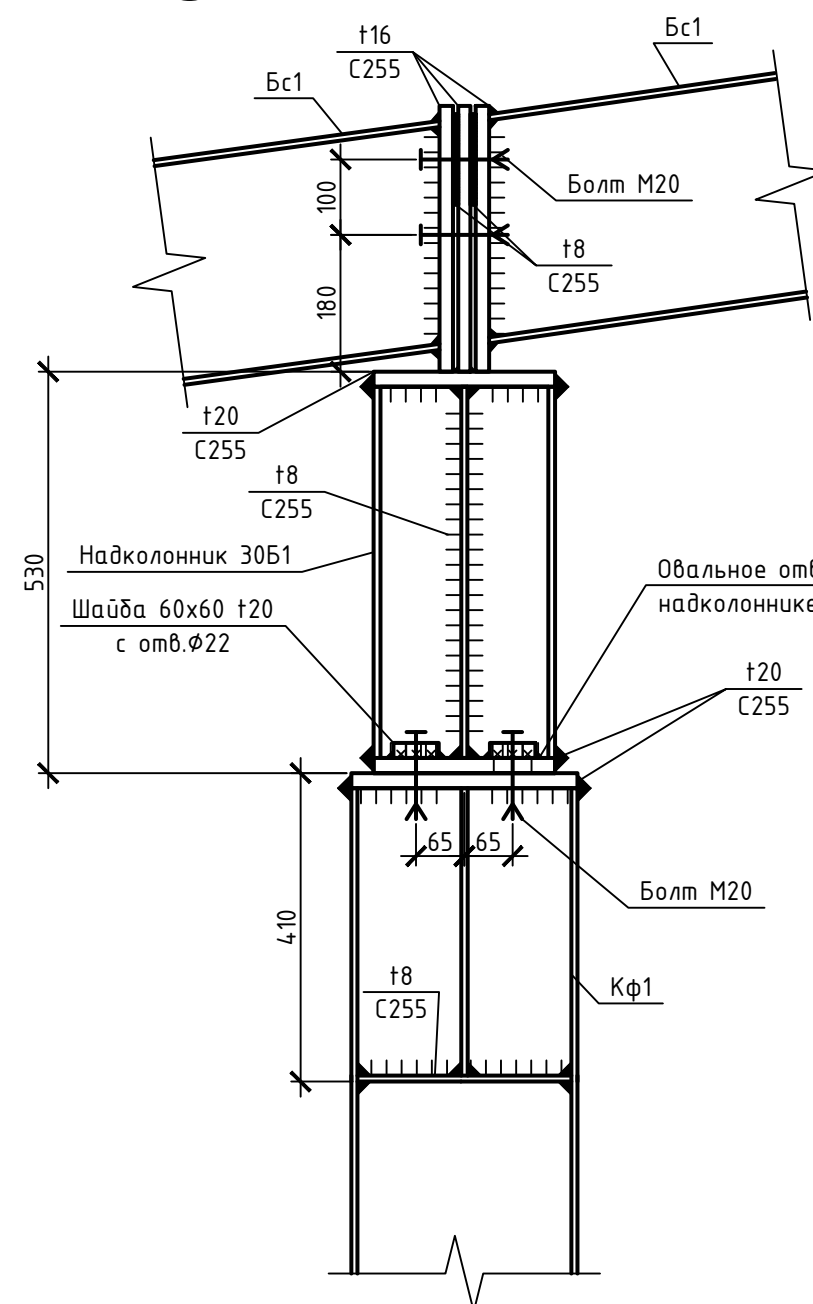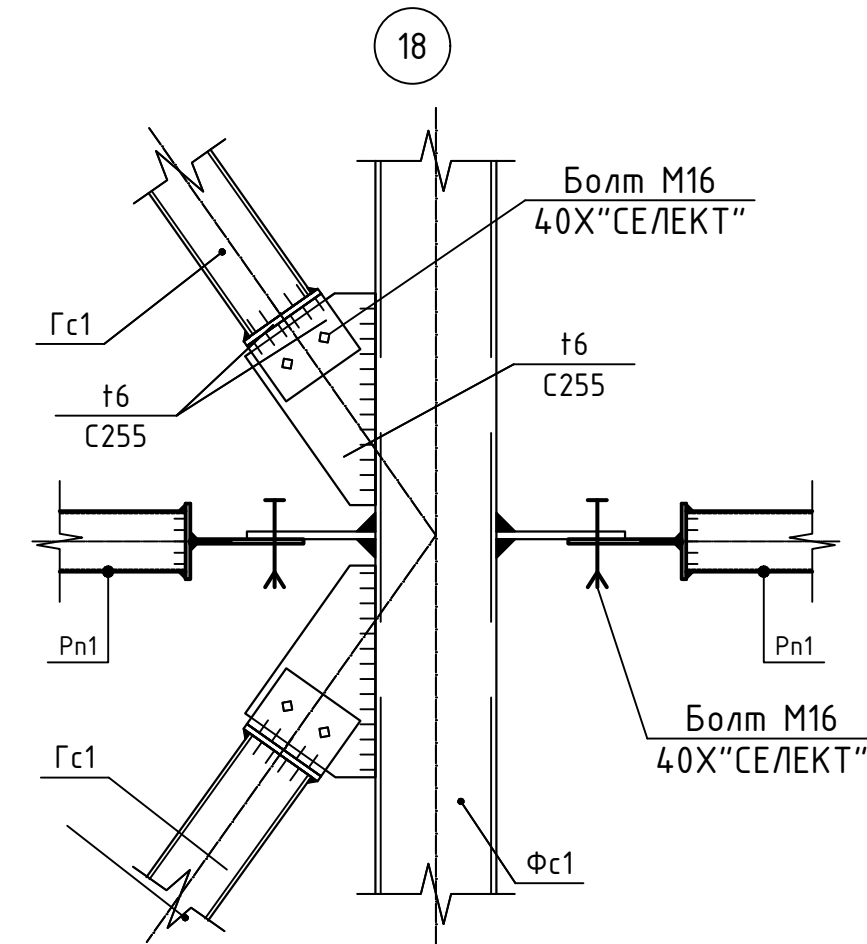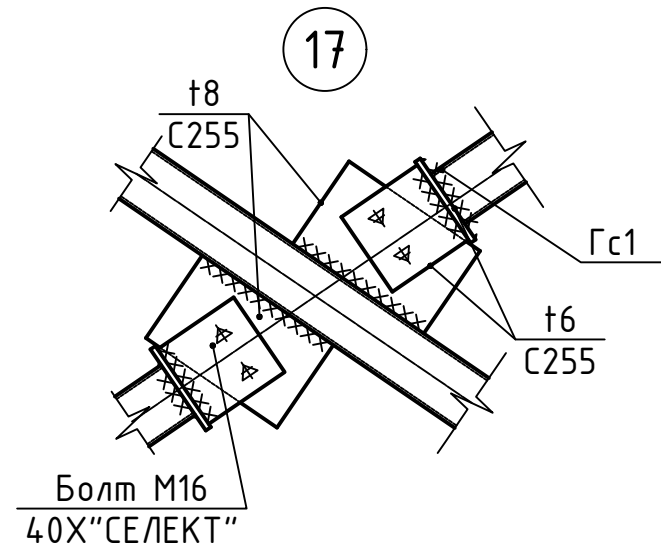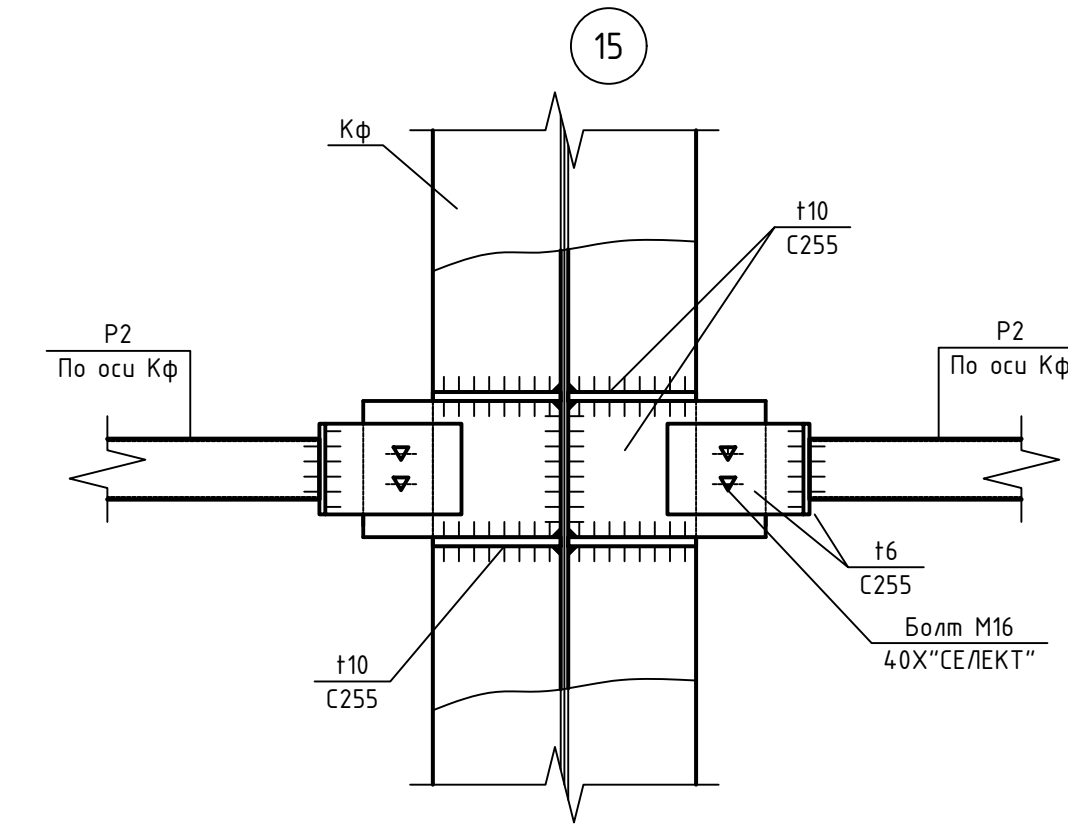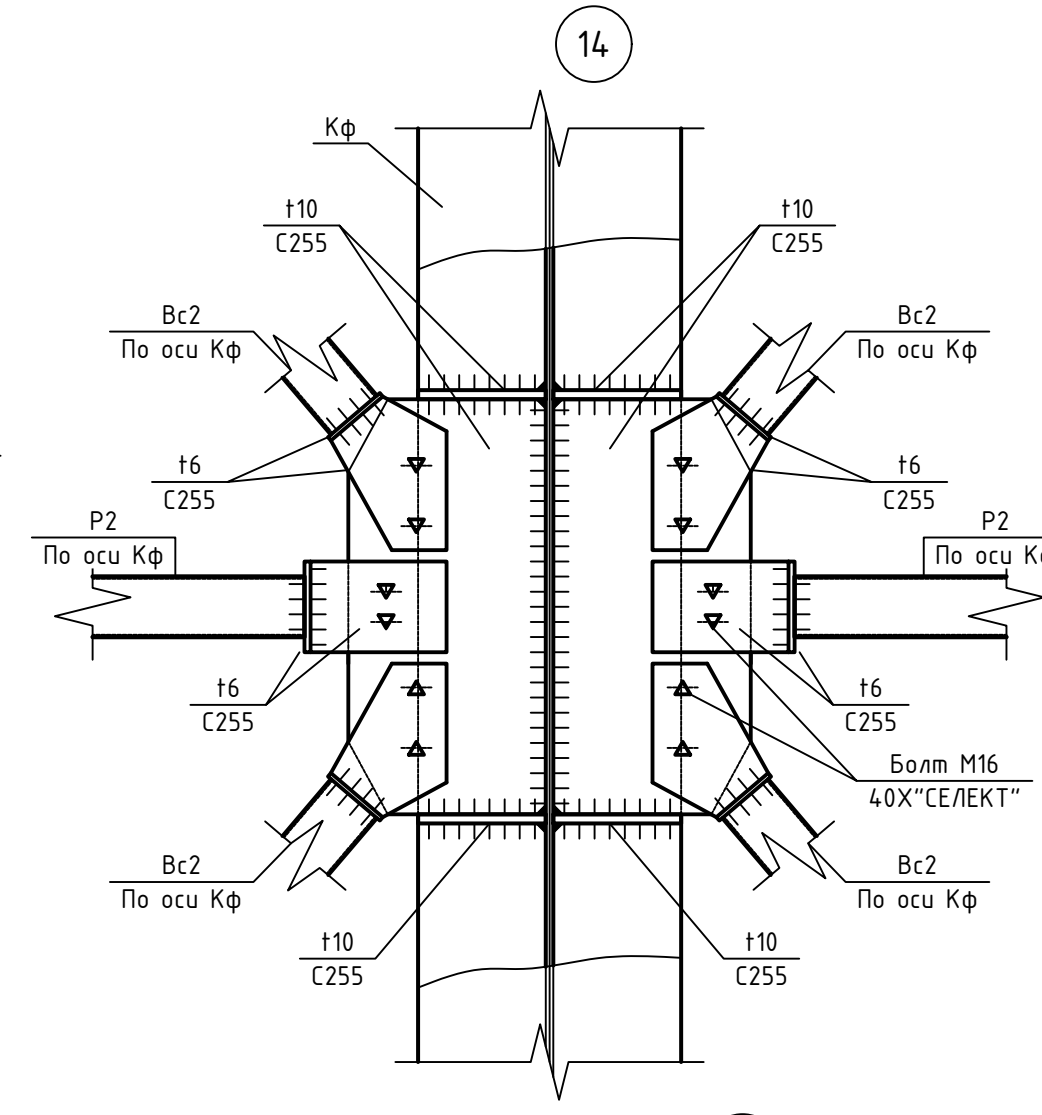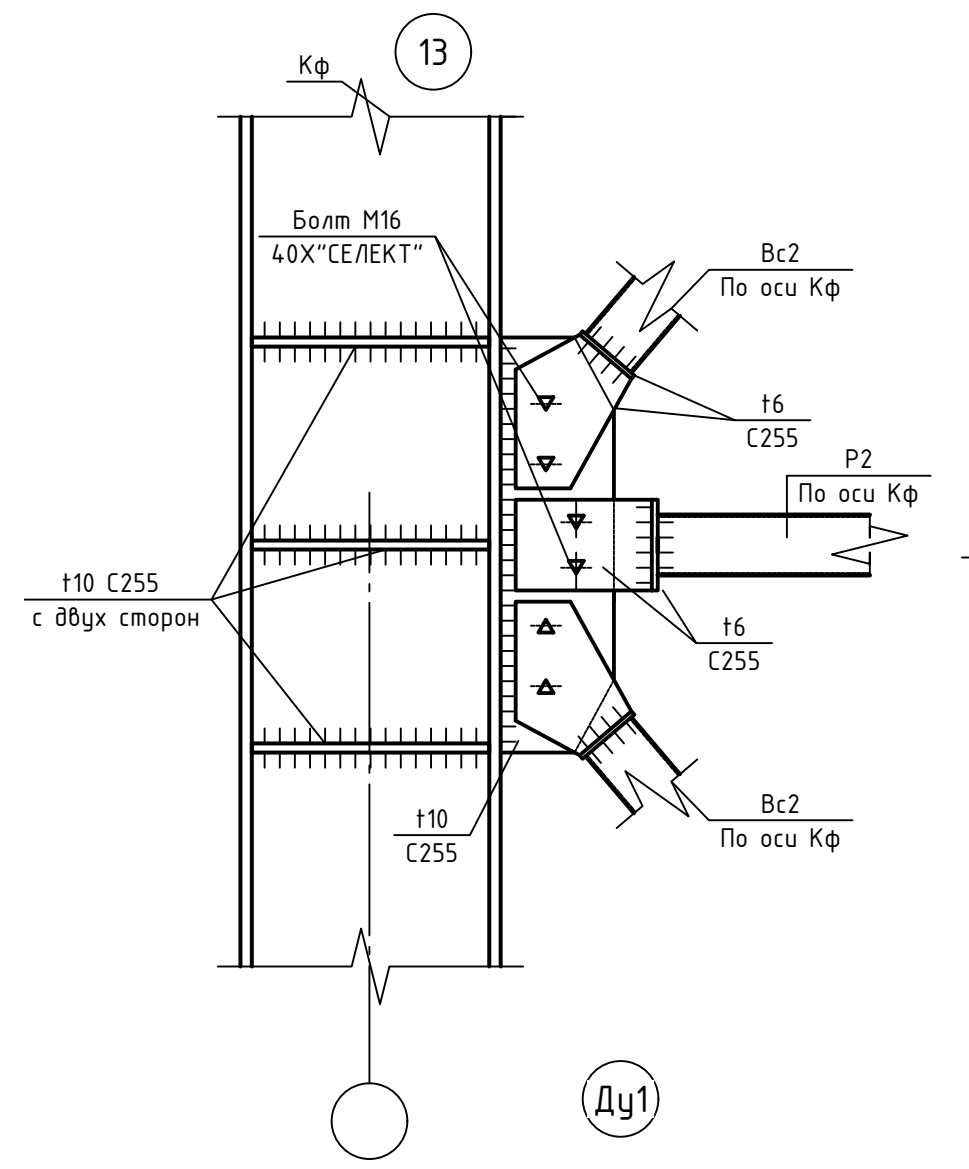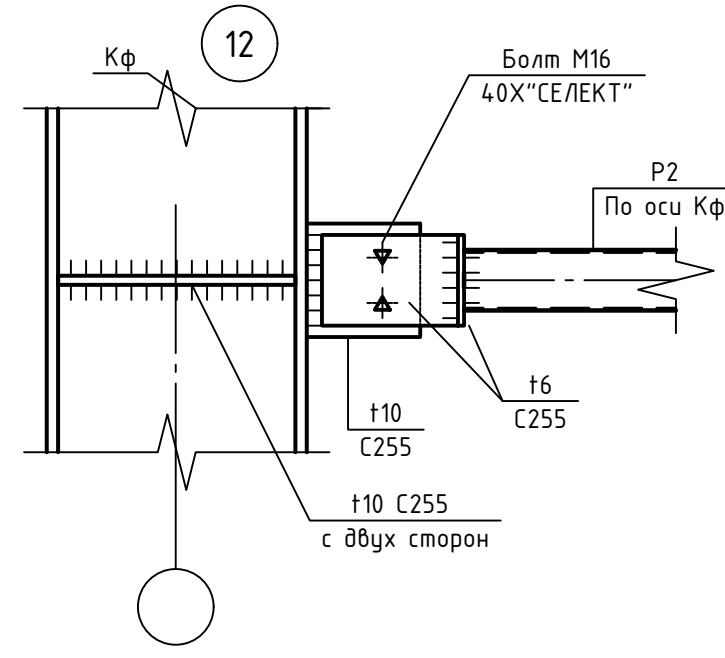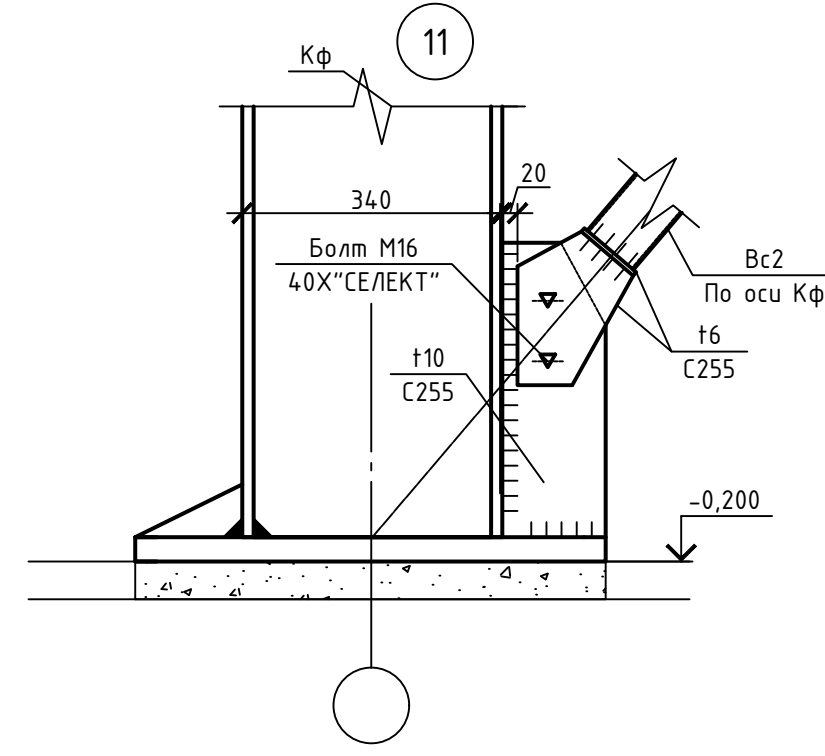

				XXXX-XX-XXXX		
				XXXXXXXXXXXXXXXXXXXX		
Изм.	Колуч.	Лист	№ вкл.	Проб.	Дата	
Разработал	Прасолов					
				Стация	Лист	Листов
				р	8	
				XXXXXXXXXXXXXXXXXXXX		

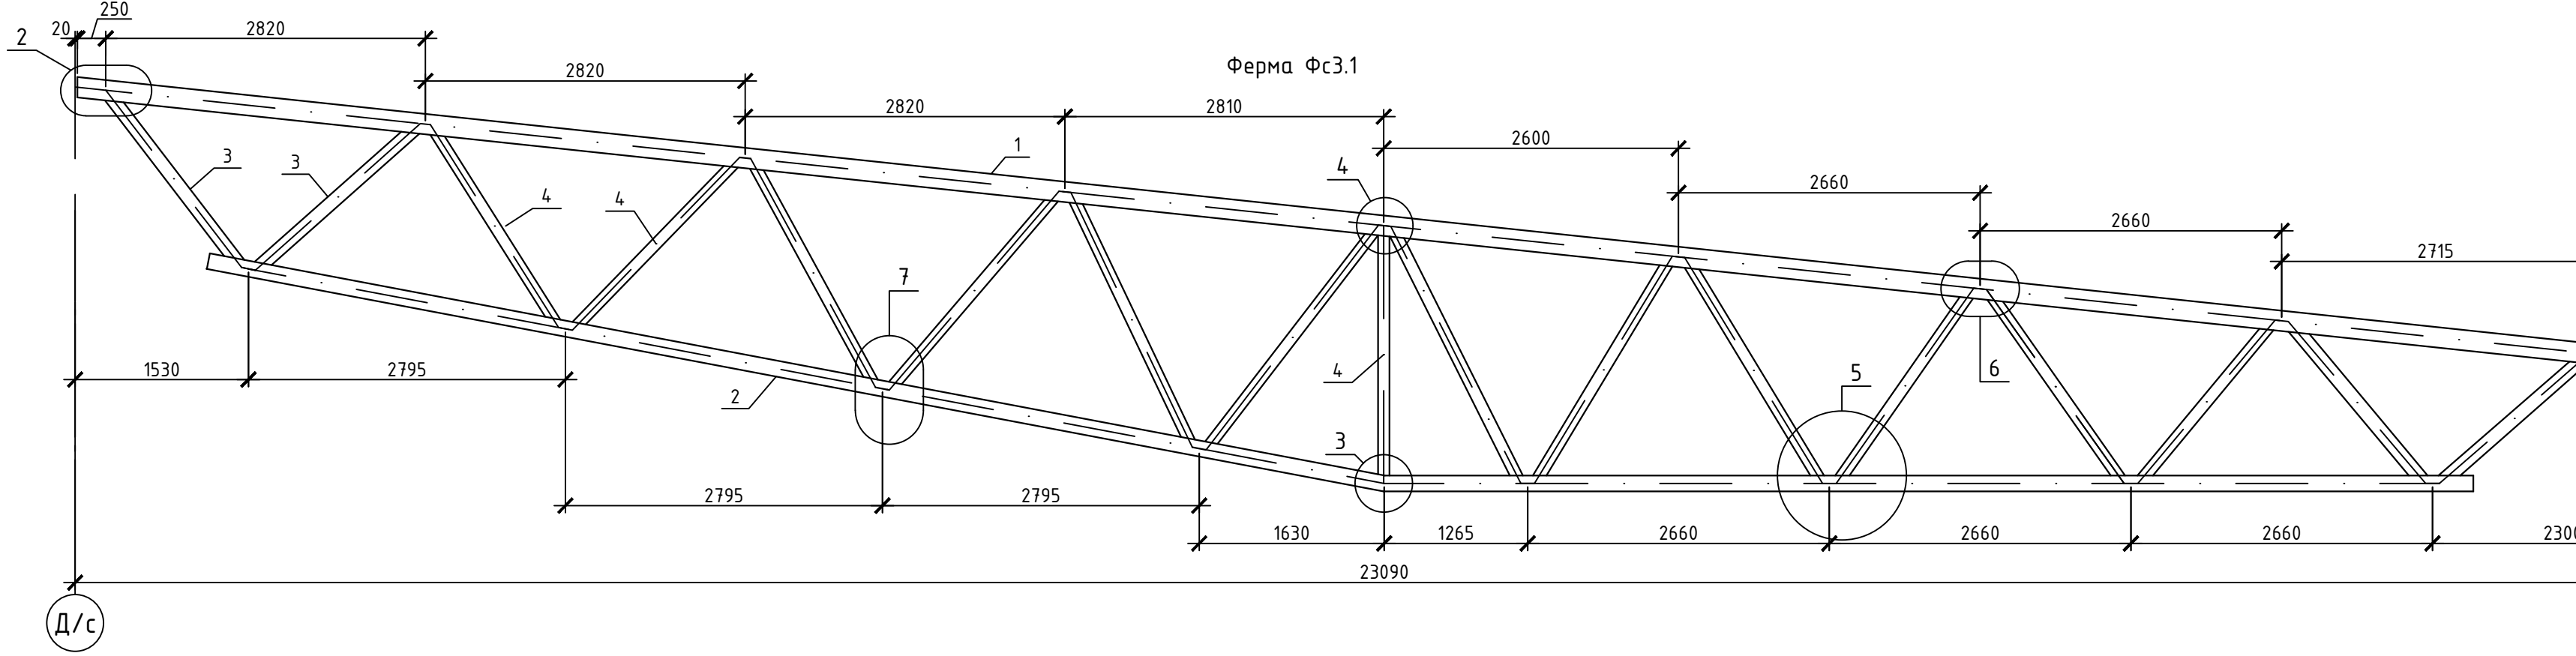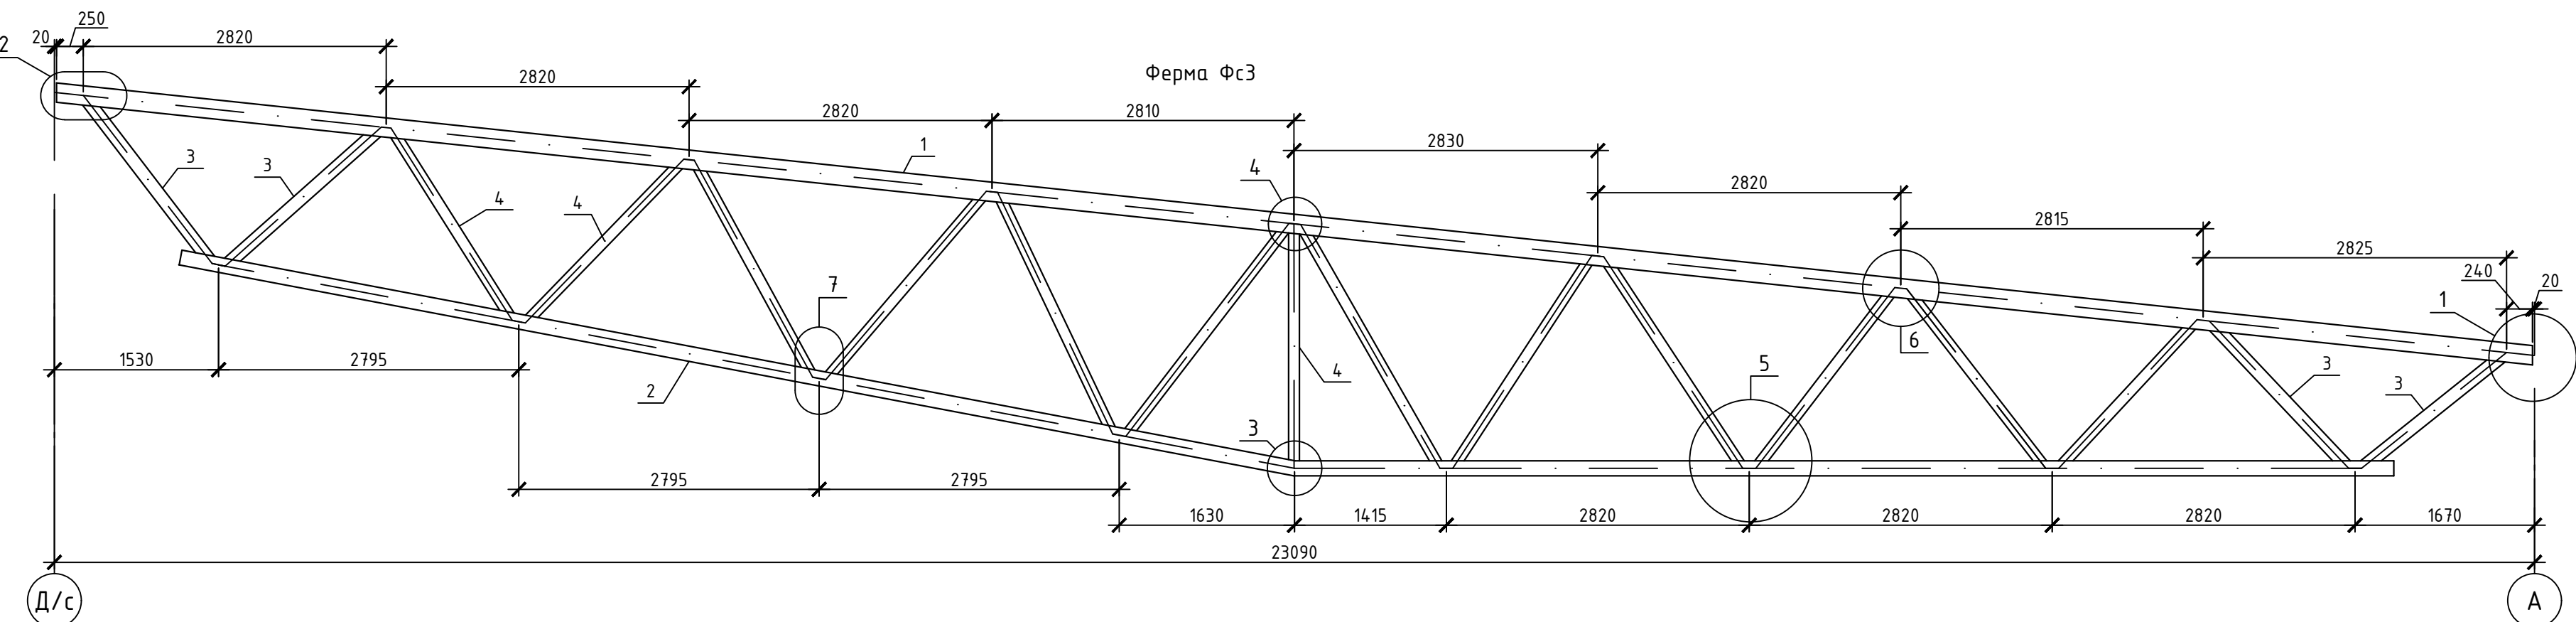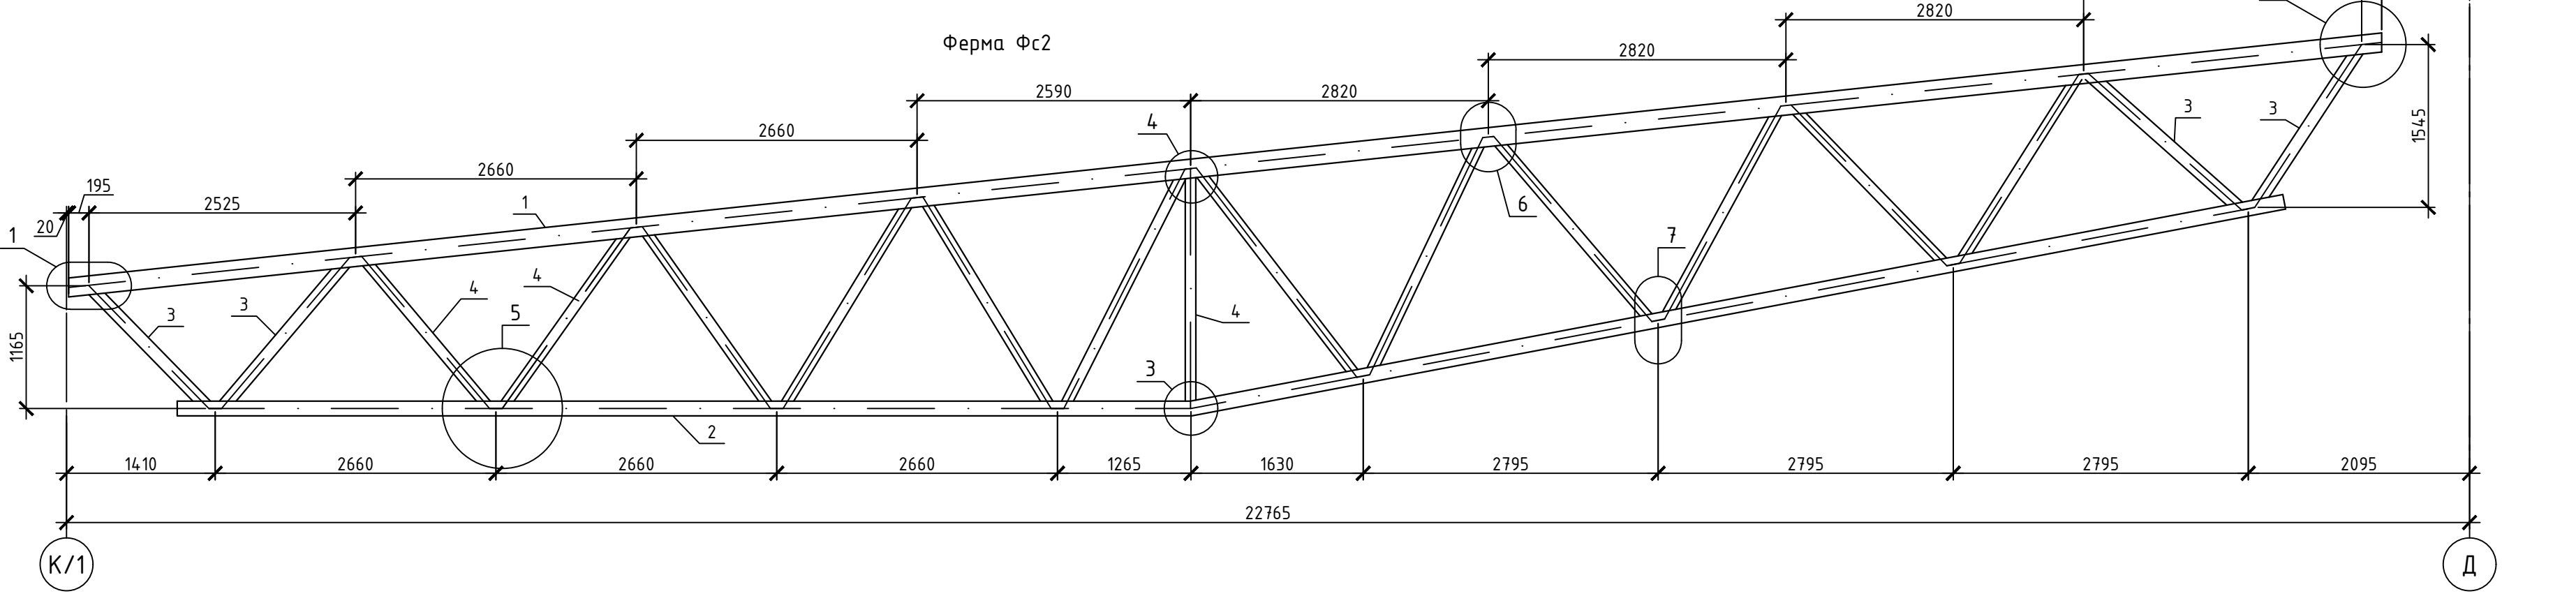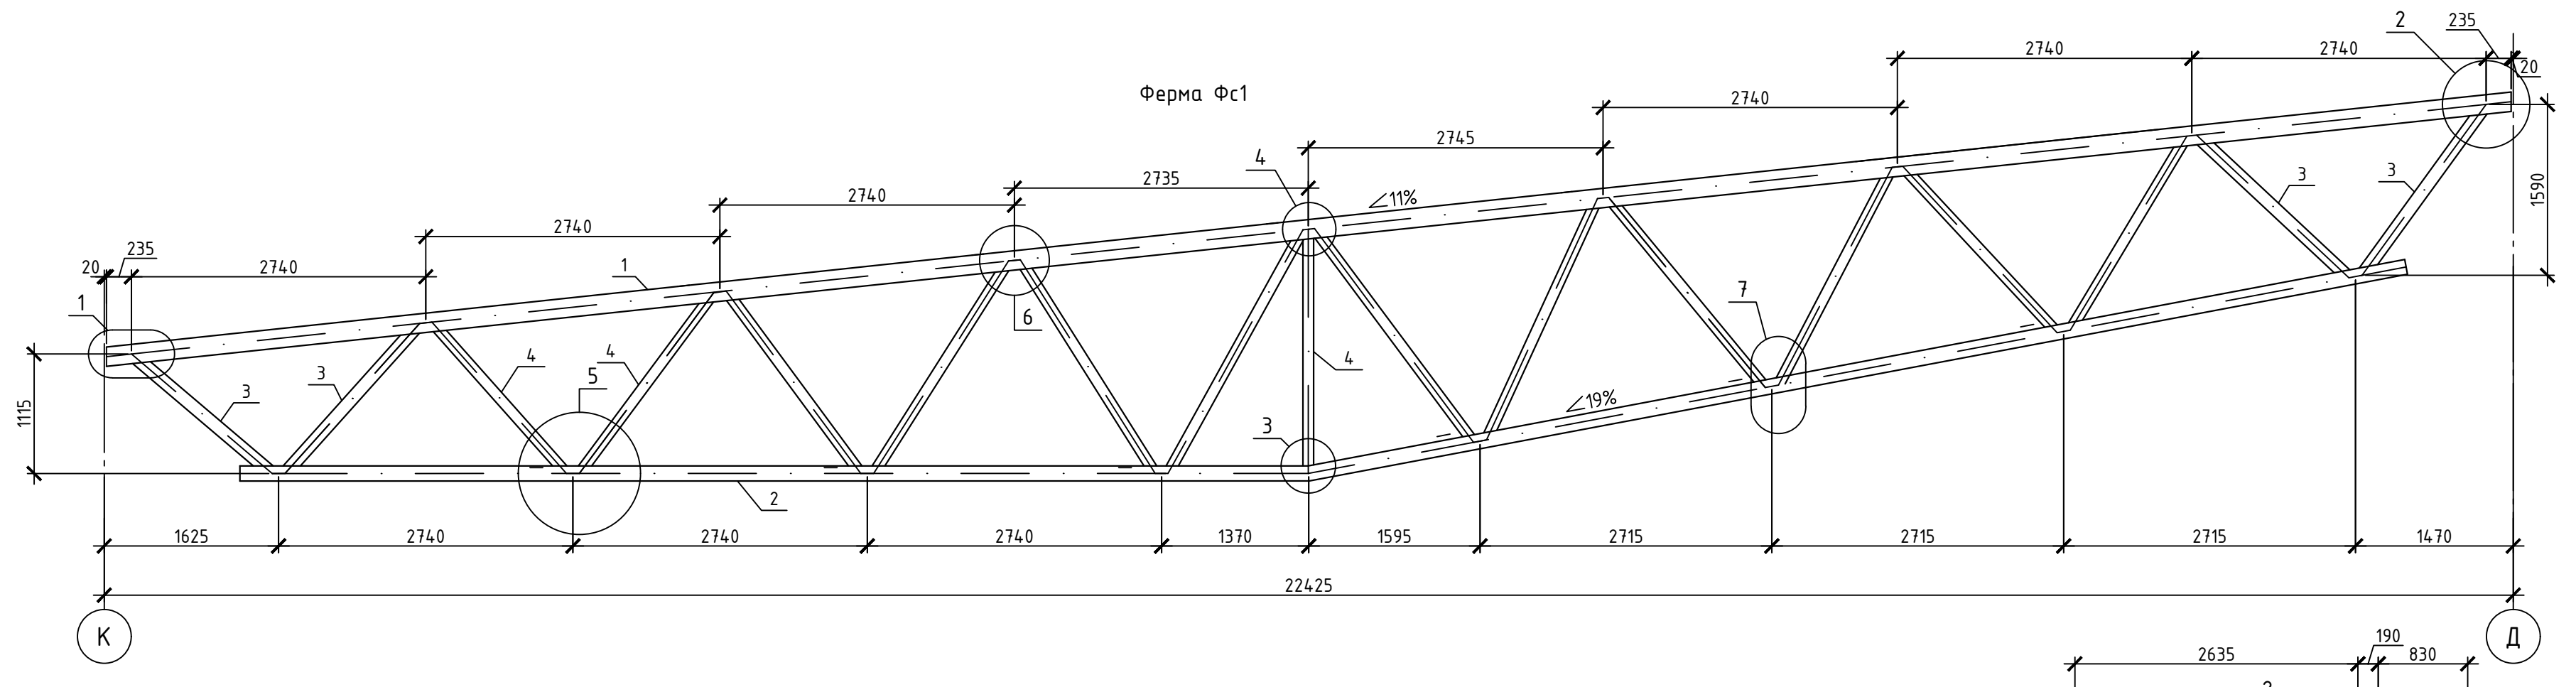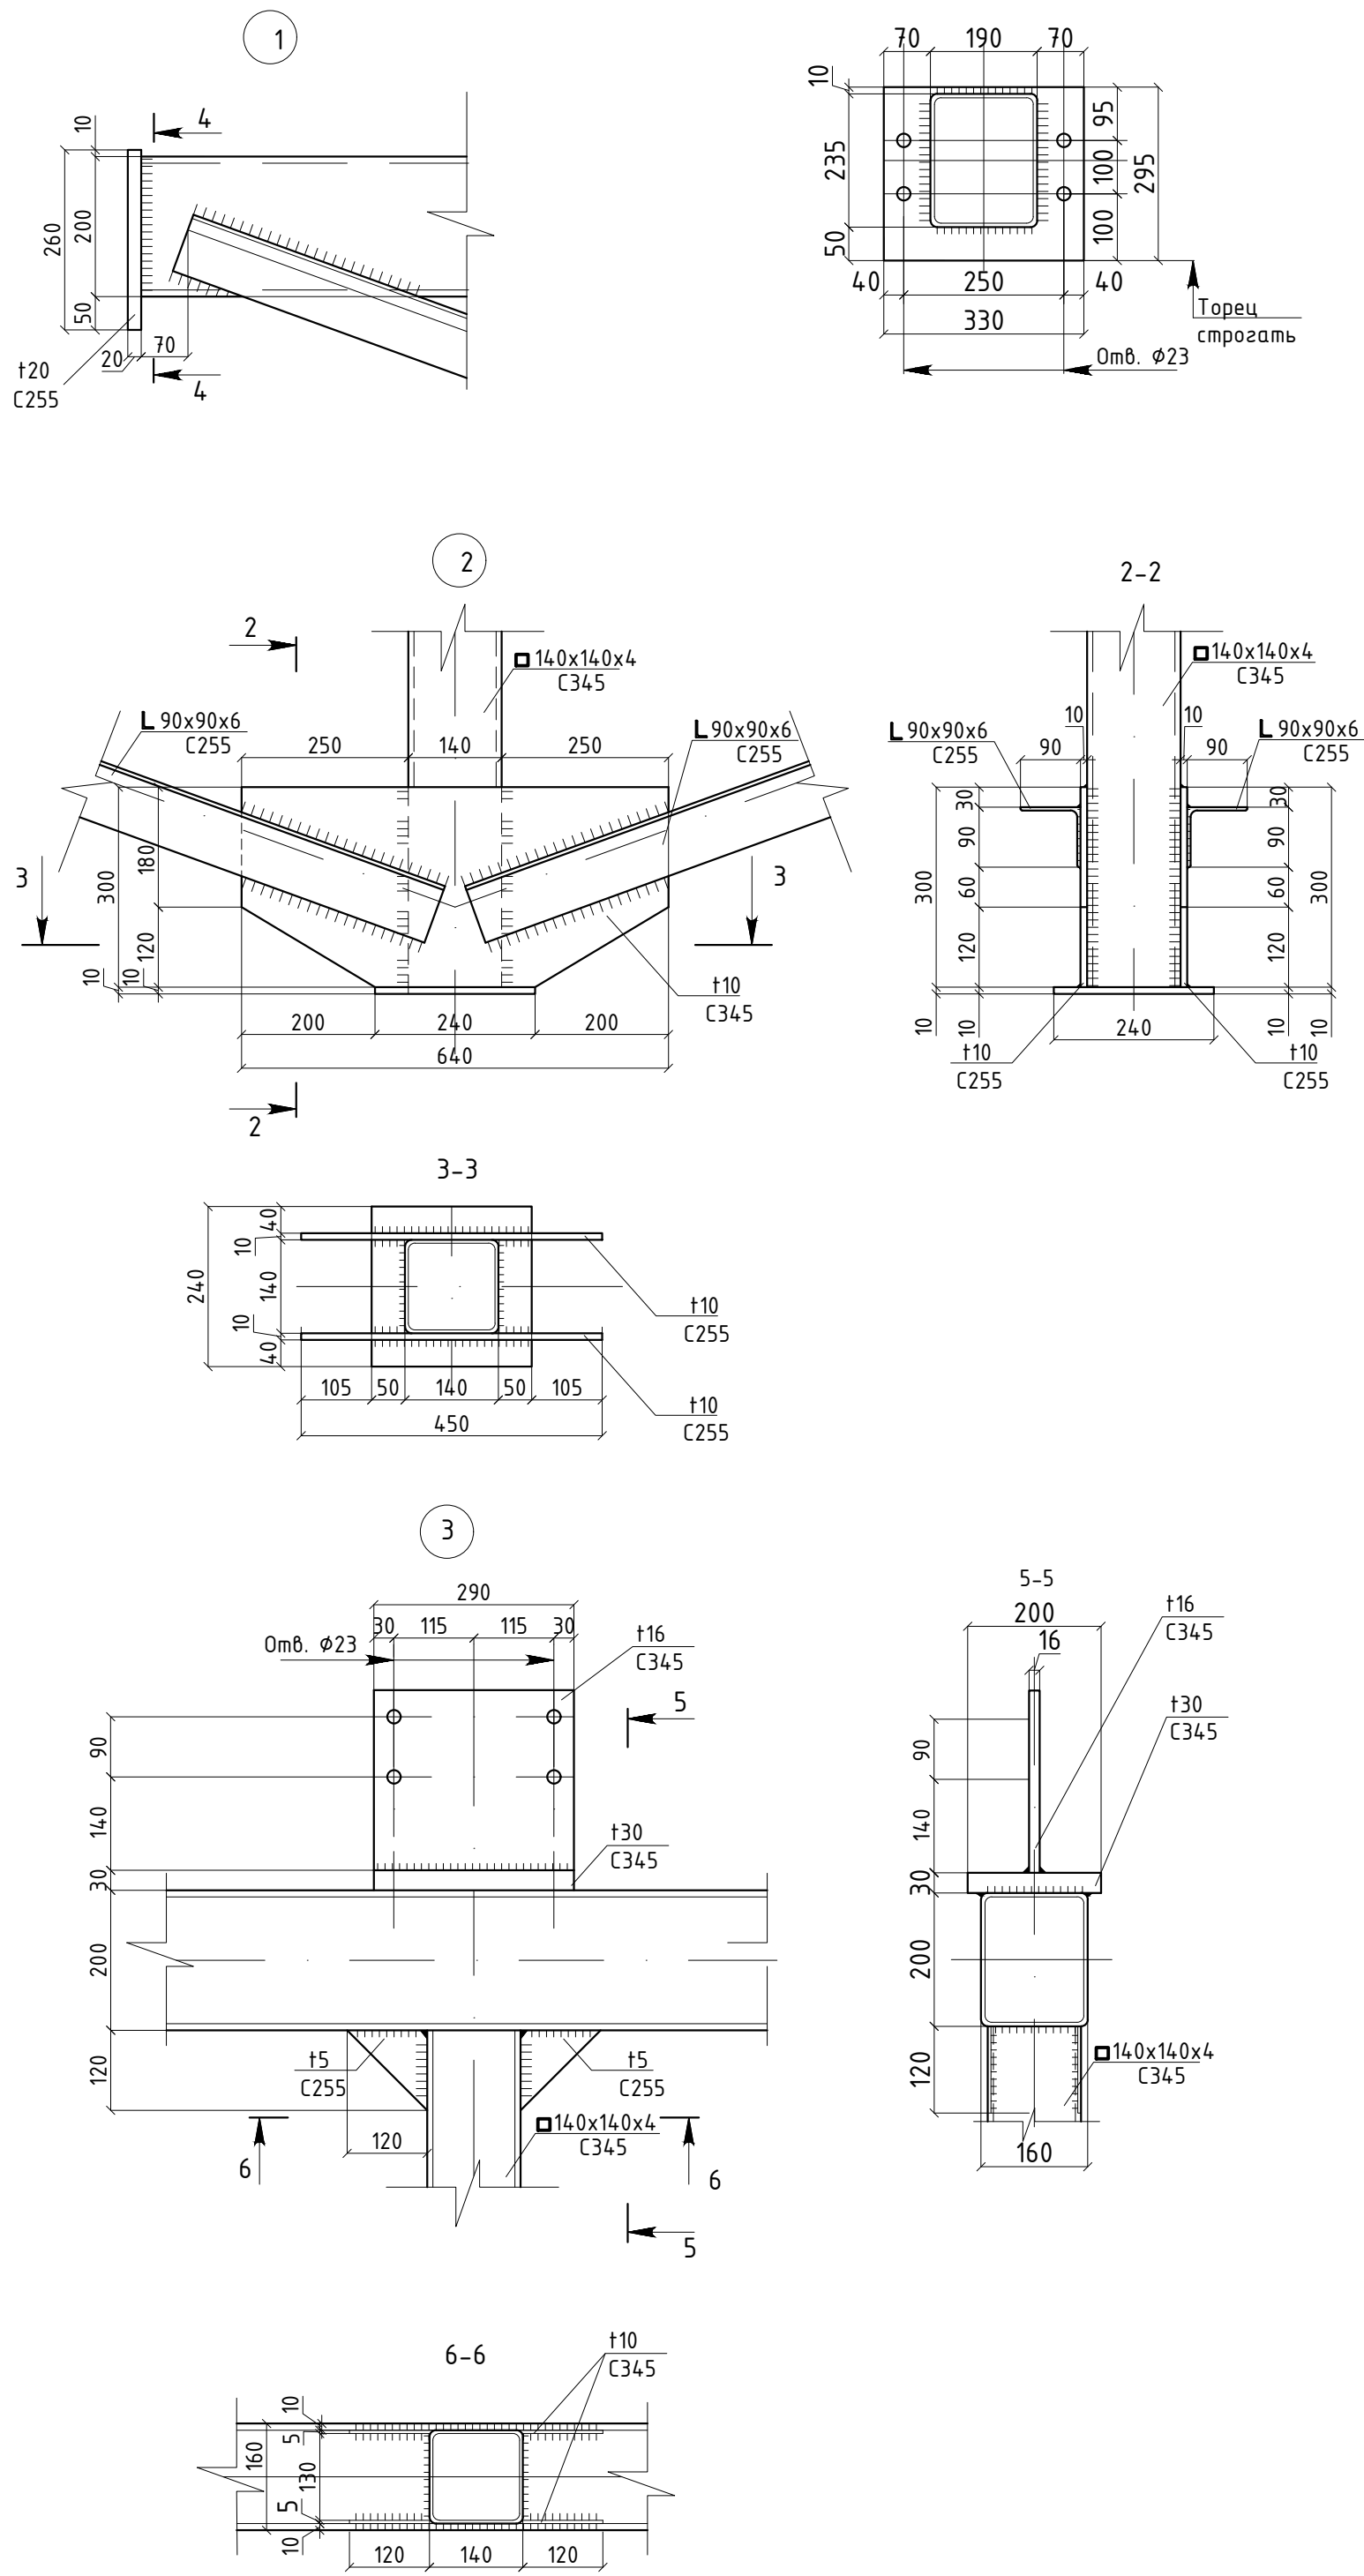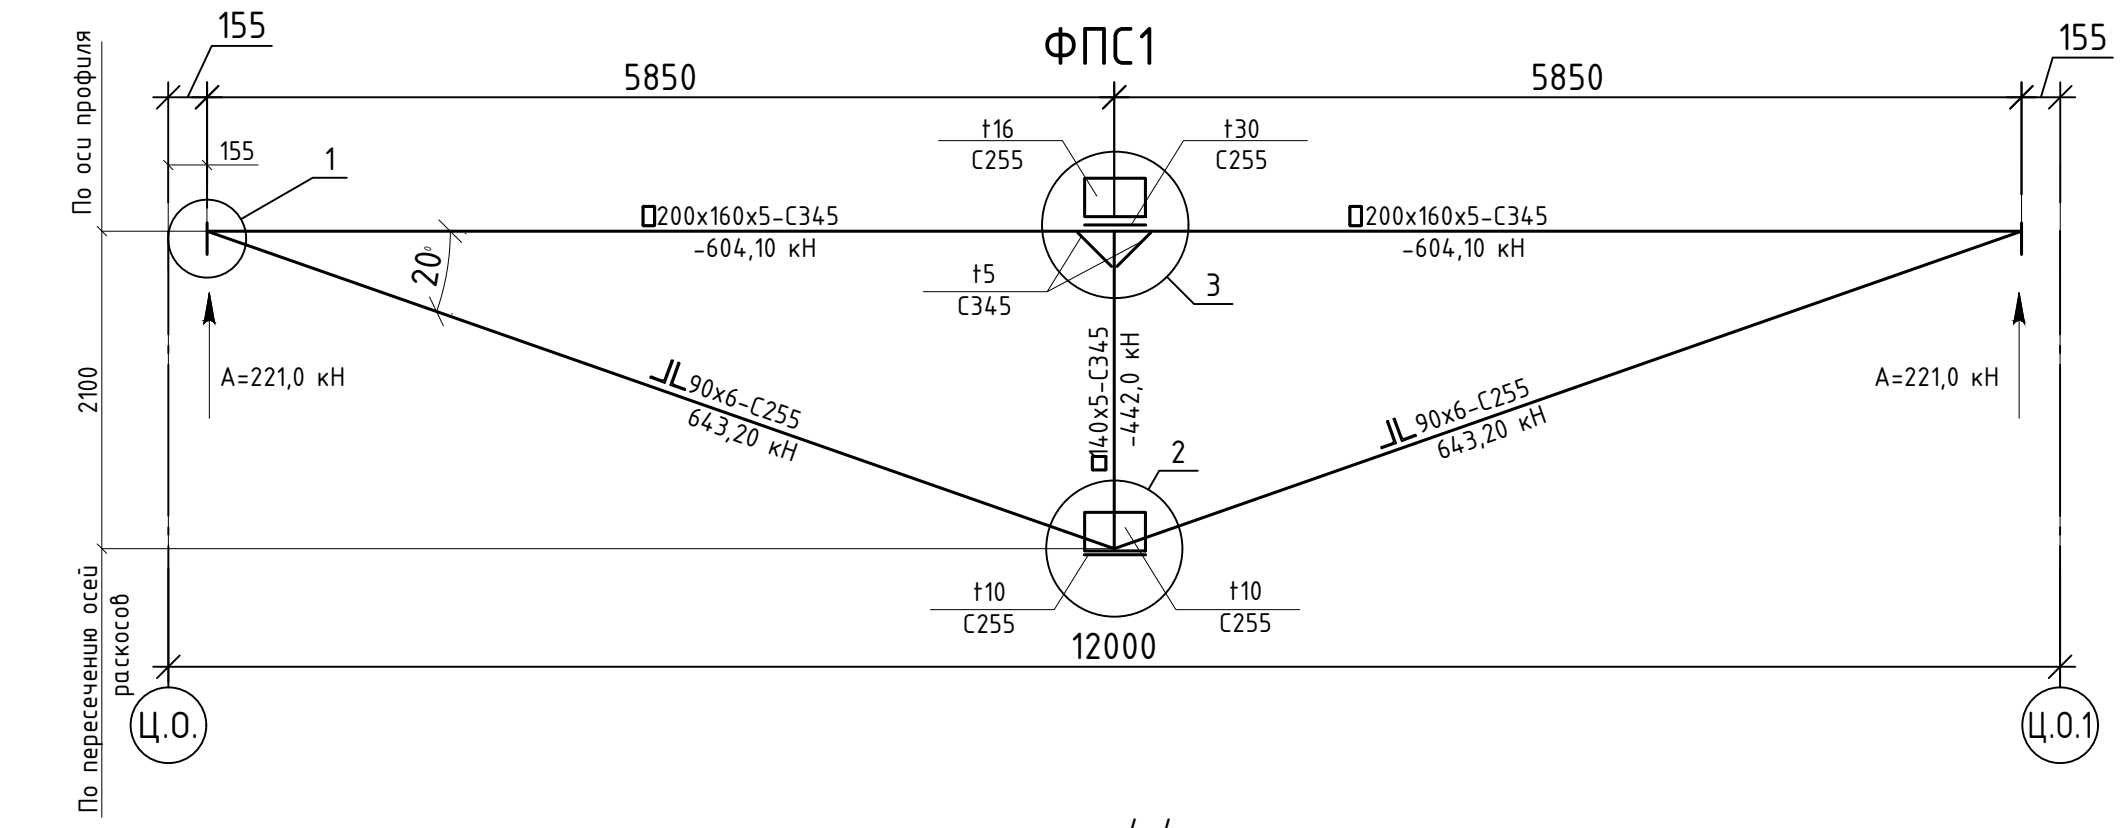


- Изготовление ферм должно производиться в соответствии с требованиями ГОСТ 23118-99 и СП 53-101-98.
- При изготовлении ферм предусматриваются допускаемые отклонения от их номинальных длин согласно СП 53-101-98.
- Величины отклонений от проектных размеров и геометрической формы элементов ферм, а также технические требования к изготовлению, приемке, методам контроля, транспортированию и хранению ферм должны соответствовать приведенным в ГОСТ 27579-88.
- Металлические фермы окрасить эмалью ПФ-115 (ГОСТ 6465-76) за 2 раза по грунтовке ГФ-021 (ГОСТ 25129-82) общей толщиной покрытия не менее 55 мкм.
- Укрепительную сборку ферм Фс1 выполнять на доловых фланцевых соединениях с применением высокопрочных болтов из стали 40Х "Селект" климатического исполнения "ХЛ" с временным сопротивлением не менее 1100 МПа по ГОСТ 52643-2006, а также высокопрочных гаек и шайб к ним. Усилие предварительного напряжения высокопрочных болтов М24 принято 40 кН (4 тс); отверстия D=27 мм.
- Торцы нижнего пояса заварить пластинами т6.
- Узлы стропильных ферм см. лист XXXXX

Ведомость элементов подстропильных ферм

Марка элемента	Сечение			Усилия для прикрепления			Наименование или марка материала	Примечание
	эскиз	поз.	состав	А, кН	Н, кН	М, кН*м		
Фс1	Сложный						С345	

Ведомость элементов стропильных ферм

Марка	Сечение			Опорные усилия			Грунта конструкция	Марка металла	Примечание	XXXX-XX-XXXX				
	Эскиз	Поз.	Состав	М, тс/м	N, тс	Q, тс				XXXXXXXXXXXXXXXXXX				
1	[Эскиз]	-	Профиль 180x140x5				2	С345-3						
2	[Эскиз]	-	Профиль 140x5				2	С345-3						
3	[Эскиз]	-	Профиль 120x5				2	С345-3						
4	[Эскиз]	-	Профиль 100x5				2	С345-3						

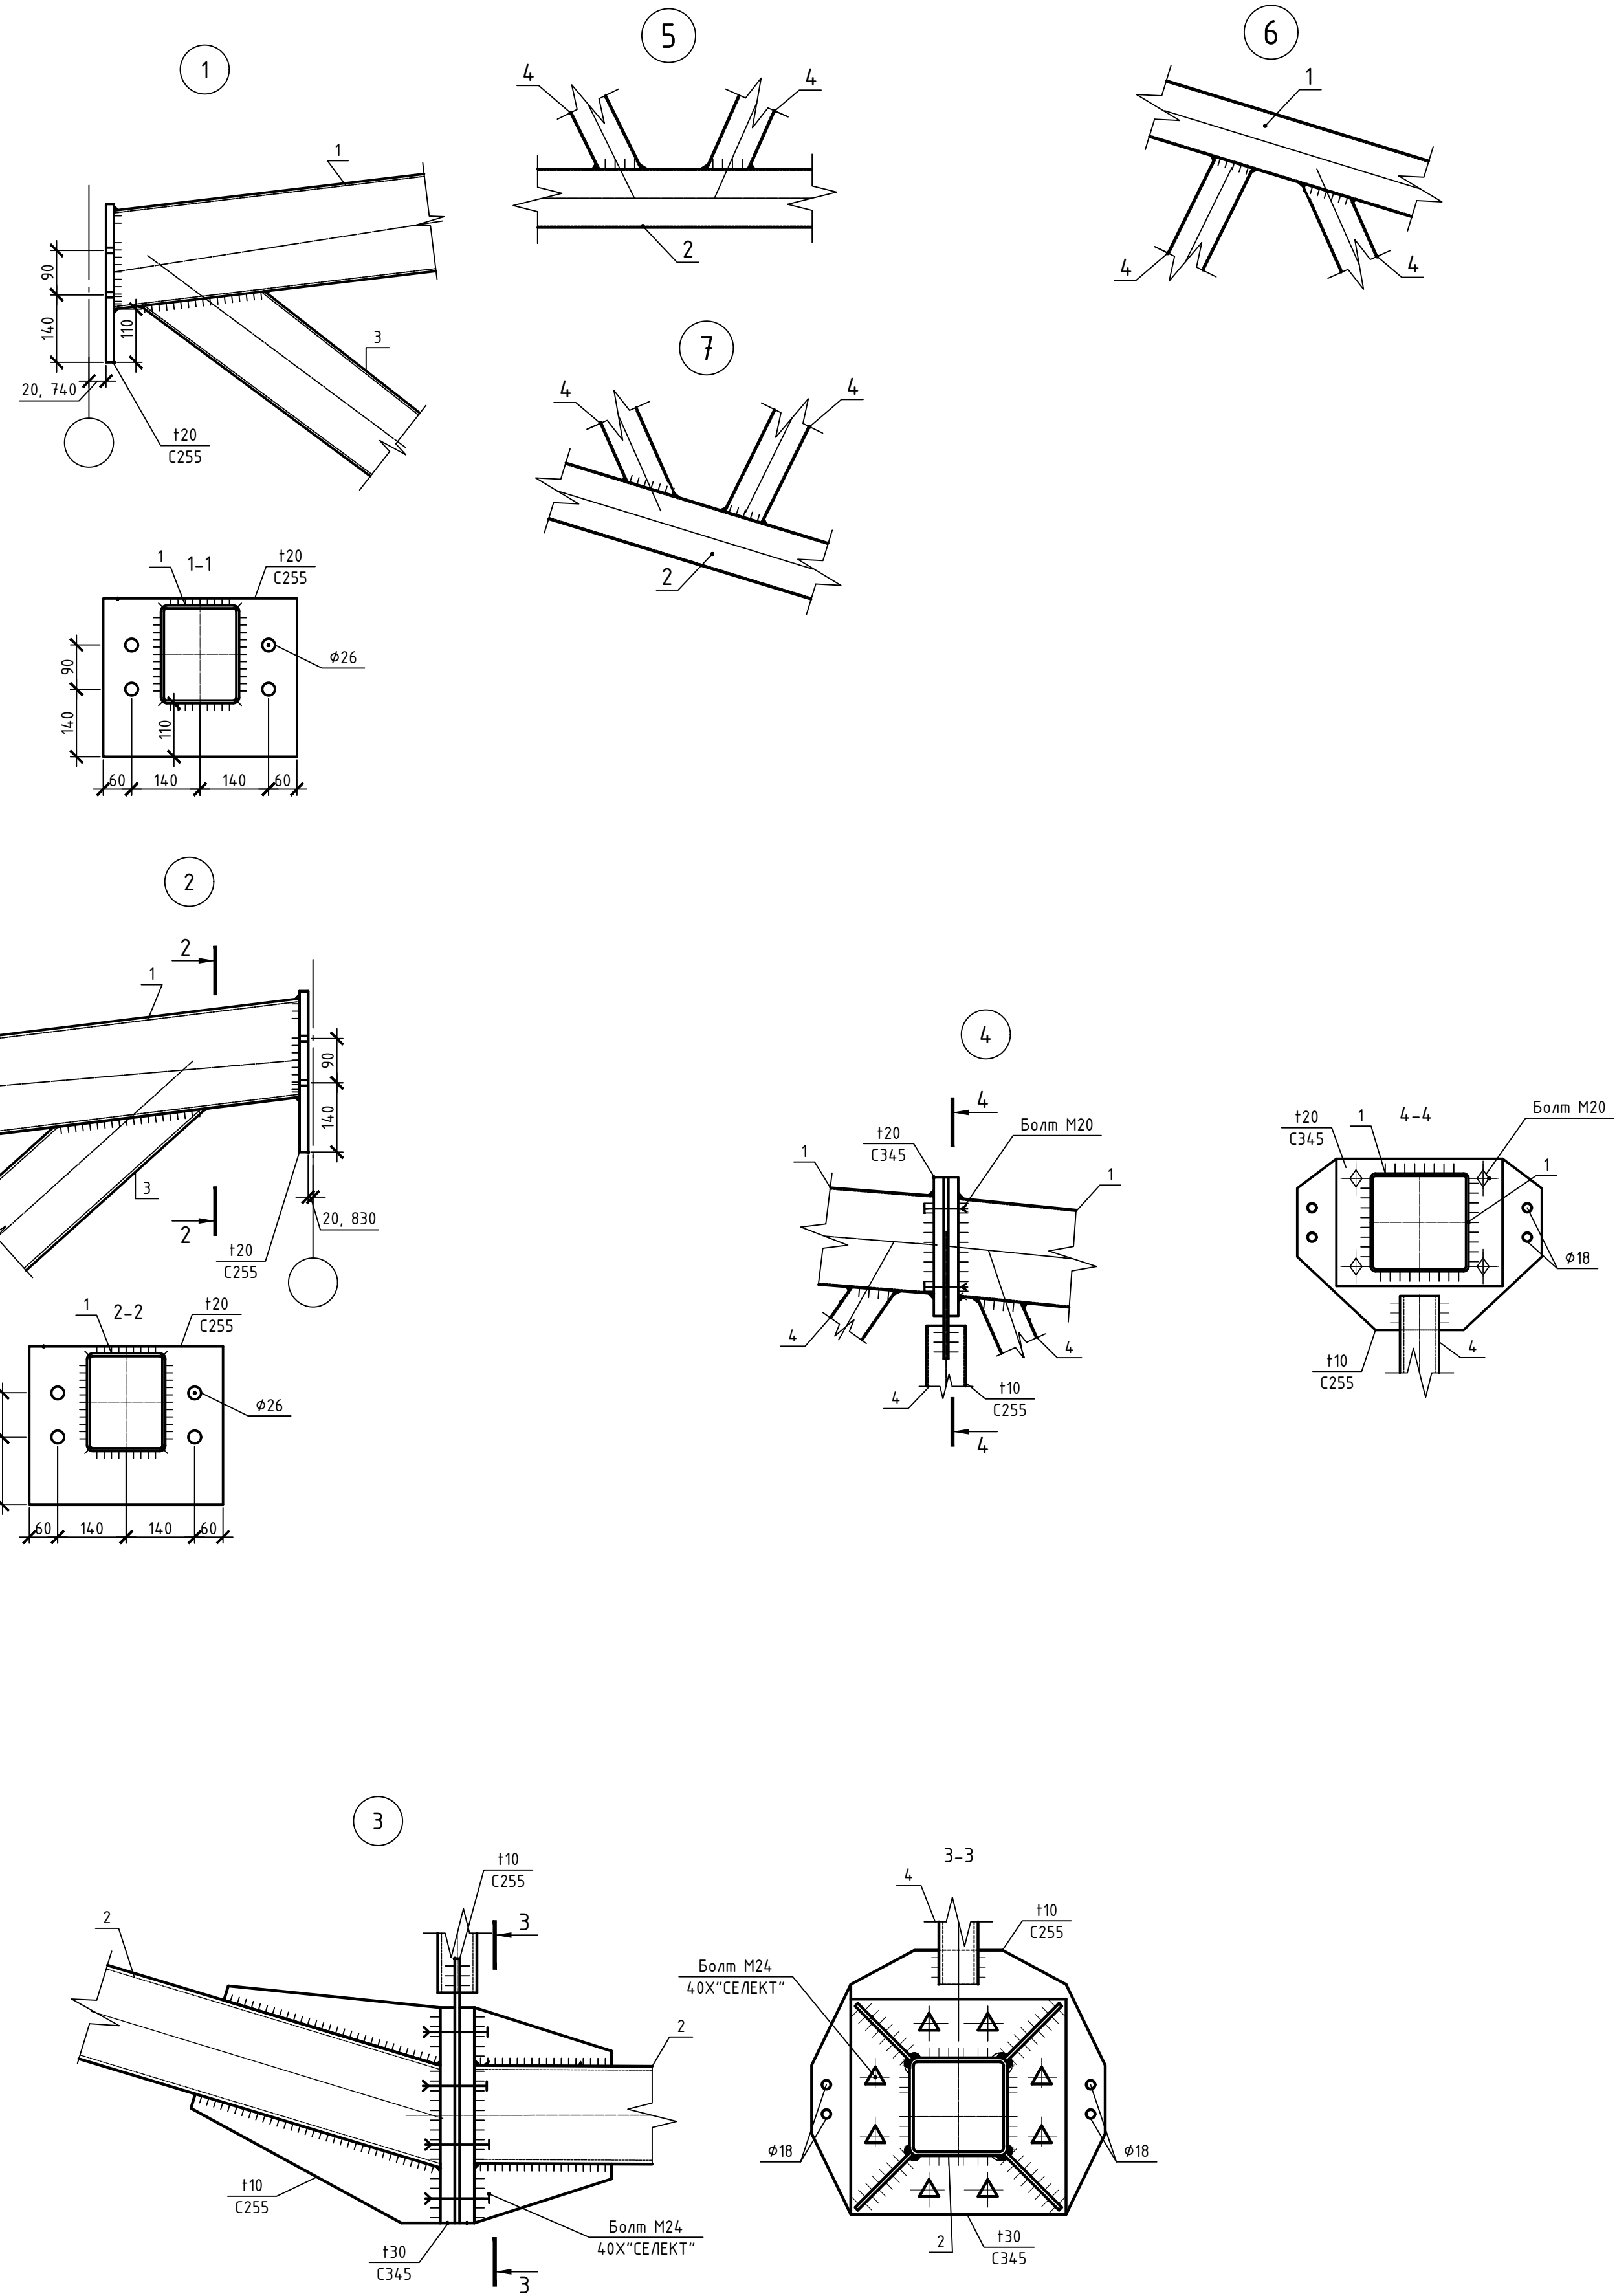

							XXXX-XX-XXXX			
							XXXXXXXXXXXXXXXXXXXX			
Изм.	Кол.уч.	Лист	№ док.	Проб.	Дата		XXXXXXXXXXXX	Стадия	Лист	Листов
Разработал	Проектировщик							р	10	
							XXXXXXXXXXXXXXXXXXXX			
							XXXXXXXXXXXXXXXXXXXX			

Схема расположения фахверков по оси П

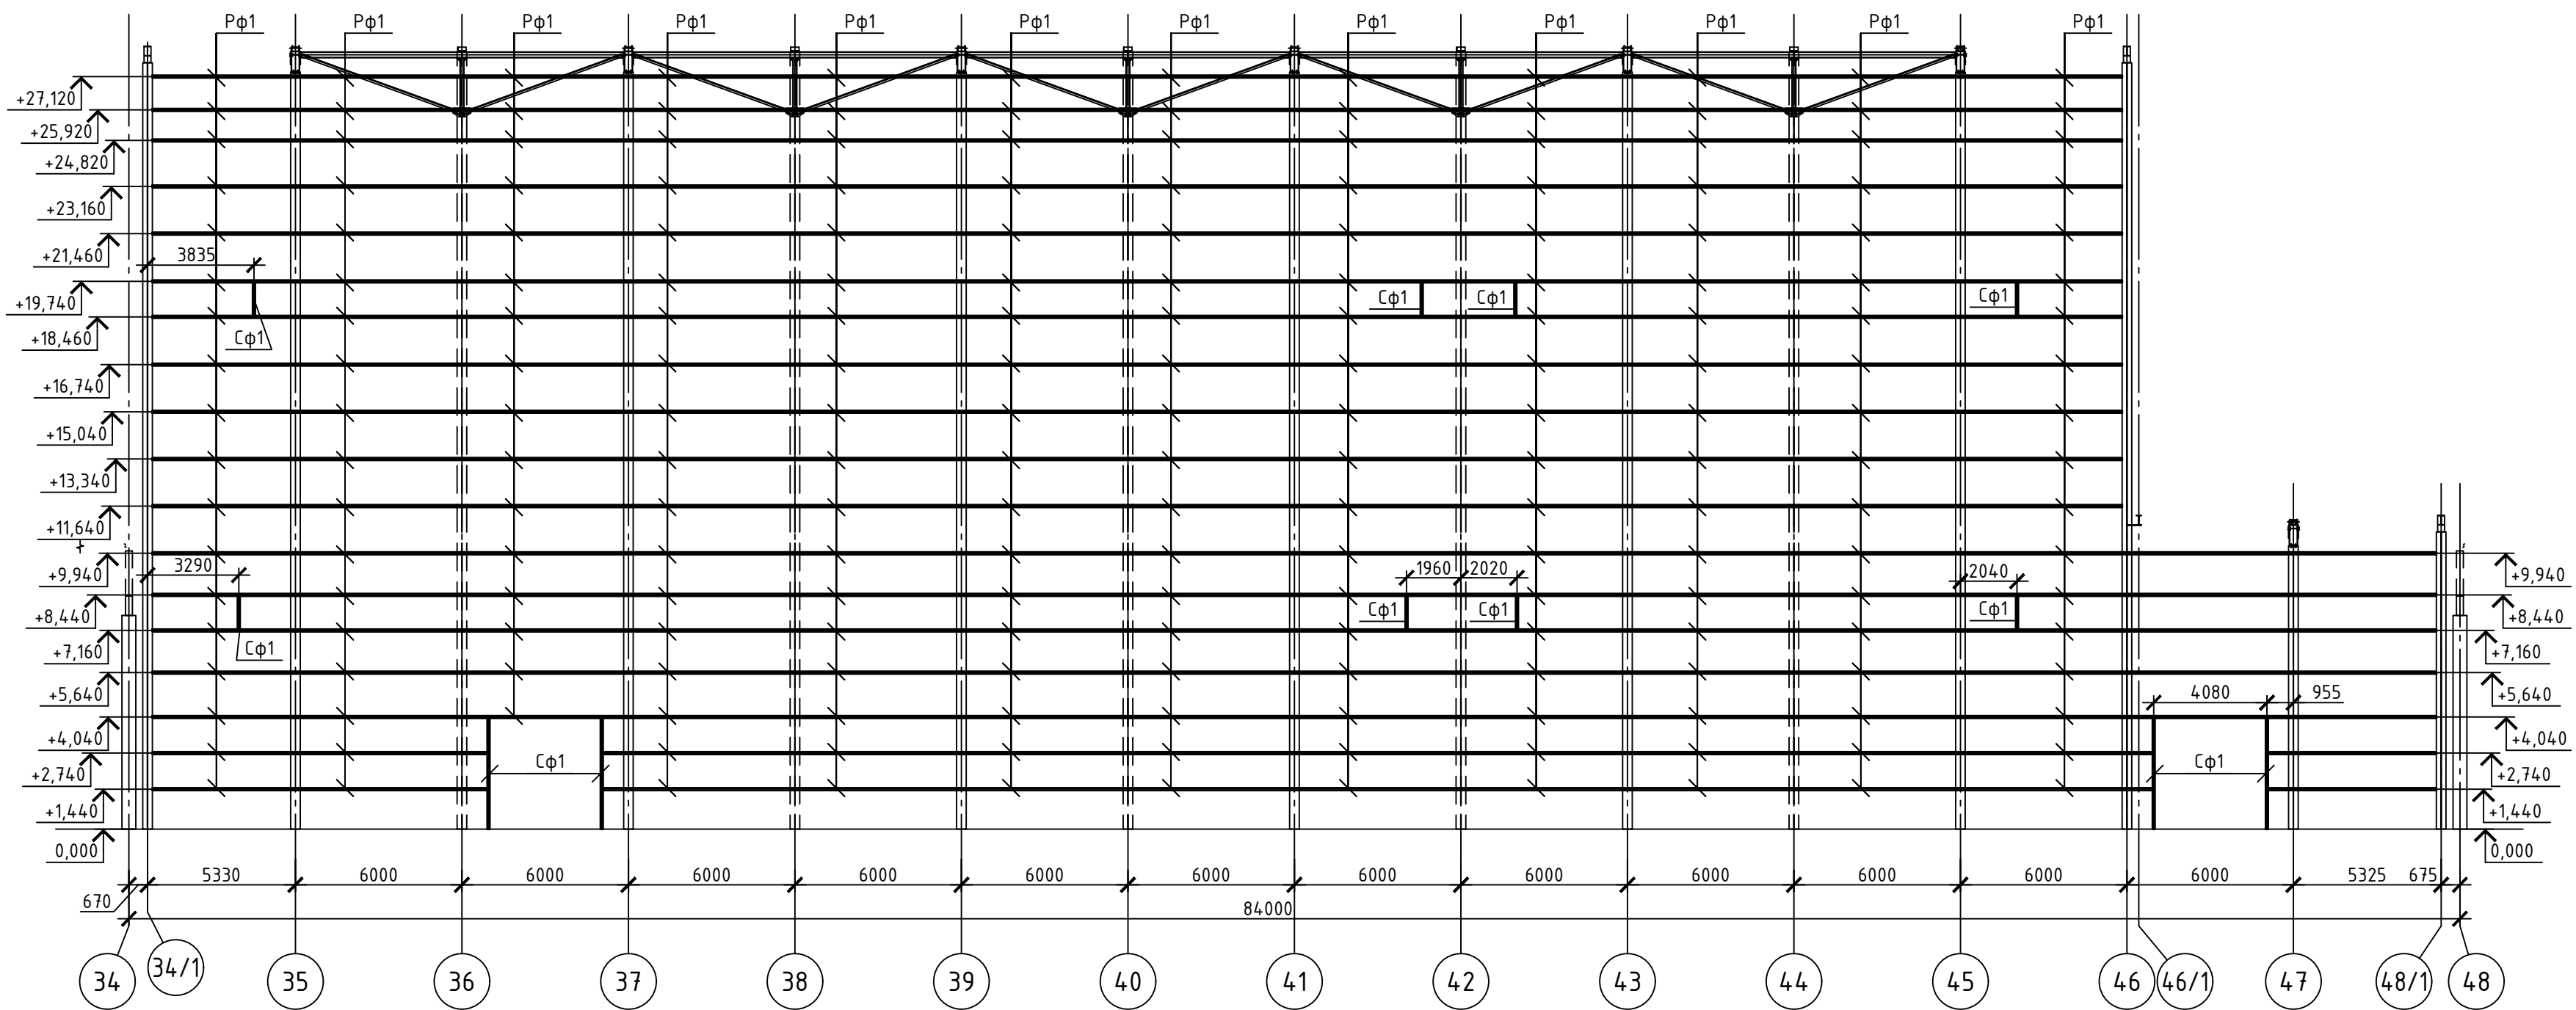


Схема расположения фахверков по оси Н

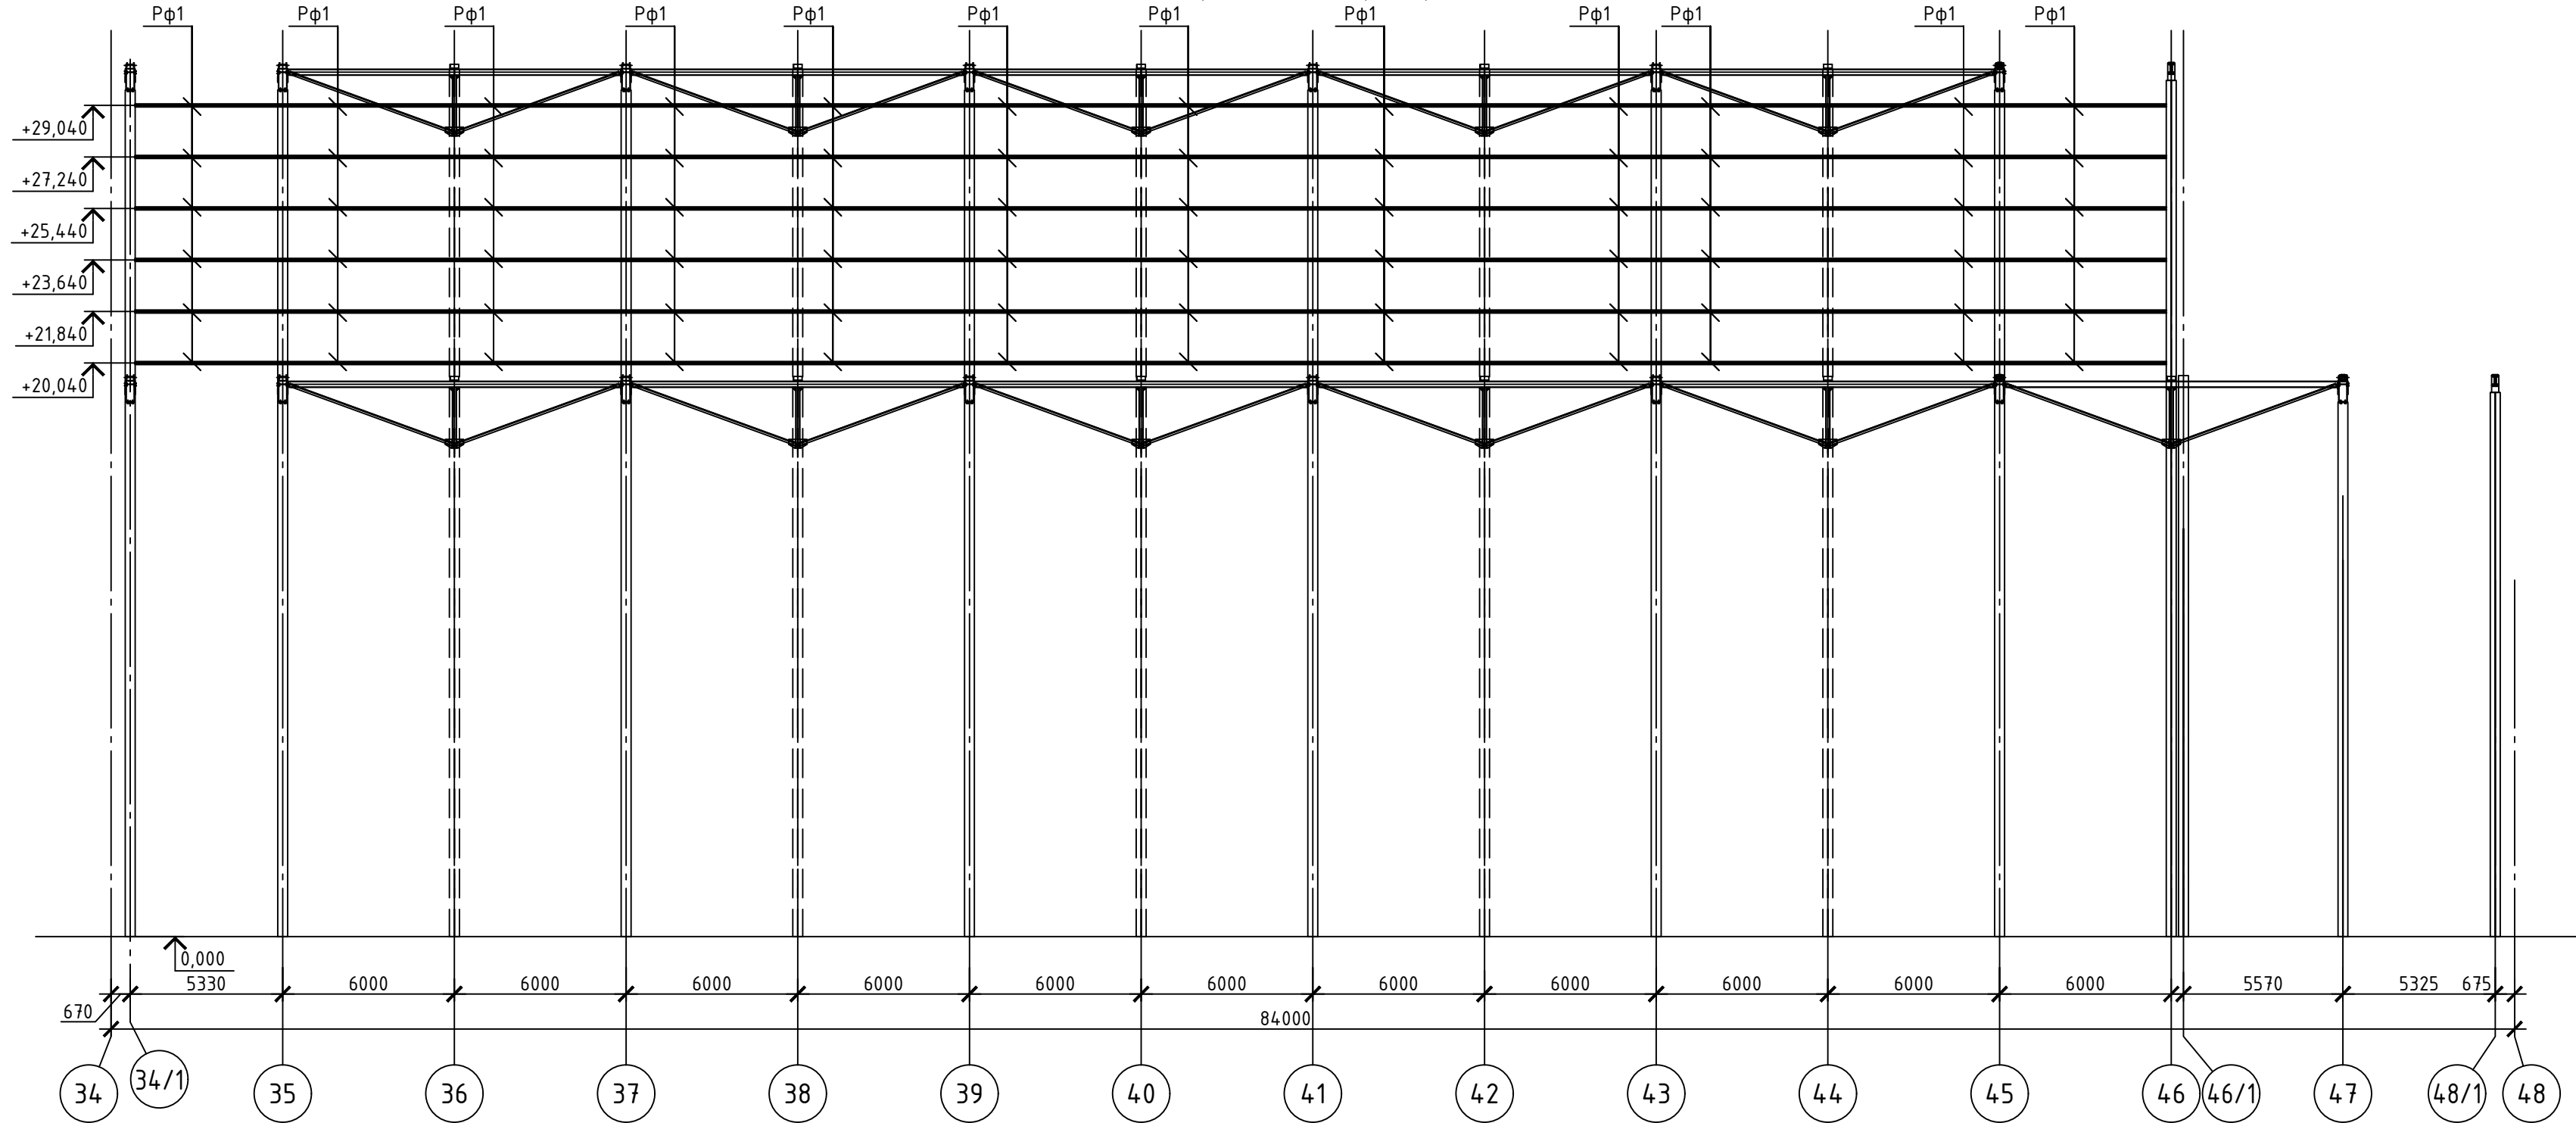


Схема расположения фахверков по оси М

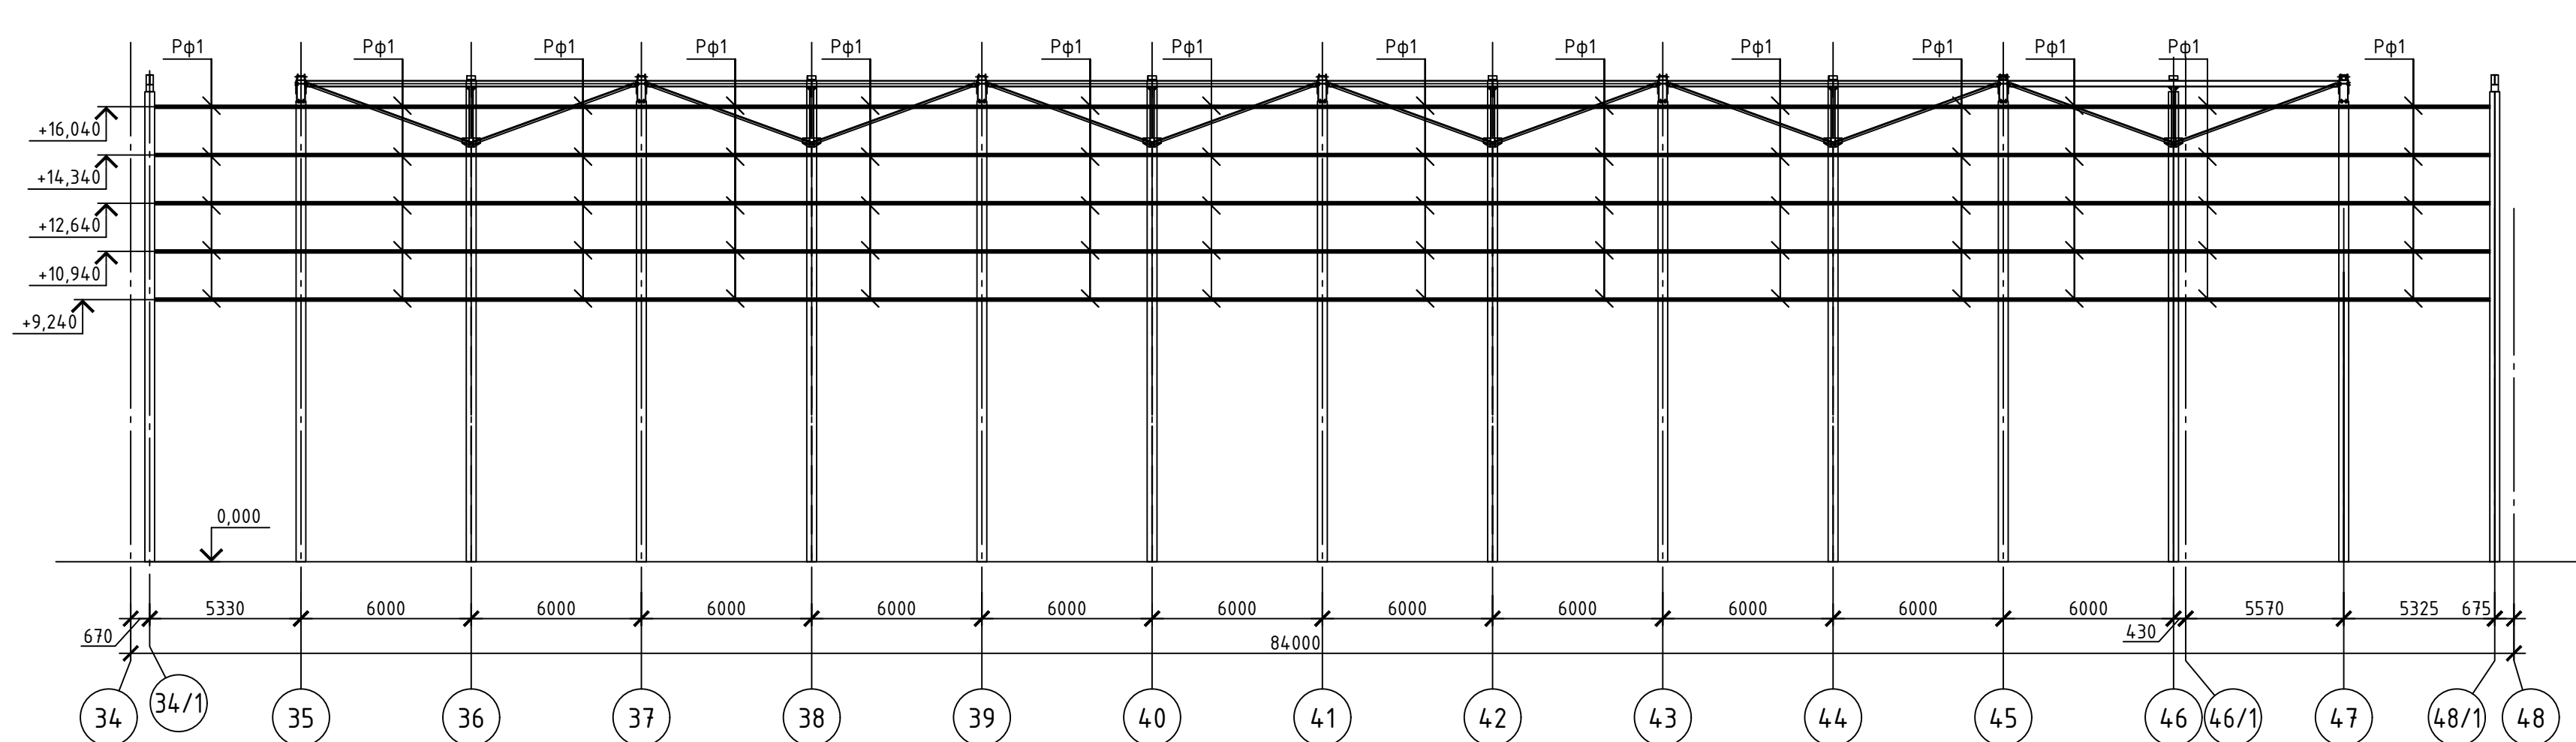


Схема расположения фахверков по оси 34

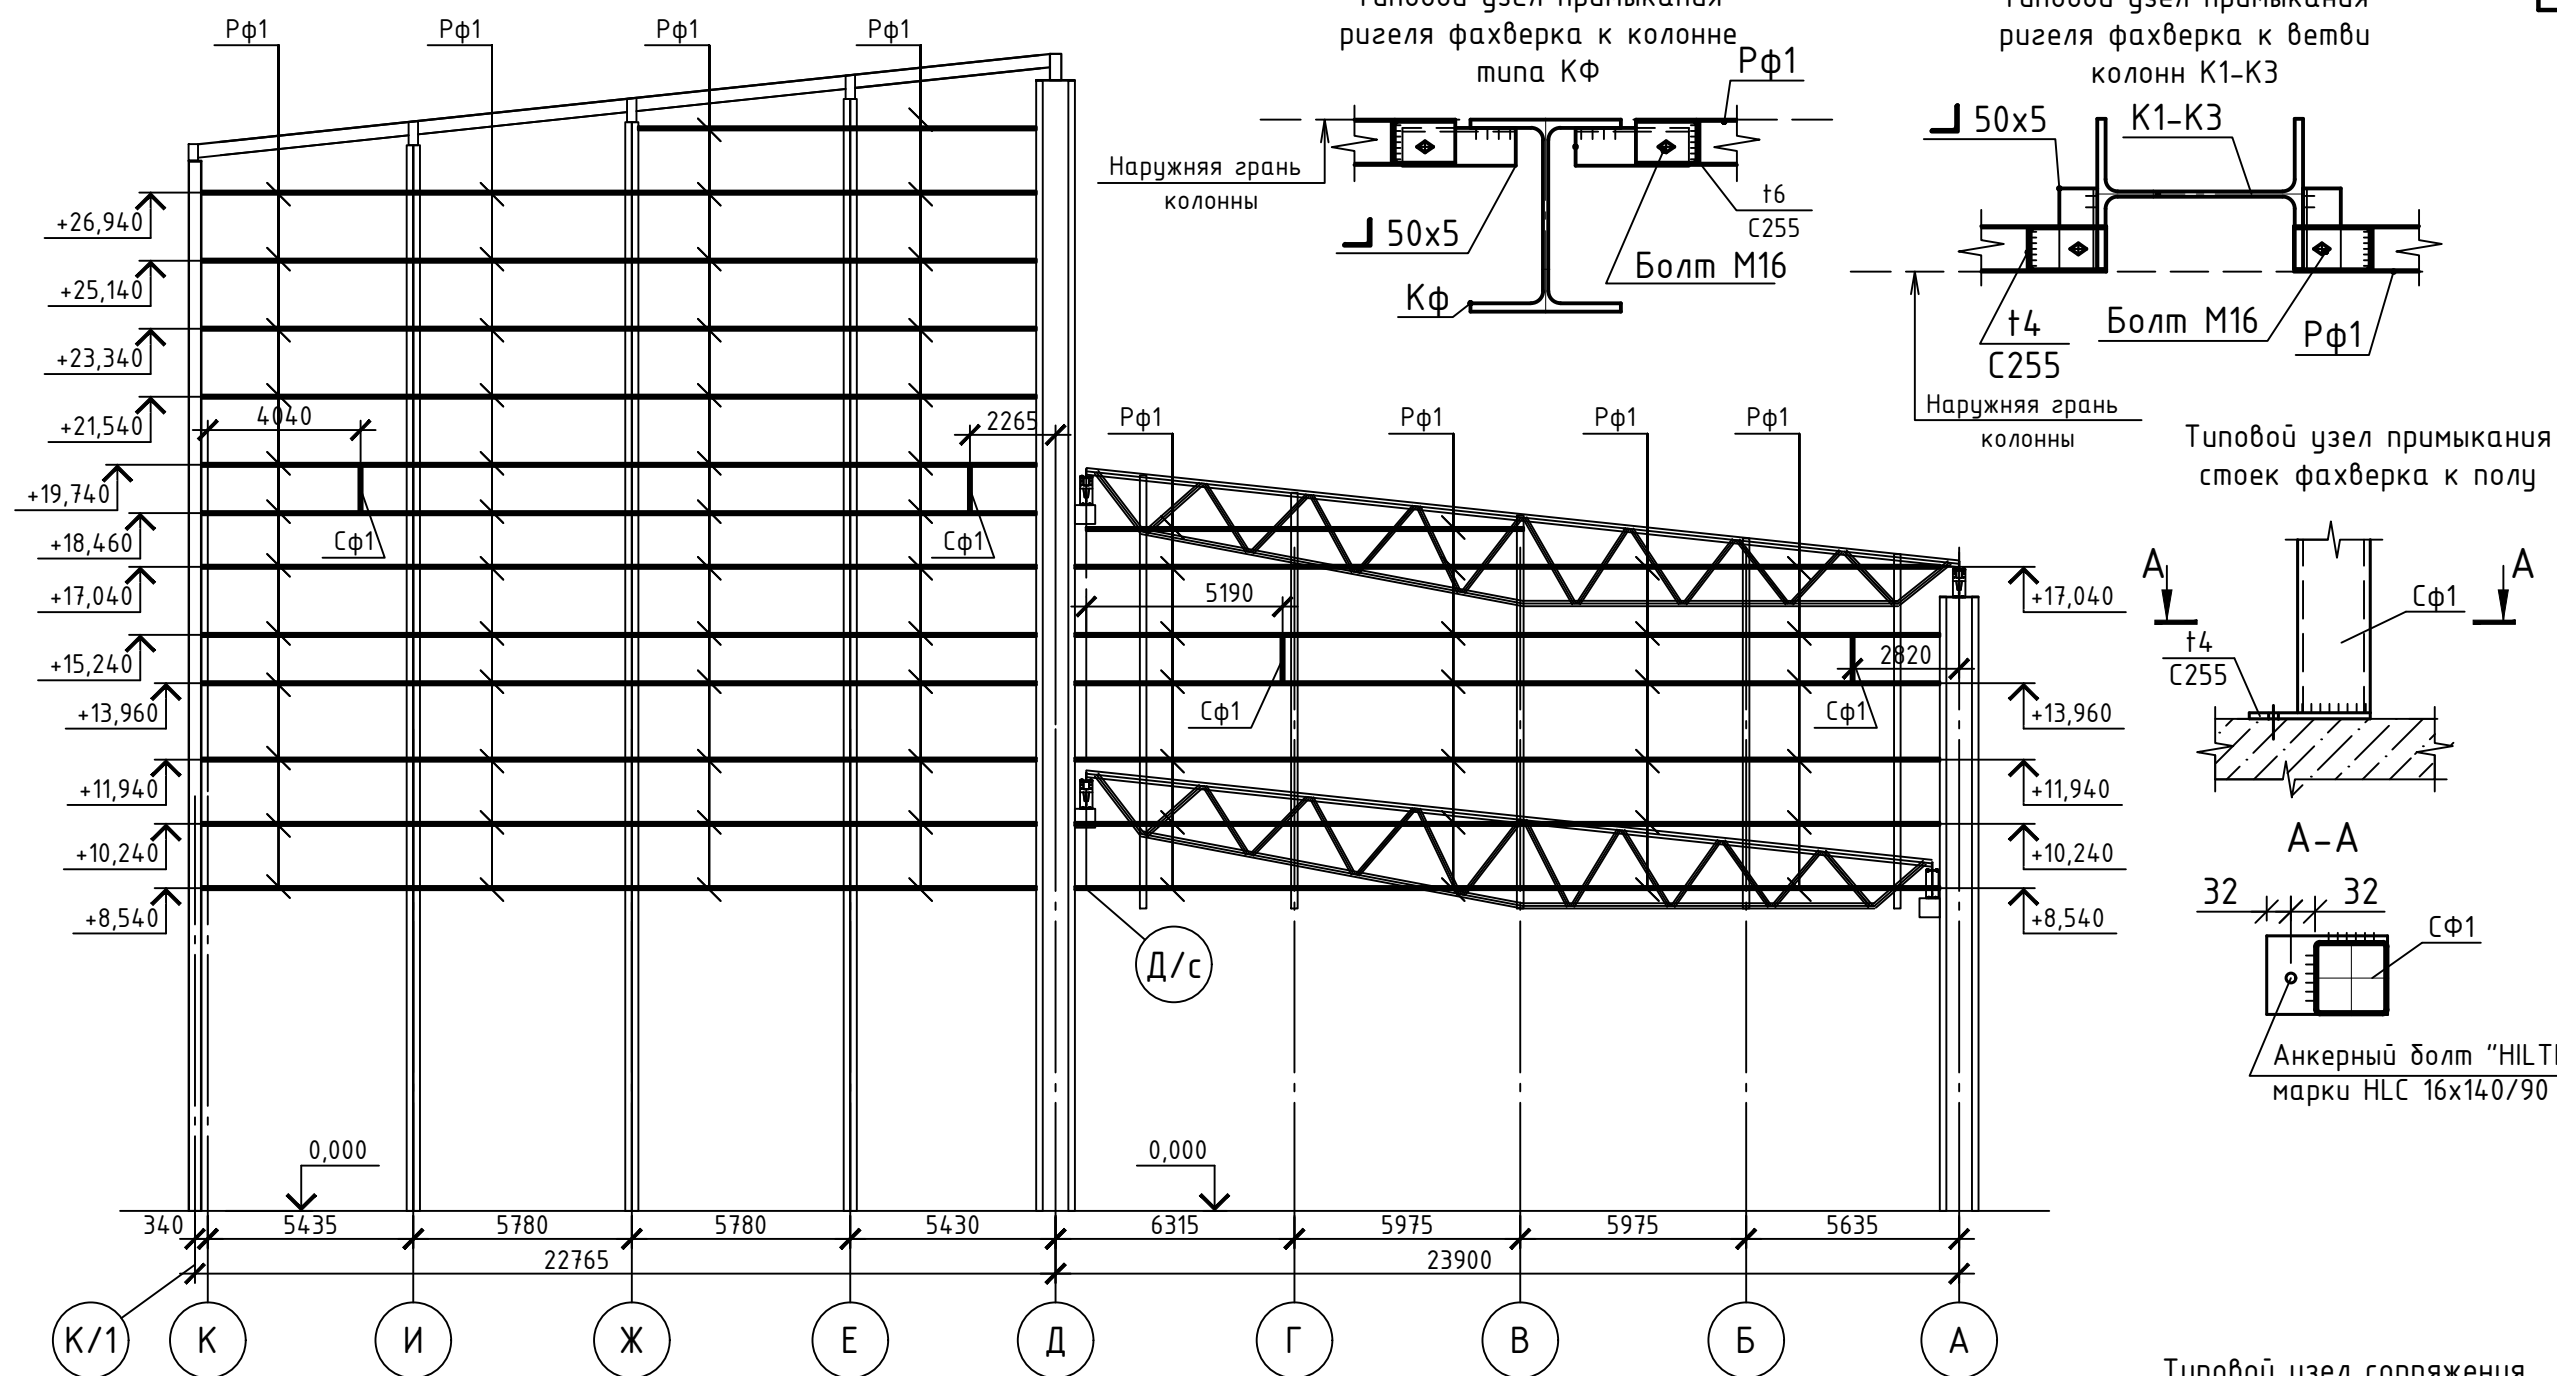


Схема расположения фахверков по оси 46


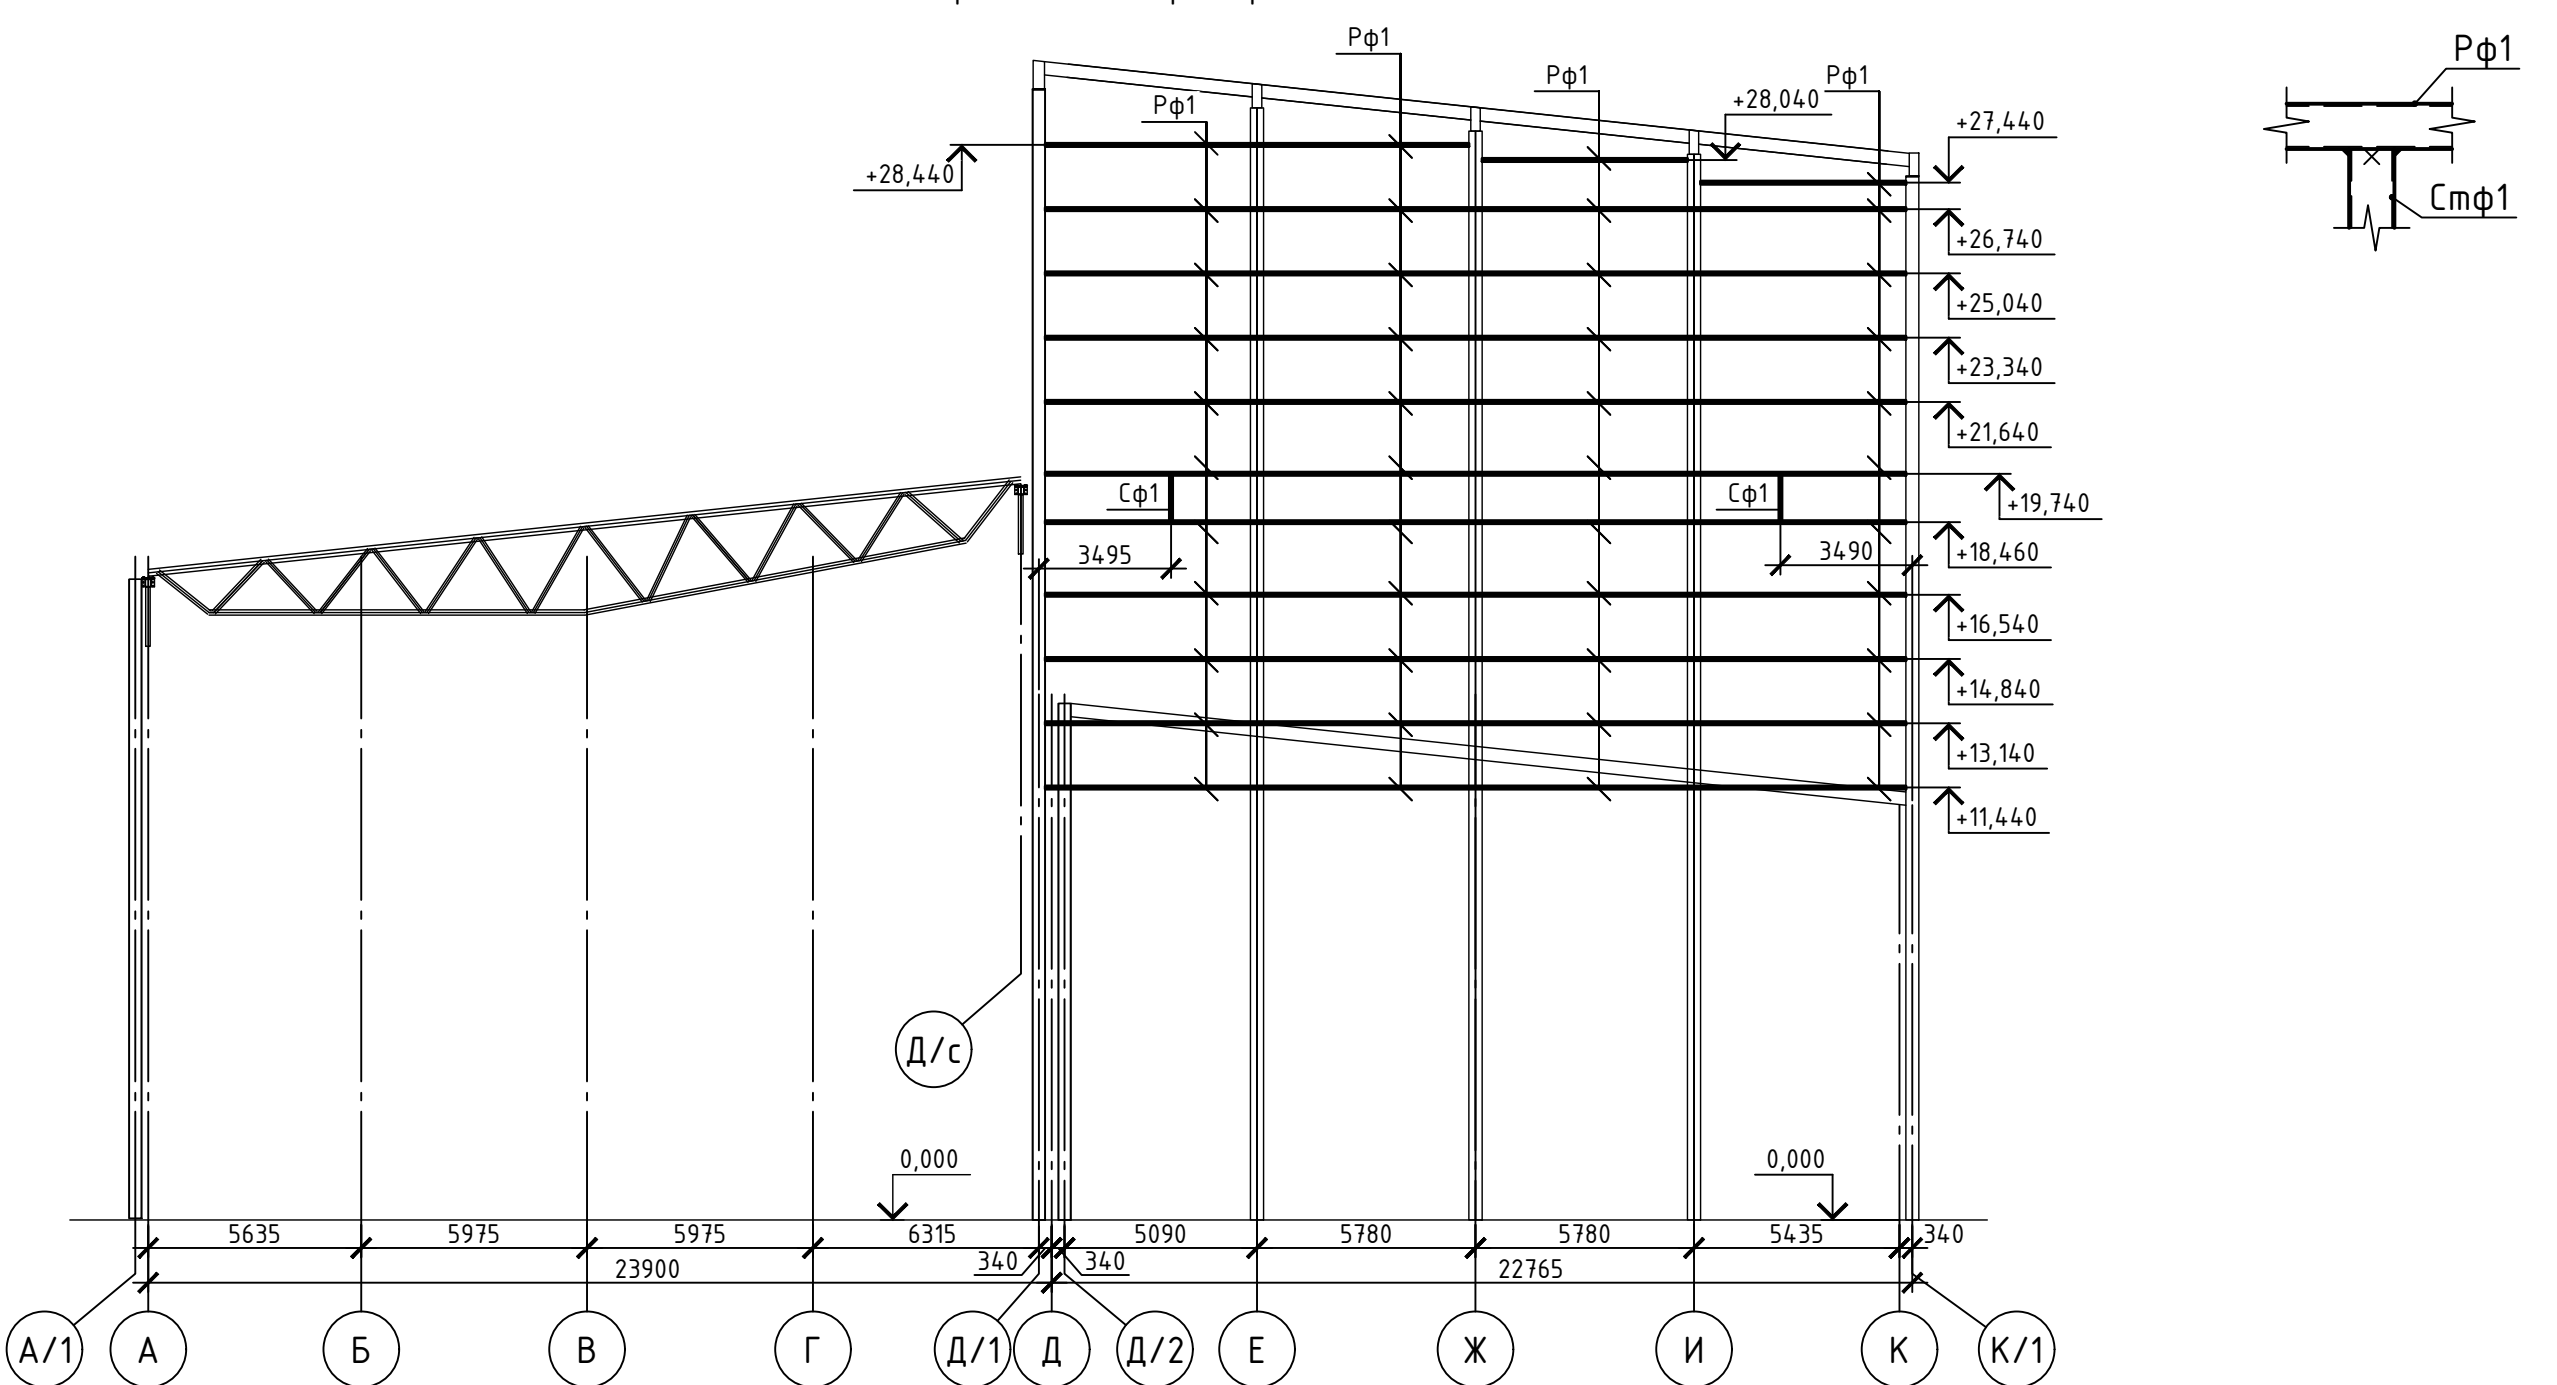


Схема расположения фахверков по оси 48/1

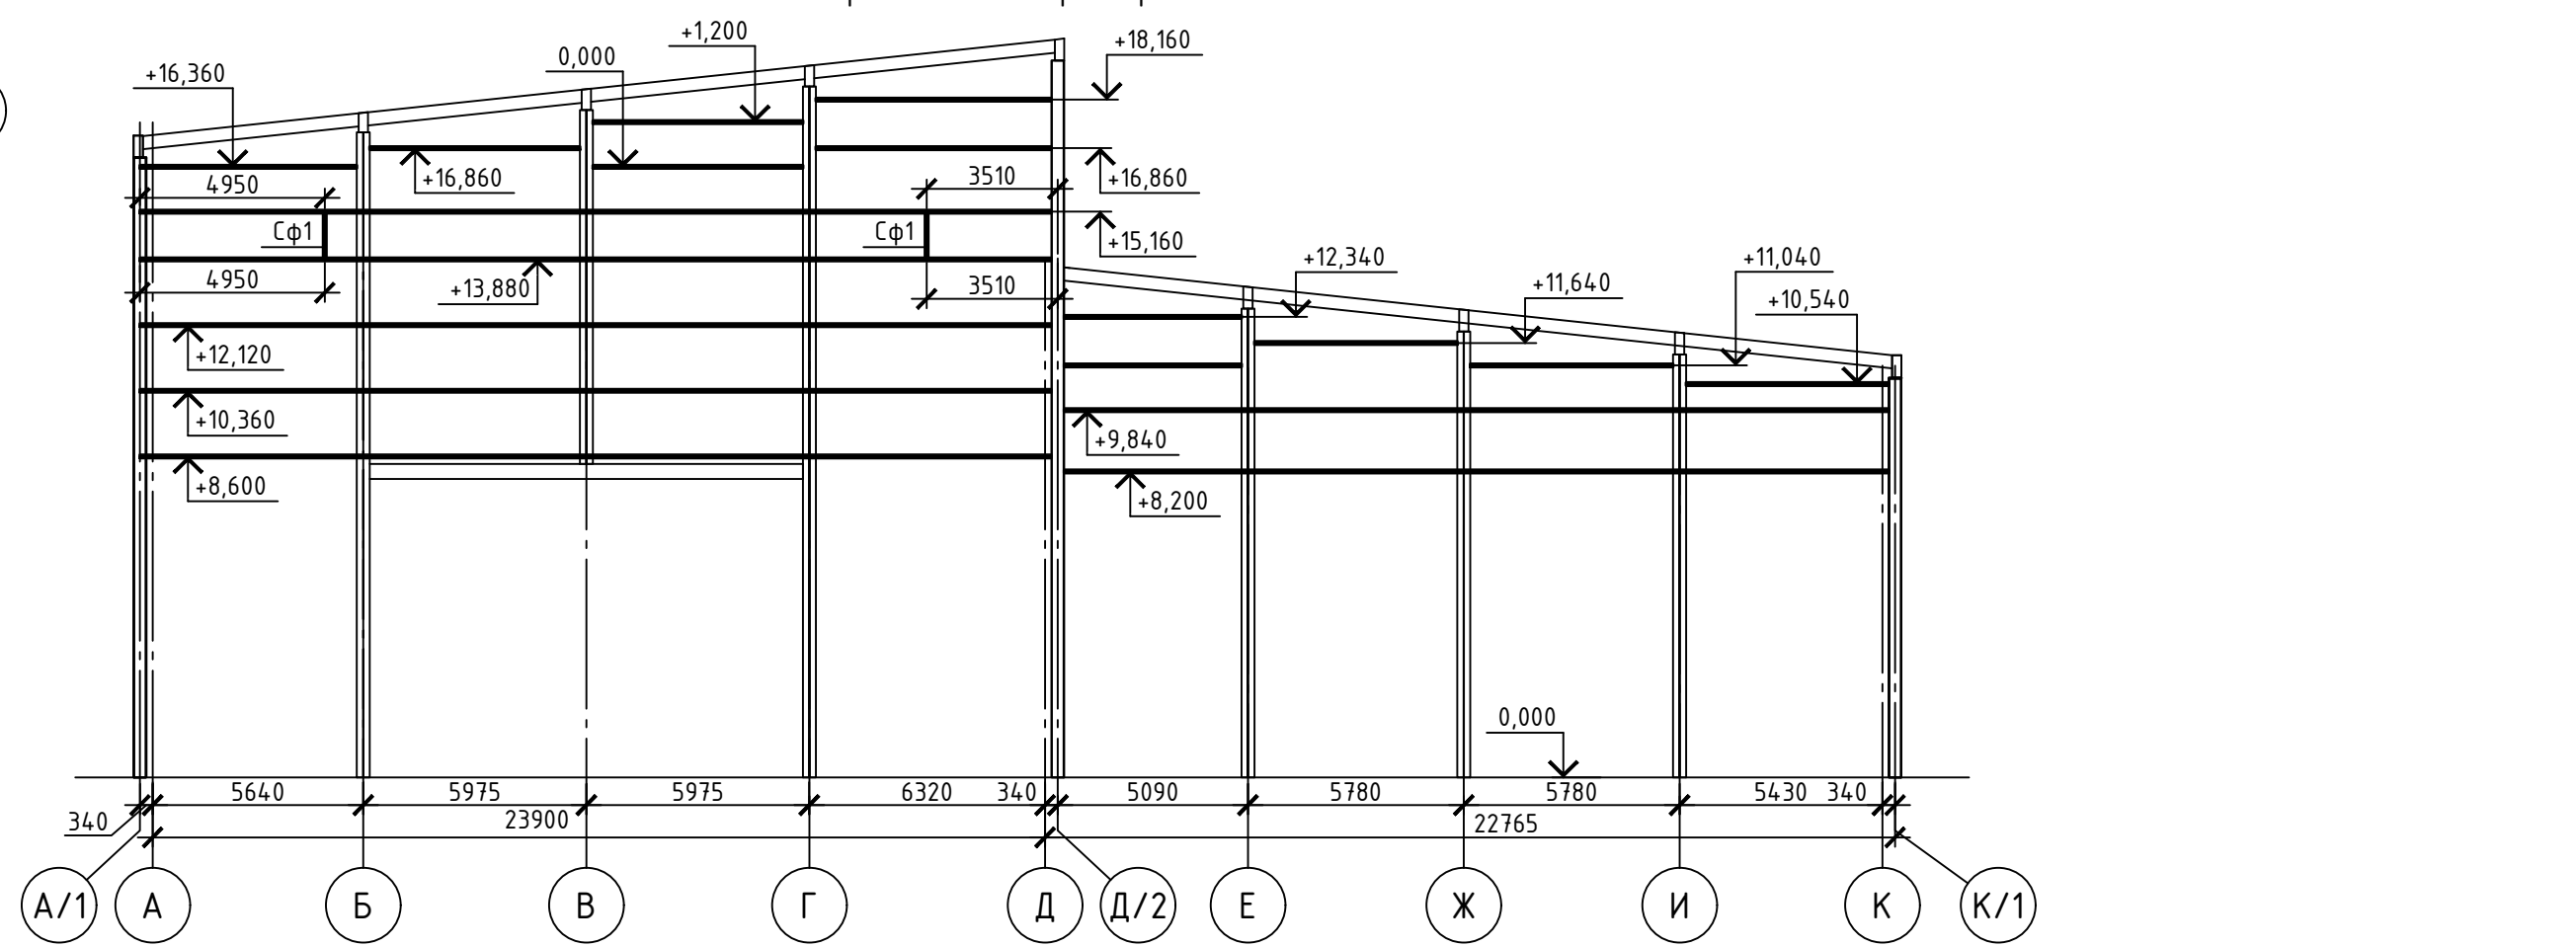

					XXXX-XX-XXXX		
					XXXXXXXXXXXXXXXXXXXX		
Изм.	Кол.уч.	Лист	№ док.	Проб.	Дата		
Разработал	Проектировщик					Страница	Листов
						Р	11
					XXXXXXXXXXXXXXXXXXXX		